

REFORMA DE PORTAL
SUPRESIÓN DE BARRERAS ARQUITECTÓNICAS
SUSTITUCIÓN DE ASCENSORES

SITUACIÓN
Calle Emilio Arrieta 25
Pamplona, NAVARRA

LA PROPIEDAD
Copropietarios Calle Emilio Arrieta 25
Pamplona, NAVARRA

FECHA
Febrero 2012

mrm
arquitectos

C/ Puente de Miluze, nº12 bajo
31012 Pamplona, Navarra
[T+F] 948 074407

www.mrmarquitectos.com
mrm@mrmarquitectos.com

24/04/2012
VISADO

Antes de imprimir o copiar este documento, por favor haga clic en el menú Archivos y seleccione "Imprimir con calidad profesional".

COLEGIO OFICIAL DE ARQUITECTOS VASCO-NAVARRO
EUSKAL HERRIKO ARKI EKTOEN ELKARGO OFIZIALA
DELEGACIÓN EN NAVARRA




N

PROYECTO BÁSICO
Y DE EJECUCIÓN

PLANTA SITUACIÓN

escala 1:1000

A 0.01

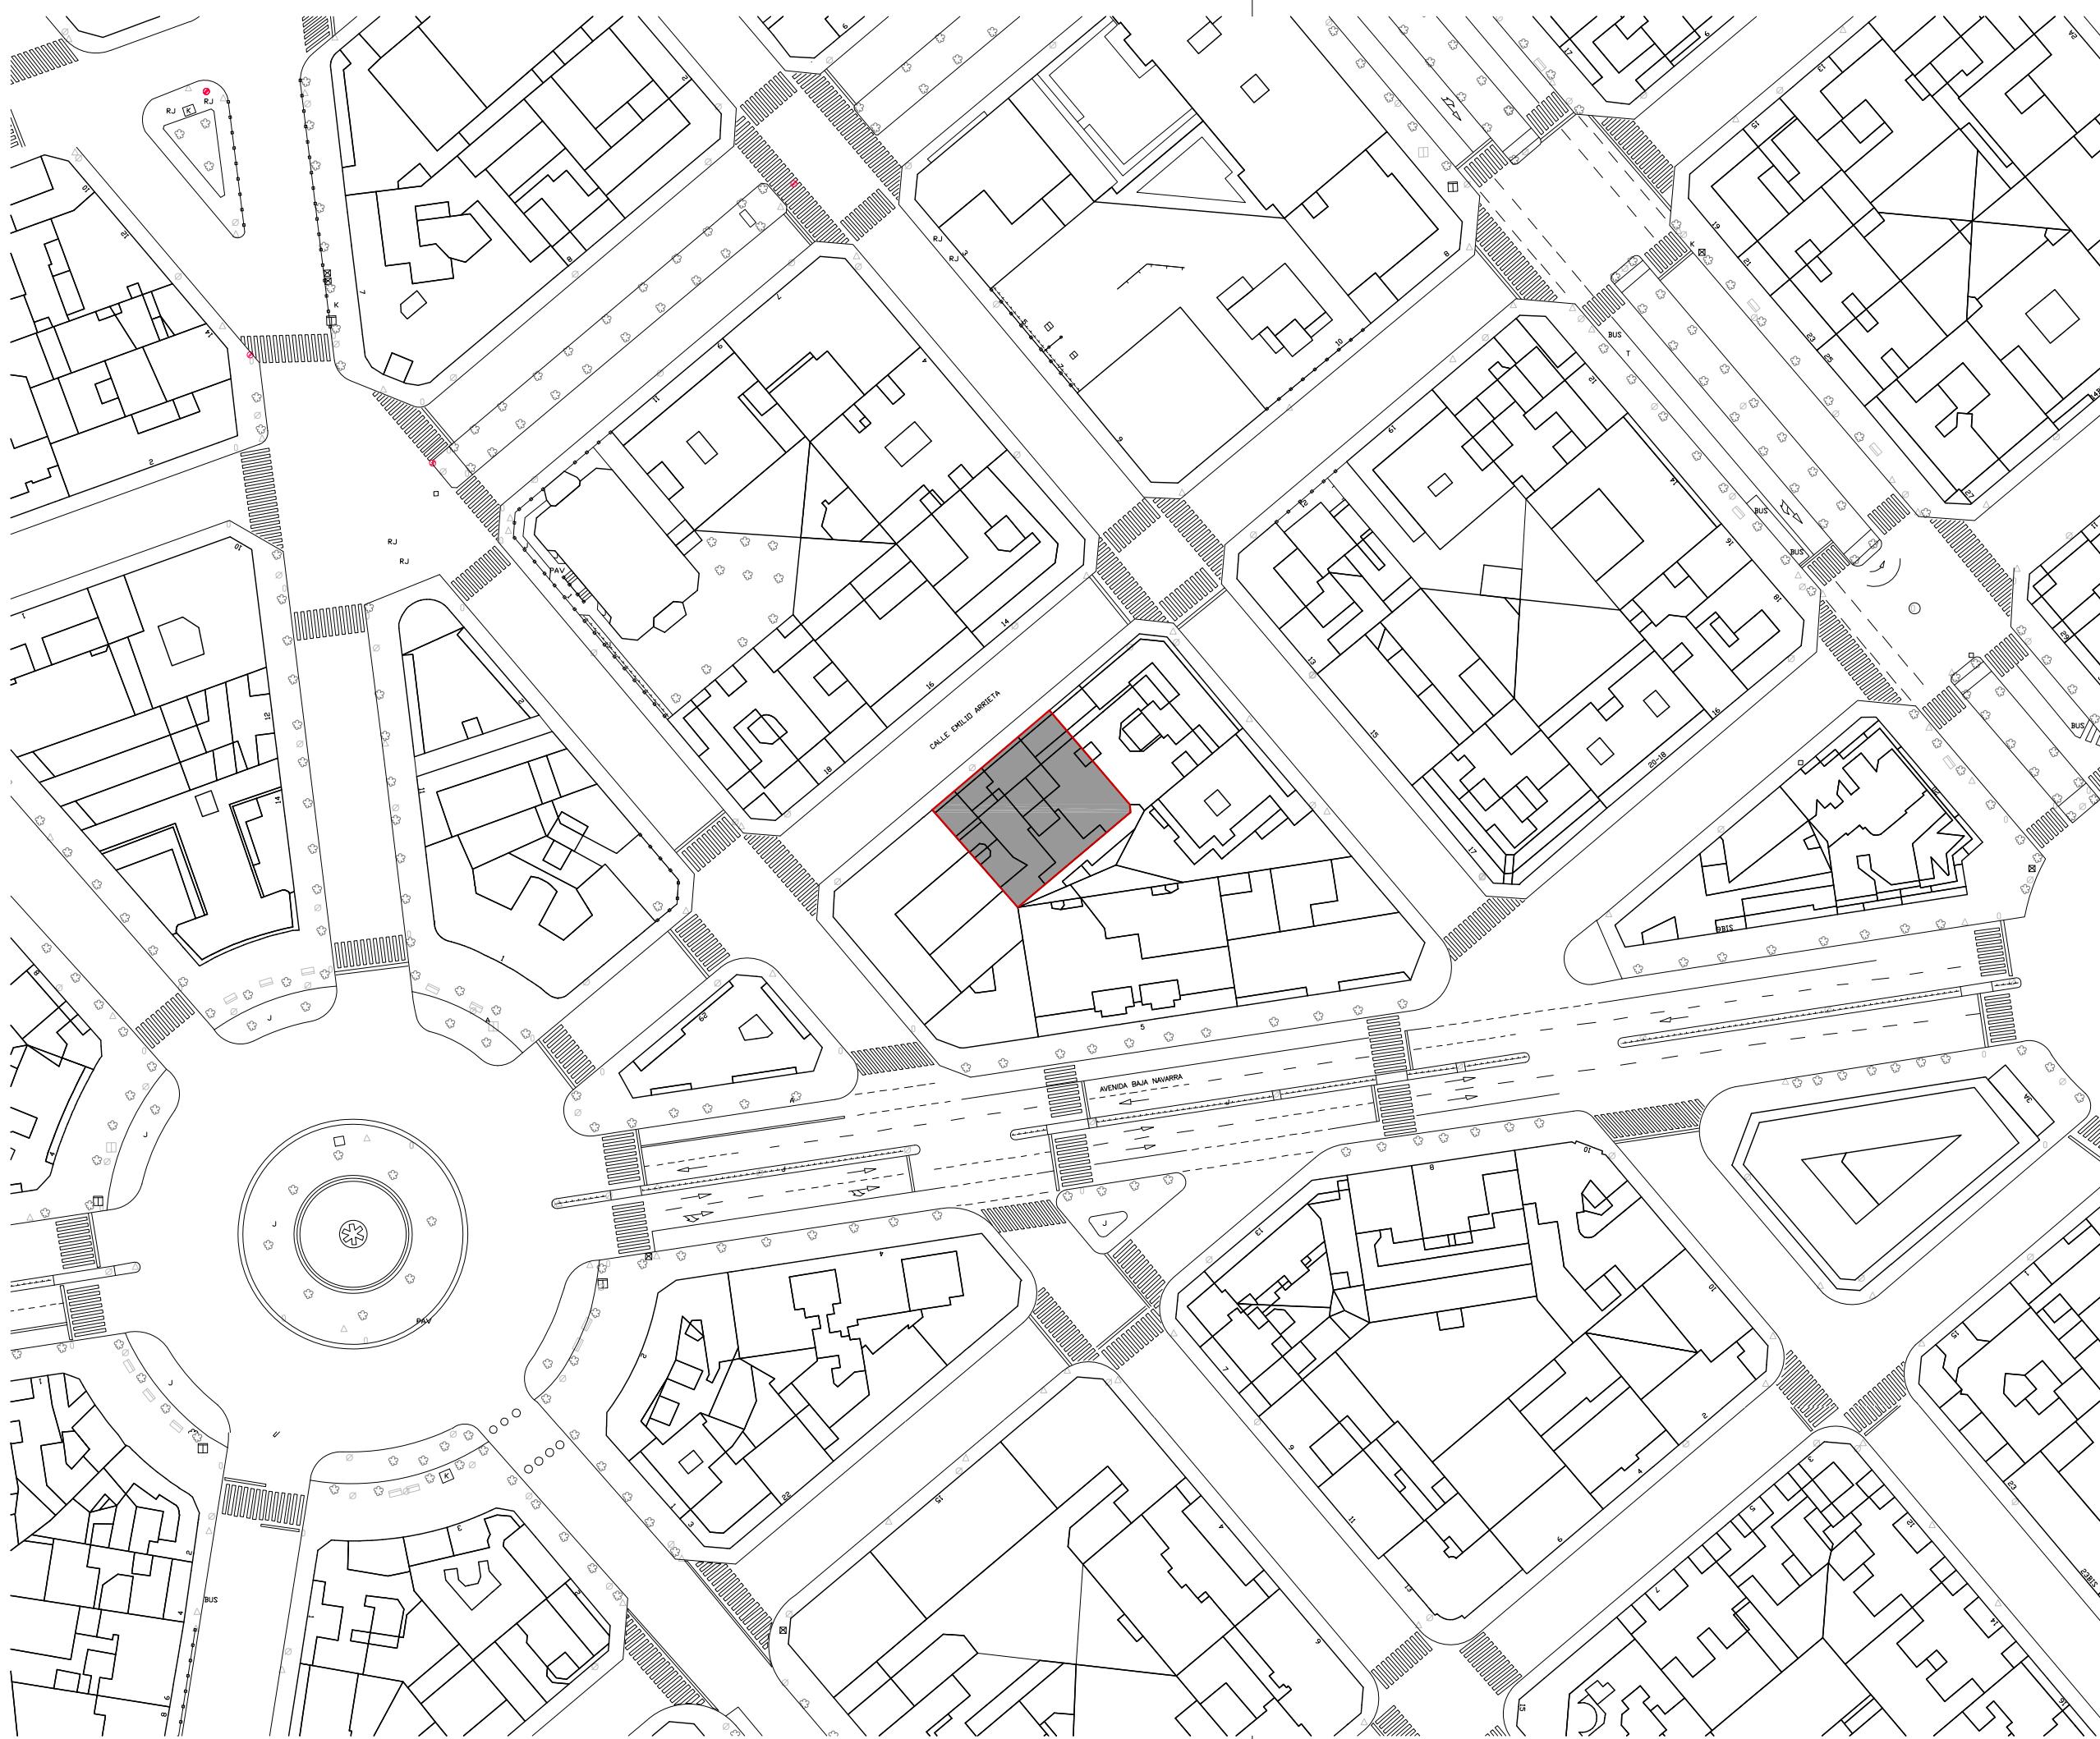

REFORMA DE PORTAL
SUPRESIÓN DE BARRERAS ARQUITECTÓNICAS
SUSTITUCIÓN DE ASCENSORES

SITUACIÓN
Calle Emilio Arrieta 25
Pamplona, NAVARRA

LA PROPIEDAD
Copropietarios Calle Emilio Arrieta 25
Pamplona, NAVARRA

FECHA
Febrero 2012

mrm
arquitectos

C/ Puente de Miluze, nº12 bajo
31012 Pamplona, Navarra
[T+F] 948 074407

www.mrmarquitectos.com
mrm@mrmarquitectos.com

VISADO
24/04/2012

Antes de imprimir o copiar este documento, por favor borrar el número de teléfono. El medio ambiente es cosa de todos.

COLEGIO OFICIAL DE ARQUITECTOS VASCO-NAVARRO
EUSKAL HERRIKO ARKI EKTOEN ELKARGO OFIZIALA
DELEGACIÓN EN NAVARRA



Prohibida la reproducción total o parcial salvo autorización expresa de MRM Arquitectos S.L. I.C.D.


**PROYECTO BÁSICO
Y DE EJECUCIÓN**



ESTADO ACTUAL
PLANTA ACCESO Y SEMISOTANO
cota +0.35m y -1.92 m

escala 1:50



P 1.01

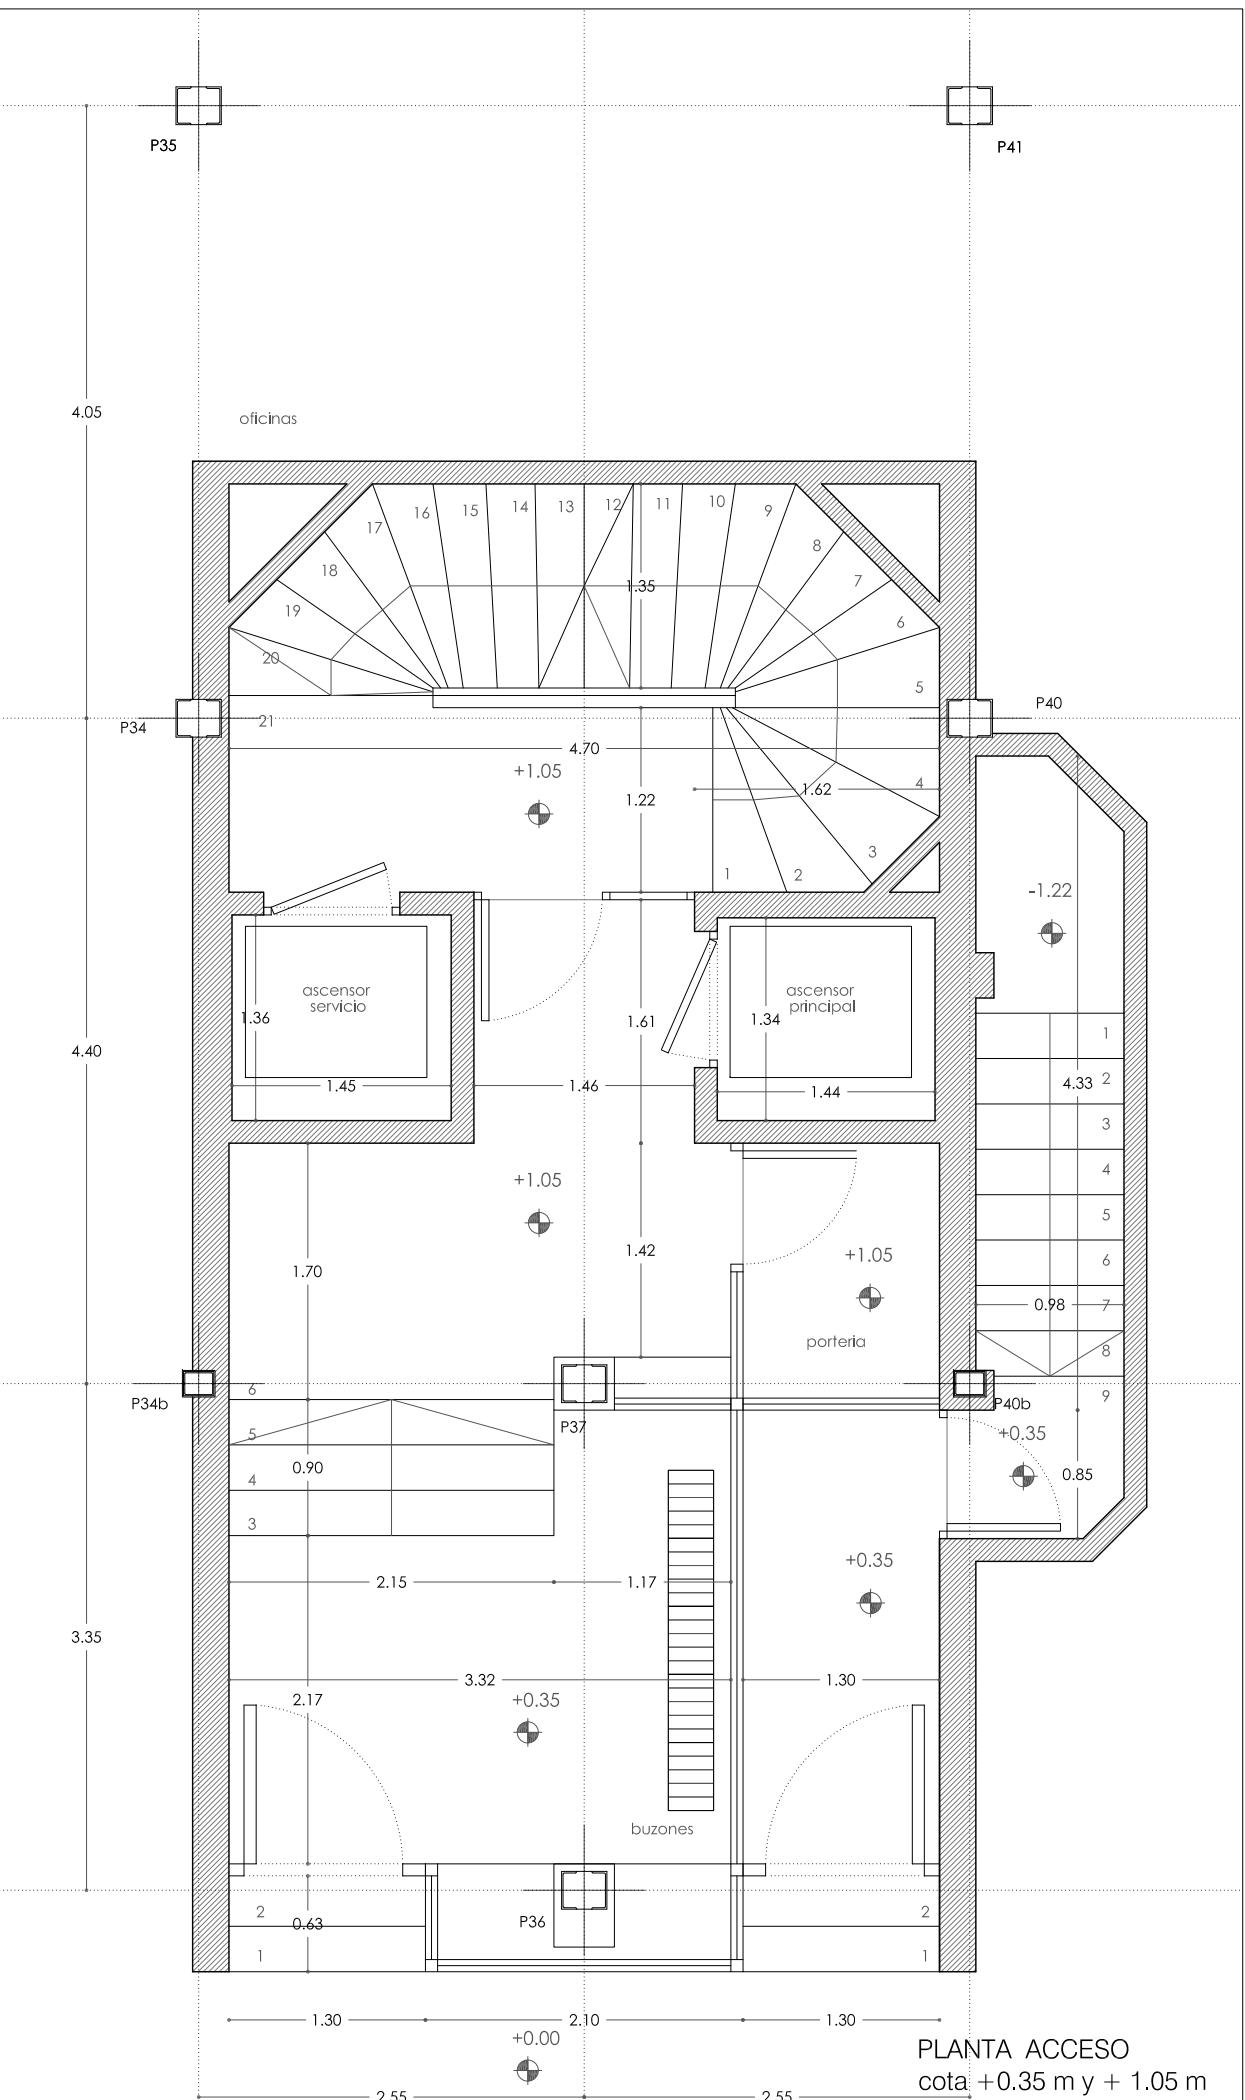

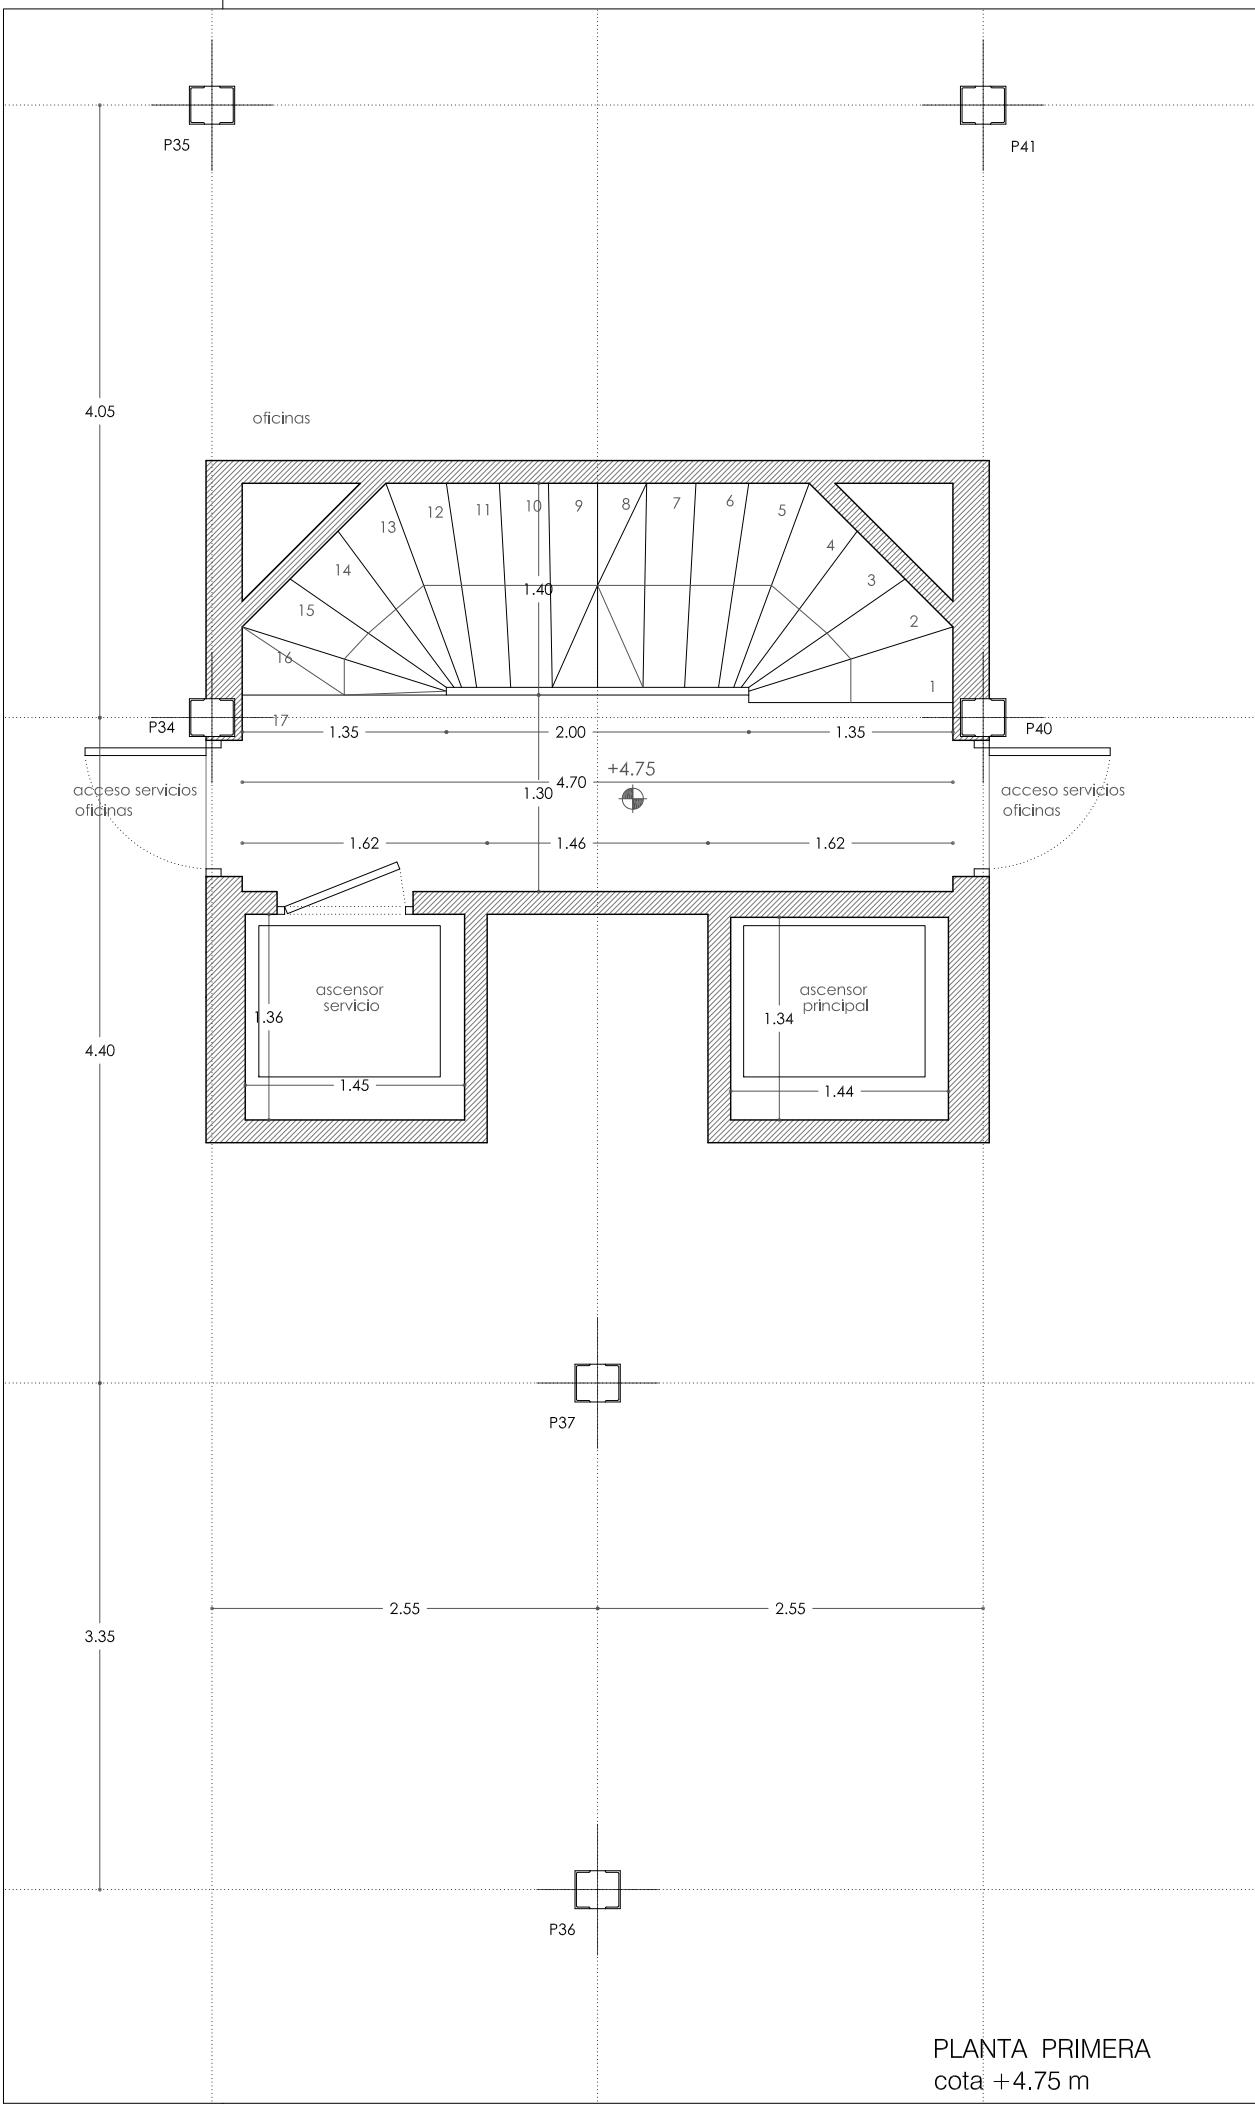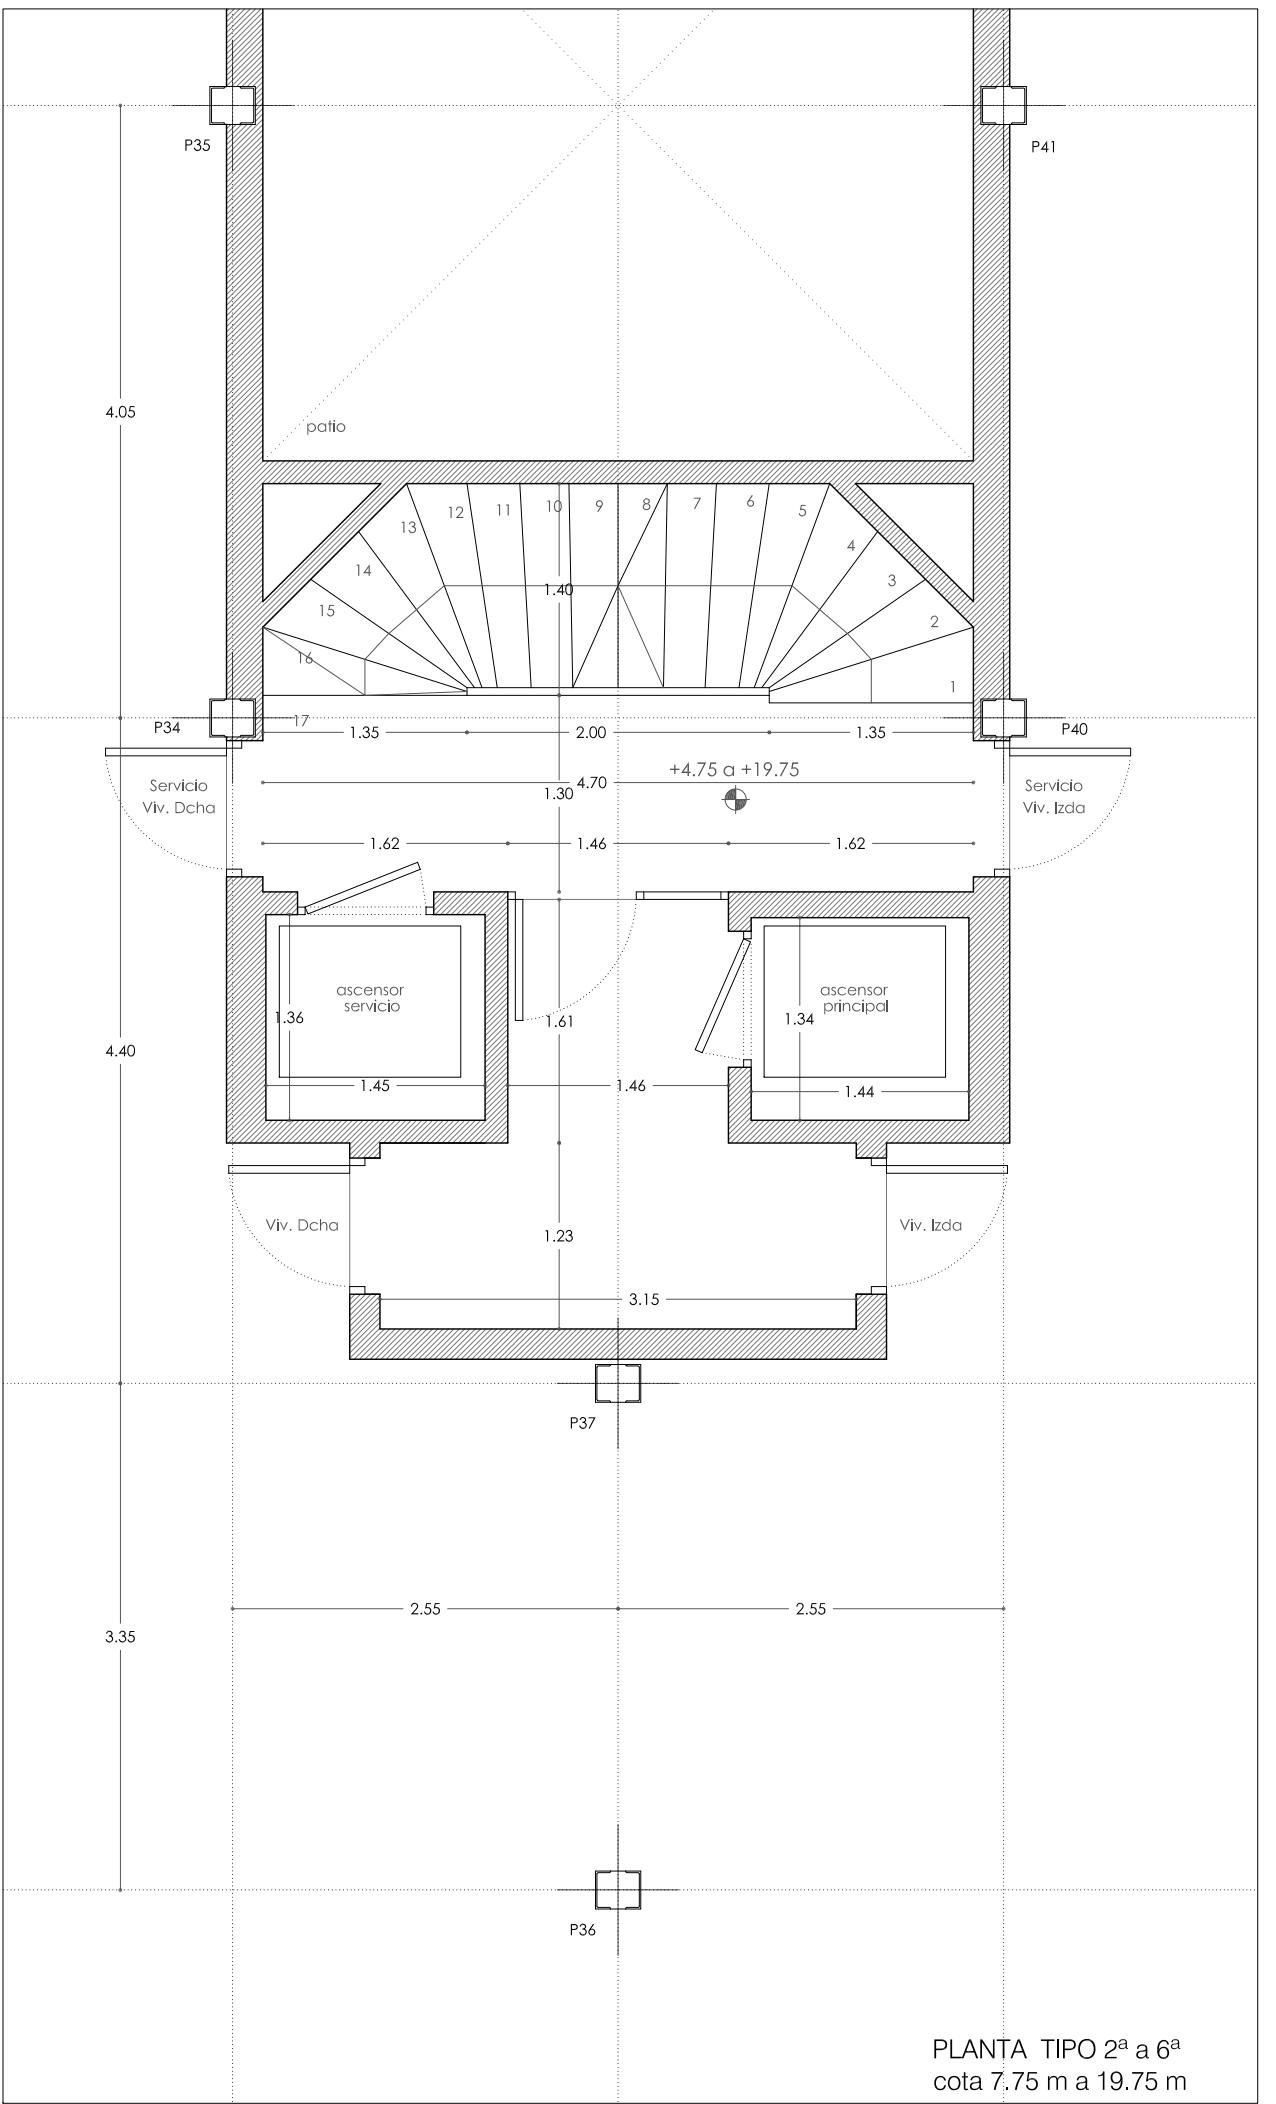

REFORMA DE PORTAL

SUPRESIÓN DE BARRERAS ARQUITECTÓNICAS

SUSTITUCIÓN DE ASCENSORES

SITUACIÓN
Calle Emilio Arrieta 25
Pamplona, NAVARRA

LA PROPIEDAD
Copropietarios Calle Emilio Arrieta 25
Pamplona, NAVARRA

FECHA
Febrero 2012



MRM ARQUITECTOS S.L.P.
Miguel Alonso Flamarique
Roberto Erviti Machain
Mamen Escorihuela Vitales

C/ Puente de Miluze, nº12 bajo
31012 Pamplona, Navarra
[T+F] 948 074407

www.mrmarquitectos.com
mrm@mrmarquitectos.com

VISADO
24/04/2012

THE JOURNAL OF CLIMATE

PROYECTO BASICO Y DE EJECUCION



ESTADO ACTUAL
PLANTA PRIMERA Y TIPO
cota +4.75 m a 19.75 m



escala 1:50

PLANTA PRIMERA
cota +4.75 m

N

P 1.02

REFORMA DE PORTAL
SUPRESIÓN DE BARRERAS ARQUITECTÓNICAS
SUSTITUCIÓN DE ASCENSORES

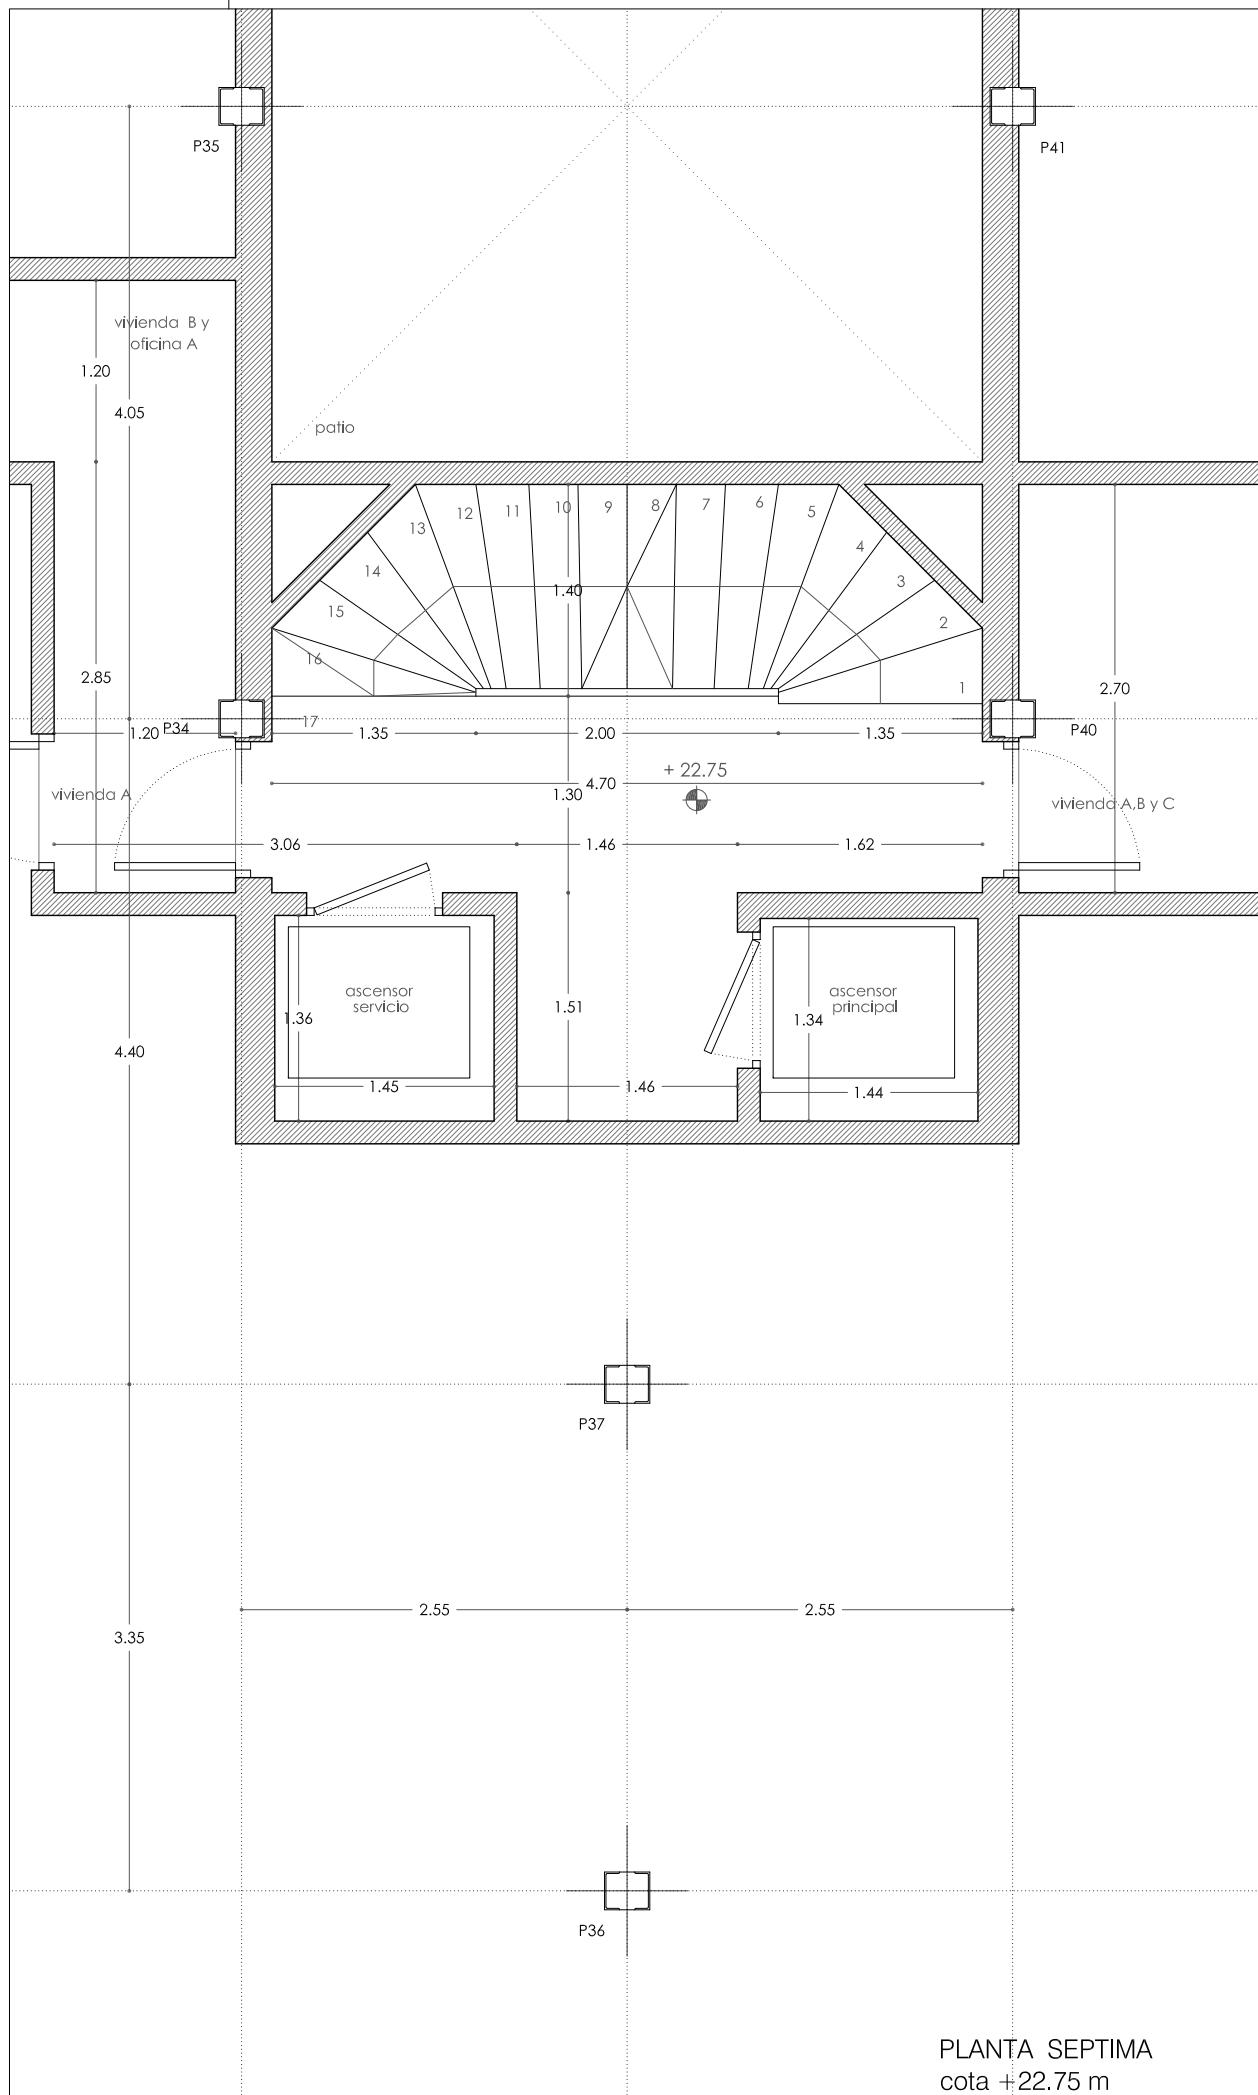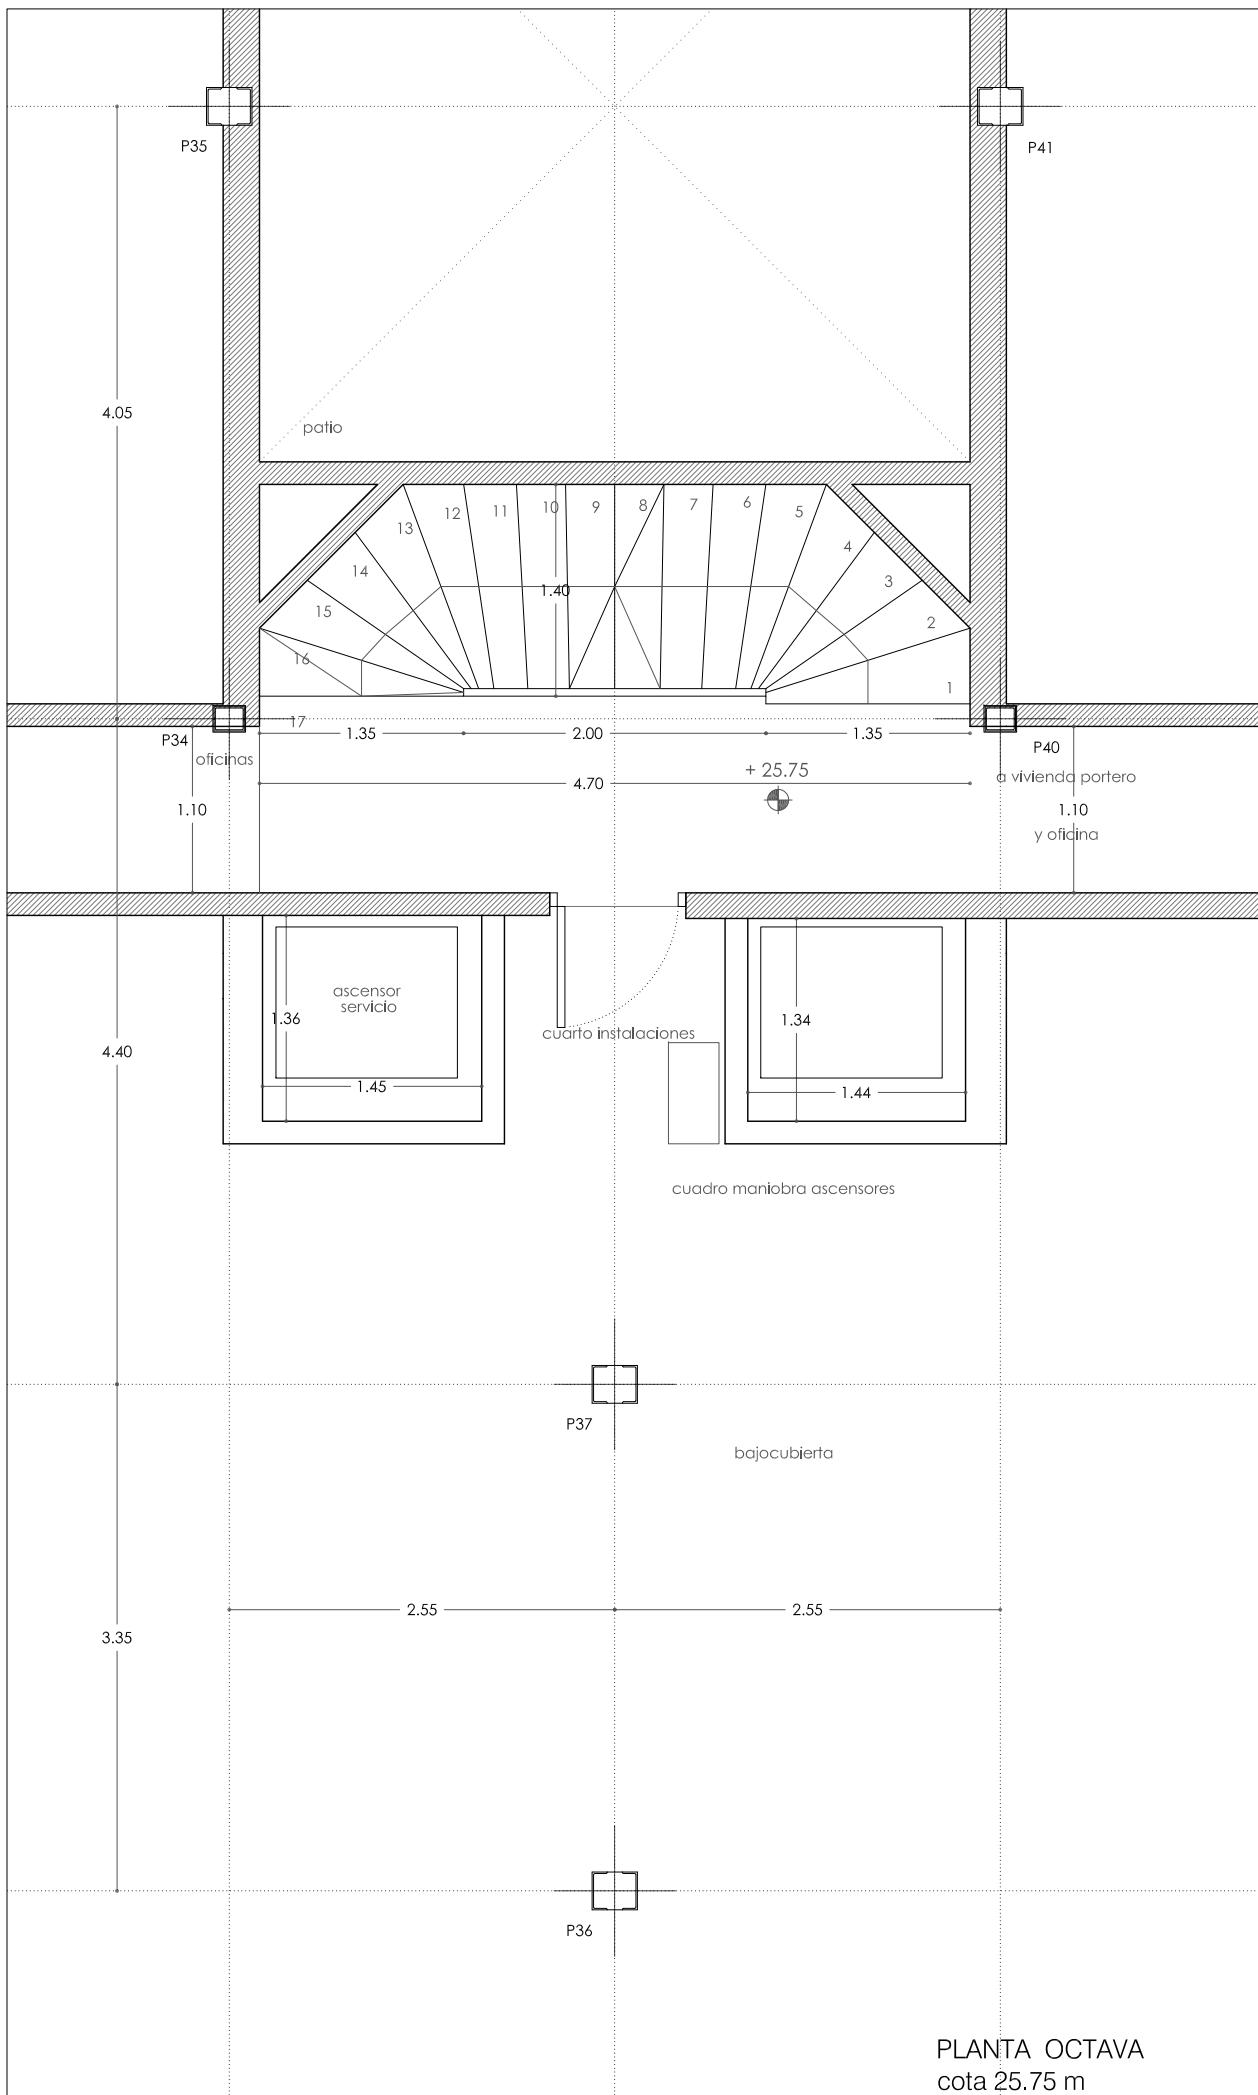

SITUACIÓN
Calle Emilio Arrieta 25
Pamplona, NAVARRA

LA PROPIEDAD
Copropietarios Calle Emilio Arrieta 25
Pamplona, NAVARRA

FECHA
Febrero 2012



MRM ARQUITECTOS S.L.P.
Miguel Alonso Flamarique
Roberto Erviti Machain
Mamen Escorihuela Vitales


C/ Puente de Miluze, nº12 bajo
31012 Pamplona, Navarra
[T+F] 948 074407

www.mrmarquitectos.com
mrm@mrmarquitectos.com

24/04/2012
VISADO

Antes de imprimir o copiar este documento, por favor borrar el número de teléfono. El medio ambiente es cosa de todos.

COLEGIO OFICIAL DE ARQUITECTOS VASCO-NAVARRO
EUSKAL HERRIKO ARKI EKTOEN ELKARGO OFIZIALA
DELEGACIÓN EN NAVARRA

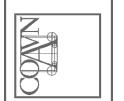

Prohibida la reproducción total o parcial salvo autorización expresa de MRM Arquitectos S.L.P.

PROYECTO BÁSICO
Y DE EJECUCIÓN

ESTADO ACTUAL
PLANTA SEPTIMA Y OCTAVA
cota +22.75 m y 25.75 m

escala 1:50



P 1.03

REFORMA DE PORTAL
SUPRESIÓN DE BARRERAS ARQUITECTÓNICAS
SUSTITUCIÓN DE ASCENSORES

SITUACIÓN
Calle Emilio Arrieta 25
Pamplona, NAVARRA

LA PROPIEDAD
Copropietarios Calle Emilio Arrieta 25
Pamplona, NAVARRA

FECHA
Febrero 2012

mrm
arquitectos

C/ Puente de Miluze, nº12 bajo
31012 Pamplona, Navarra
[T+F] 948 074407


www.mrmarquitectos.com
mrm@mrmarquitectos.com

24/04/2012
VISADO

Antes de imprimir o copiar este documento, por favor borrar el texto que aparece en la parte inferior.

COLEGIO OFICIAL DE ARQUITECTOS VASCO-NAVARRO
EUSKAL HERRIKO ARKIETKOEN ELKARGO OFIZIALA
DELEGACIÓN EN NAVARRA

Prohibida la reproducción total o parcial salvo autorización expresa de MRM Arquitectos S.L. I.C.P.D.

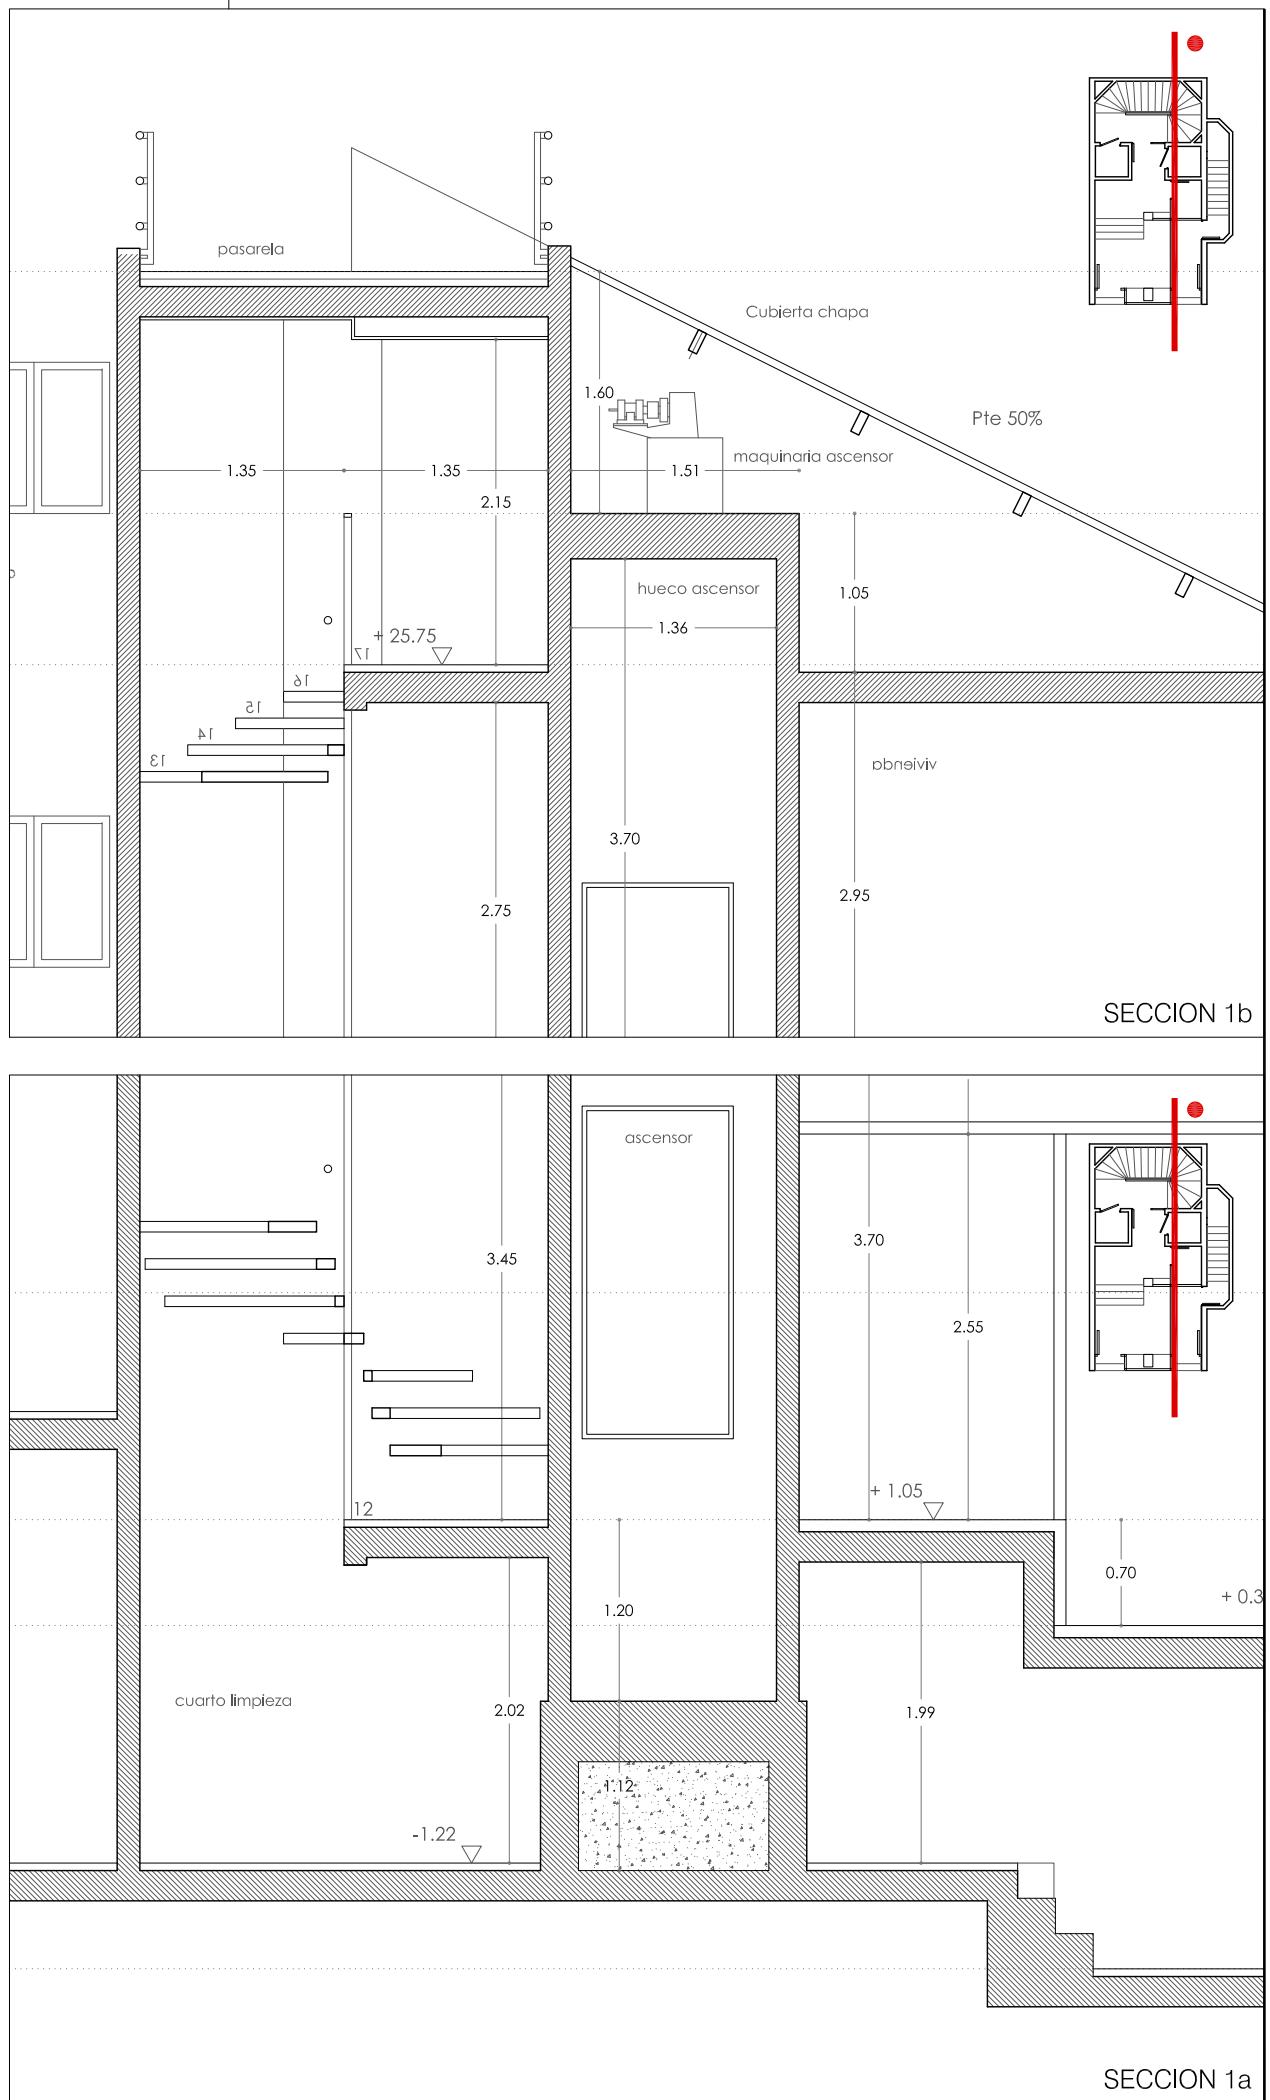

PROYECTO BÁSICO
Y DE EJECUCIÓN

ESTADO ACTUAL
ALZADO Y SECCION 1a y 1b

escala 1:50

P 2.01

REFORMA DE PORTAL

SUPRESIÓN DE BARRERAS ARQUITECTÓNICAS
SUSTITUCIÓN DE ASCENSORES

REFORMA DE PORTALES SUPRESIÓN DE BARRERAS ARQUITECTÓNICAS SUSTITUCIÓN DE ASCENSORES

SITUACIÓN
Calle Emilio Arrieta 25
Pamplona, NAVARRA

LA PROPIEDAD
Copropietarios Calle Emilio Arrieta 25
Pamplona, NAVARRA



FECHA
Febrero 2012



MRM ARQUITECTOS S.L.P.
Miguel Alonso Flamarique
Roberto Erviti Machain
Mamen Escorihuela Vitales

C/ Puente de Miluze, nº12 bajo
31012 Pamplona, Navarra
[T+F] 948 074407

www.mrmarquitectos.com
mrm@mrmarquitectos.com

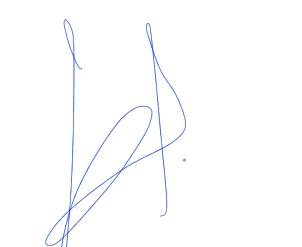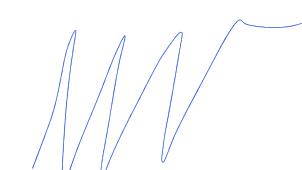

PROYECTO BASICO
Y DE EJECUCION

ESTADO ACTUAL SECCION 2a

escala 1:50



DELEGACIÓN EN NAVARRA

24/04/2012
VISADO

24/04/2012
VISADO

4/04/2012
SADO

24/04/2012
VISADO

REFORMA DE PORTAL
SUPRESIÓN DE BARRERAS ARQUITECTÓNICAS
SUSTITUCIÓN DE ASCENSORES

SITUACIÓN
Calle Emilio Arrieta 25
Pamplona, NAVARRA

LA PROPIEDAD
Copropietarios Calle Emilio Arrieta 25
Pamplona, NAVARRA

FECHA
Febrero 2012

mrm
arquitectos


C/ Puente de Miluze, nº12 bajo
31012 Pamplona, Navarra
[T+F] 948 074407

www.mrmarquitectos.com
mrm@mrmarquitectos.com

24/04/2012
VISADO

Antes de imprimir o copiar este documento, por favor lea el aviso legal. El medio ambiente es cosa de todos.

COLEGIO OFICIAL DE ARQUITECTOS VASCO-NAVARRO
EUSKAL HERRIKO ARKI EKTOEN ELKARGO OFIZIALA
DELEGACIÓN EN NAVARRA

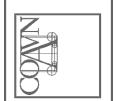

Prohibida la reproducción total o parcial salvo autorización expresa de MRM Arquitectos S.L. I.C.P.D.


PROYECTO BÁSICO
Y DE EJECUCIÓN

ESTADO ACTUAL
SECCIÓN 2b

escala 1:50

SECCIÓN 2b

P 3.02

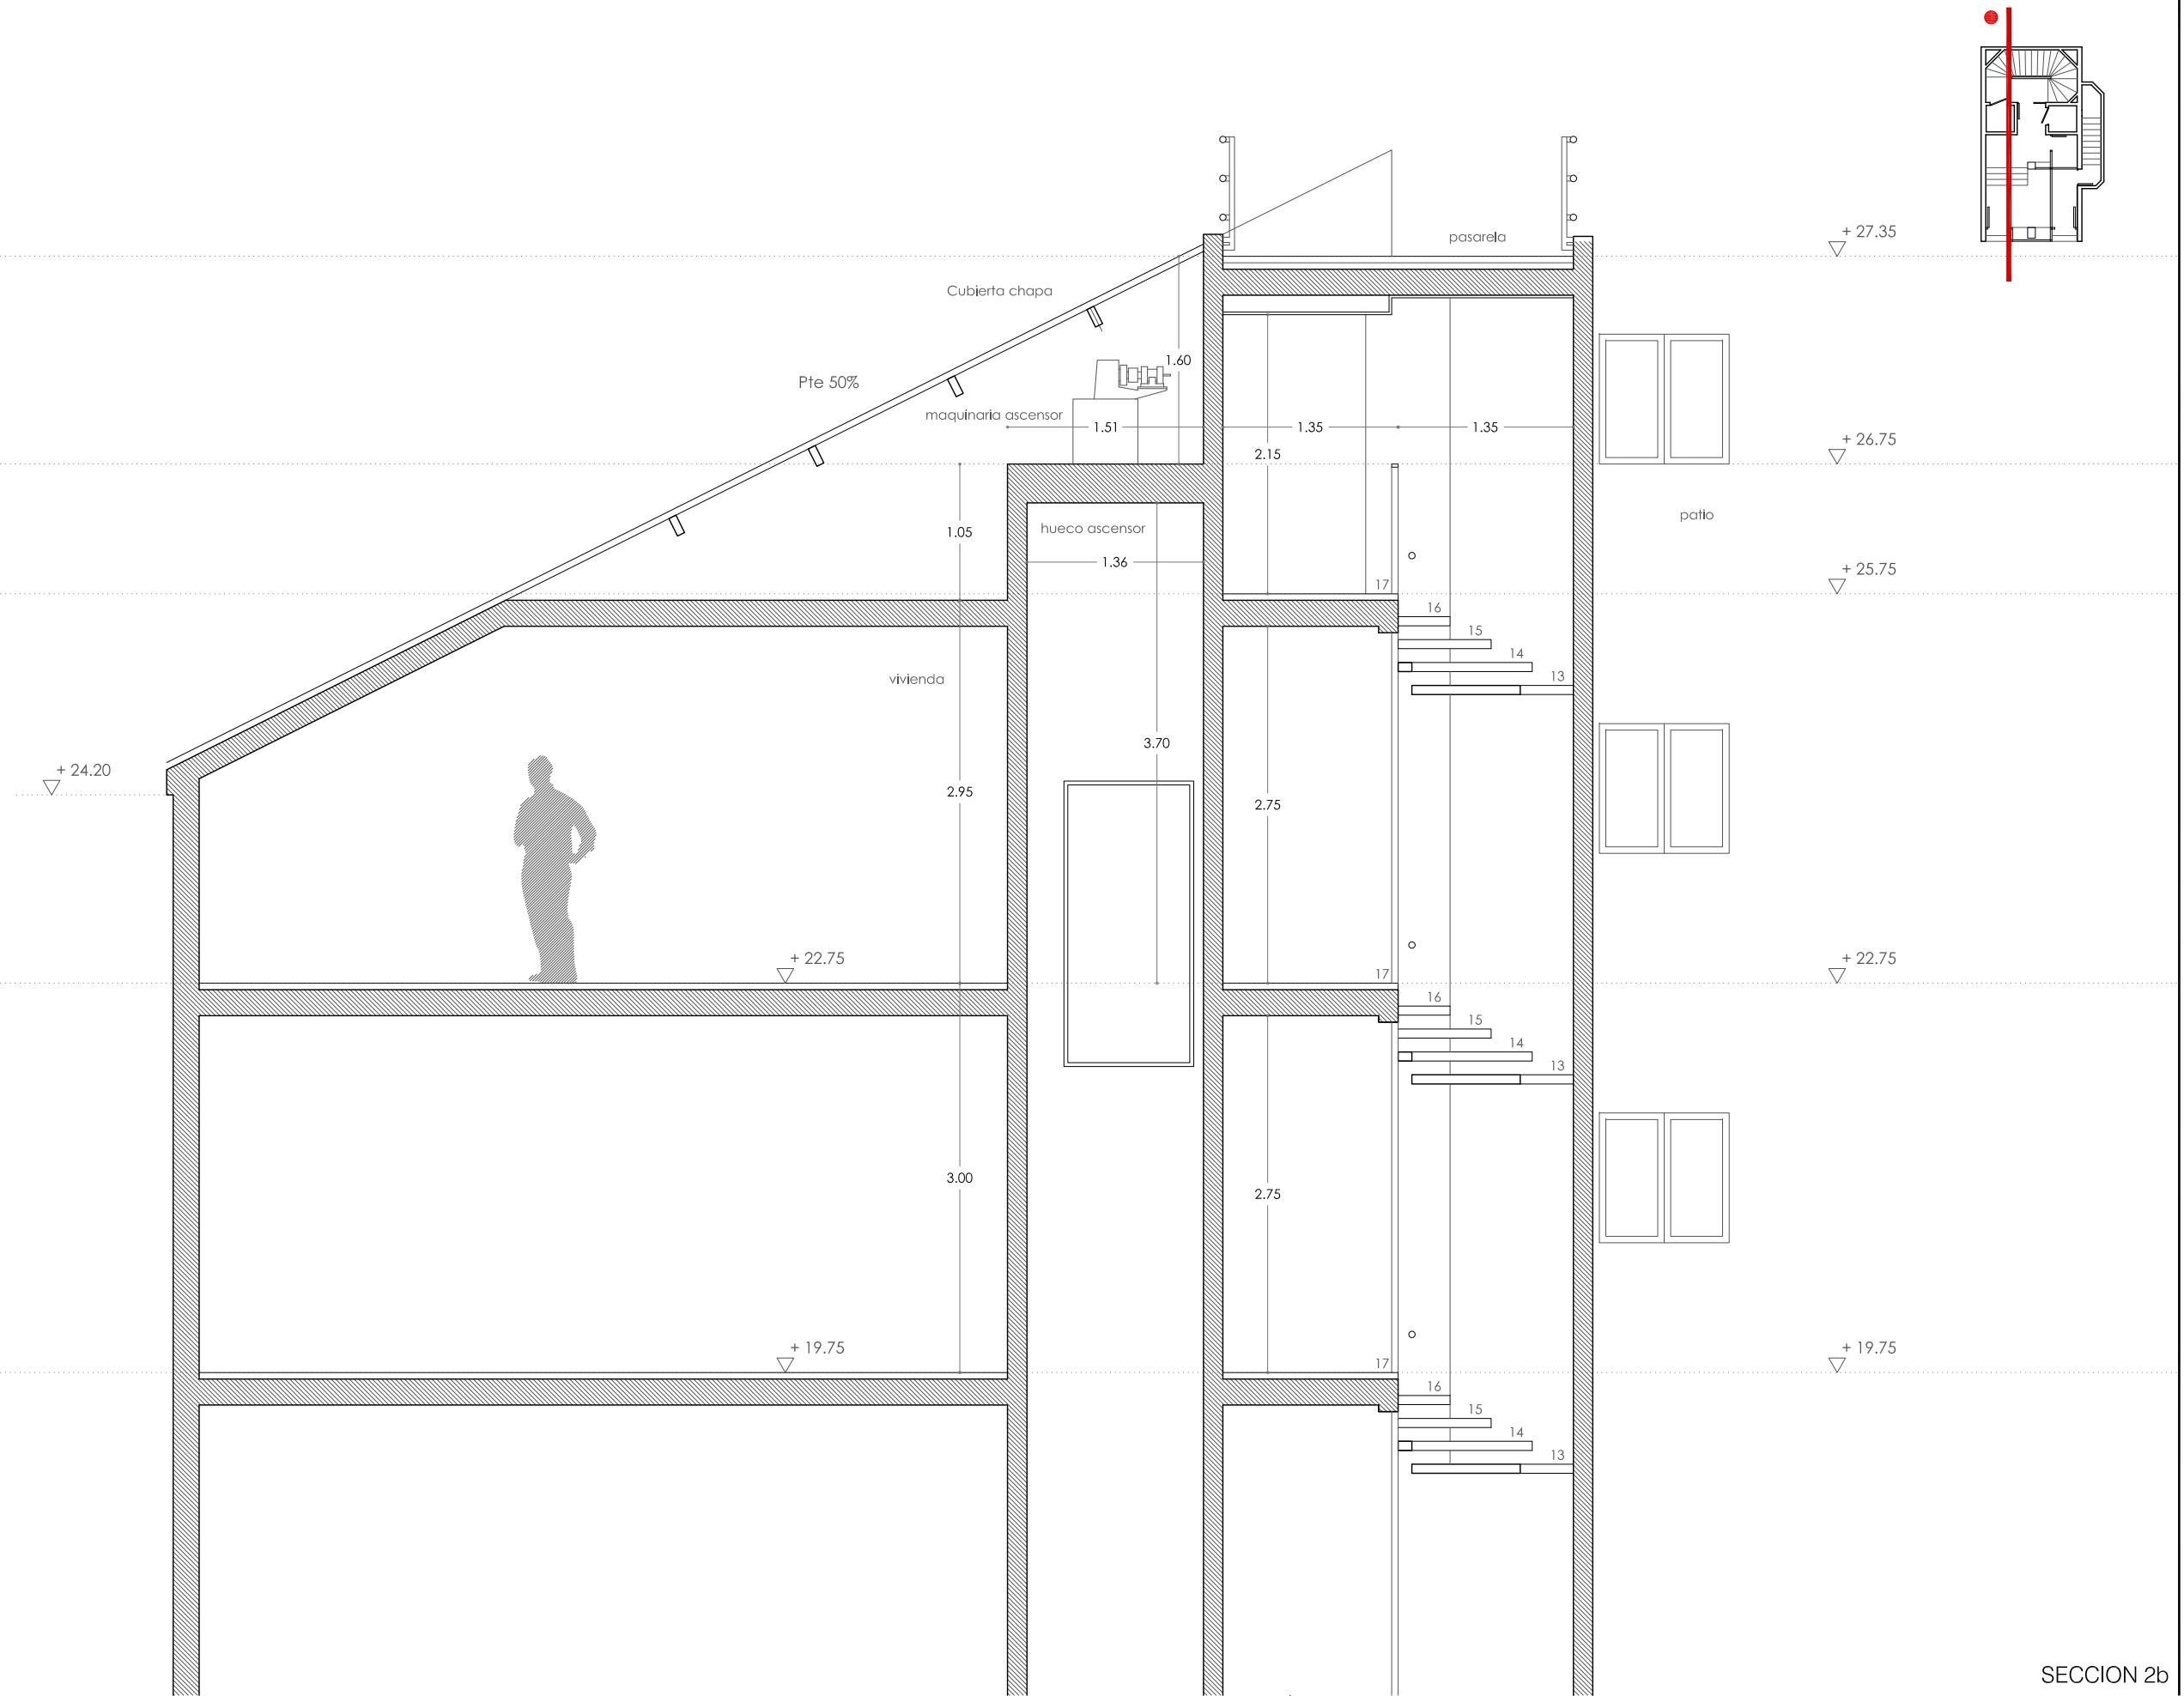

REFORMA DE PORTAL



SUPRESIÓN DE BARRERAS ARQUITECTÓNICAS

SUSTITUCIÓN DE ASCENSORES

SITUACIÓN
Calle Emilio Arrieta 25
Pamplona, NAVARRA

LA PROPIEDAD
Copropietarios Calle Emilio Arrieta 25
Pamplona, NAVARRA

FECHA
Febrero 2012

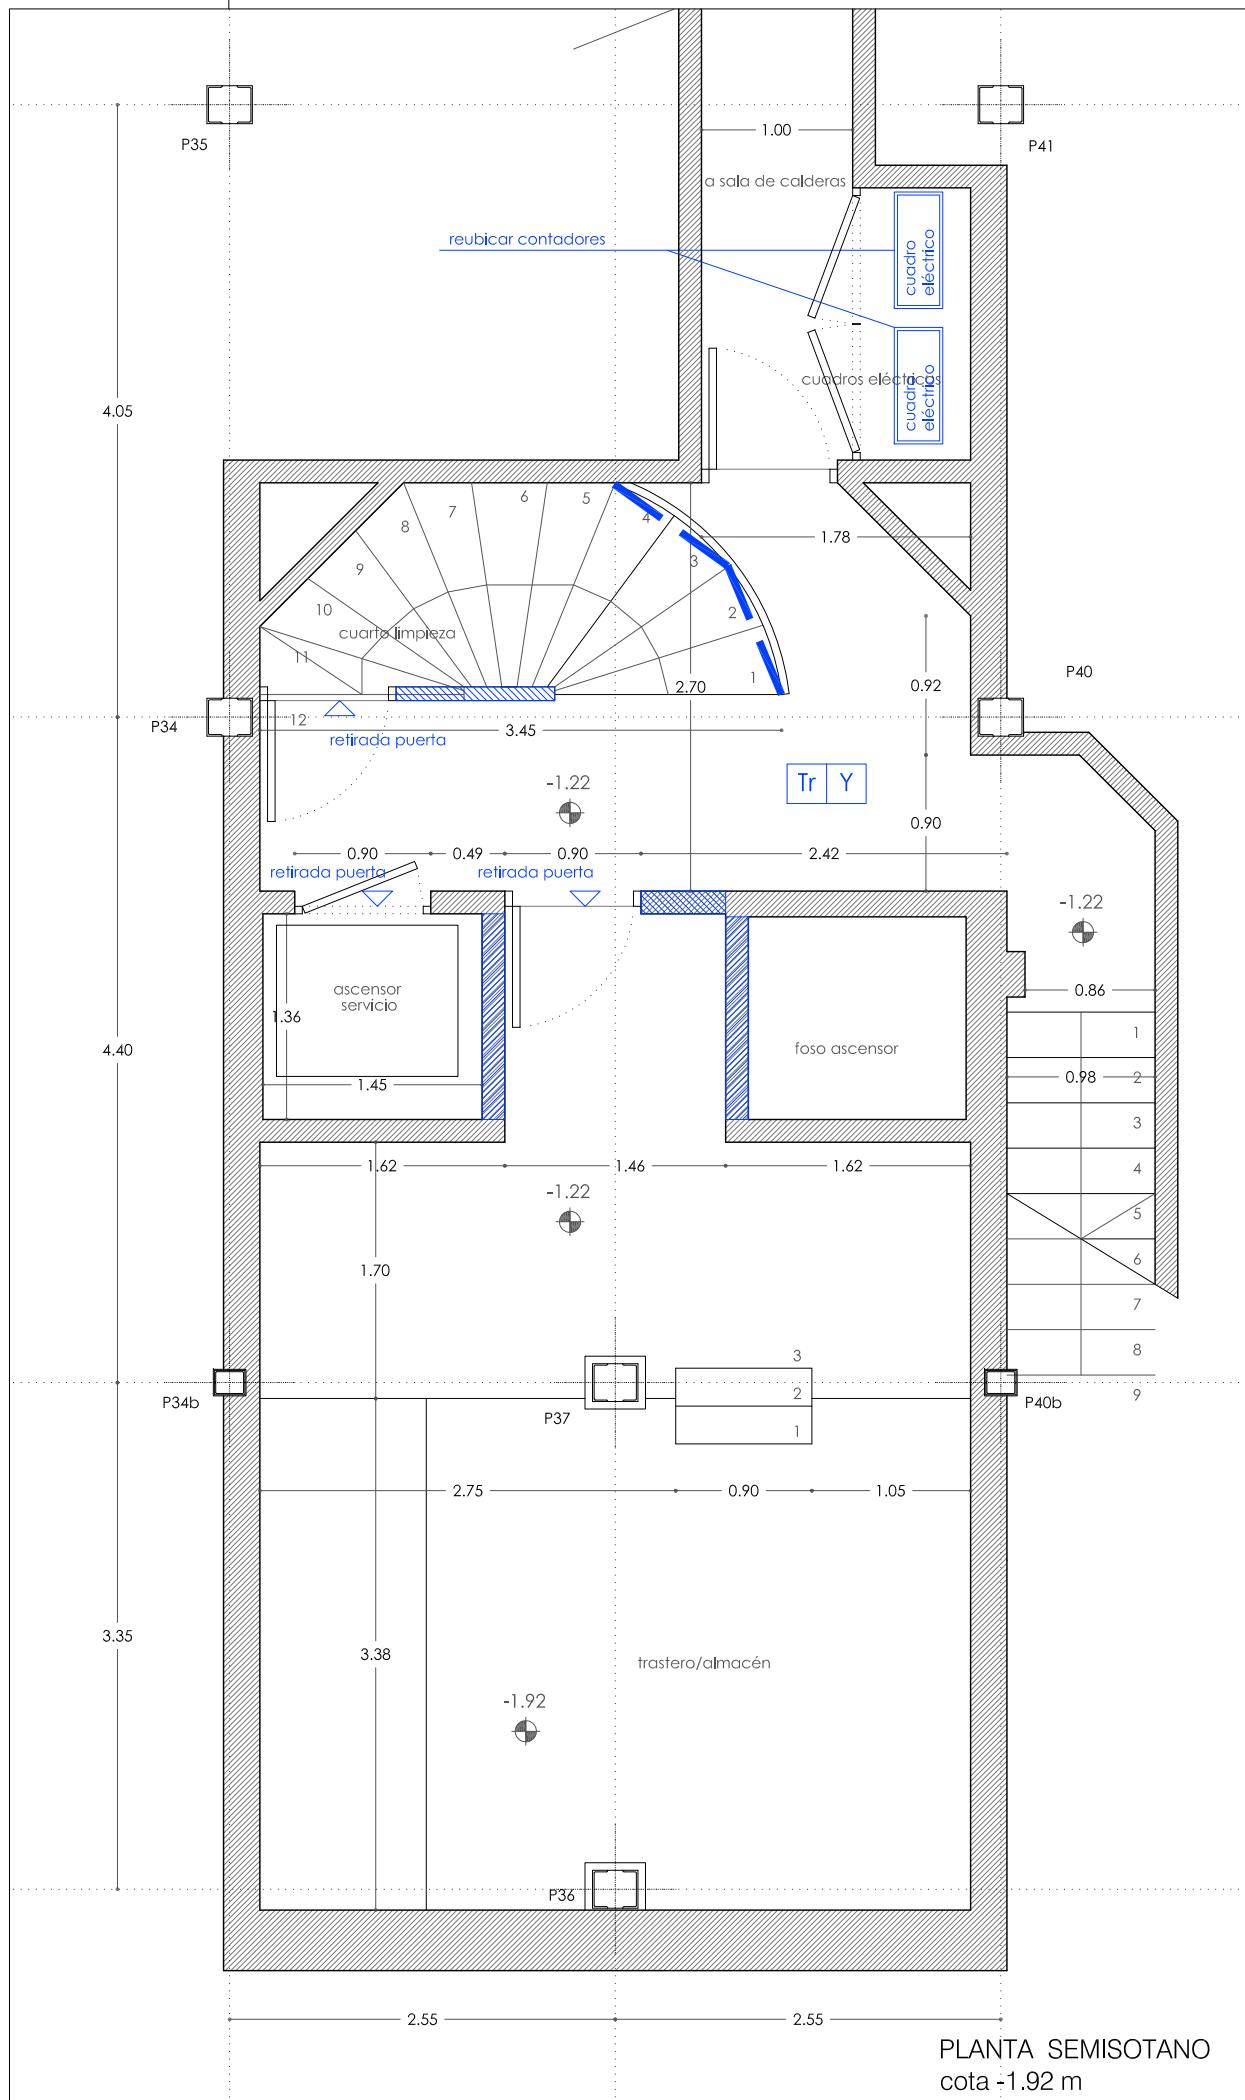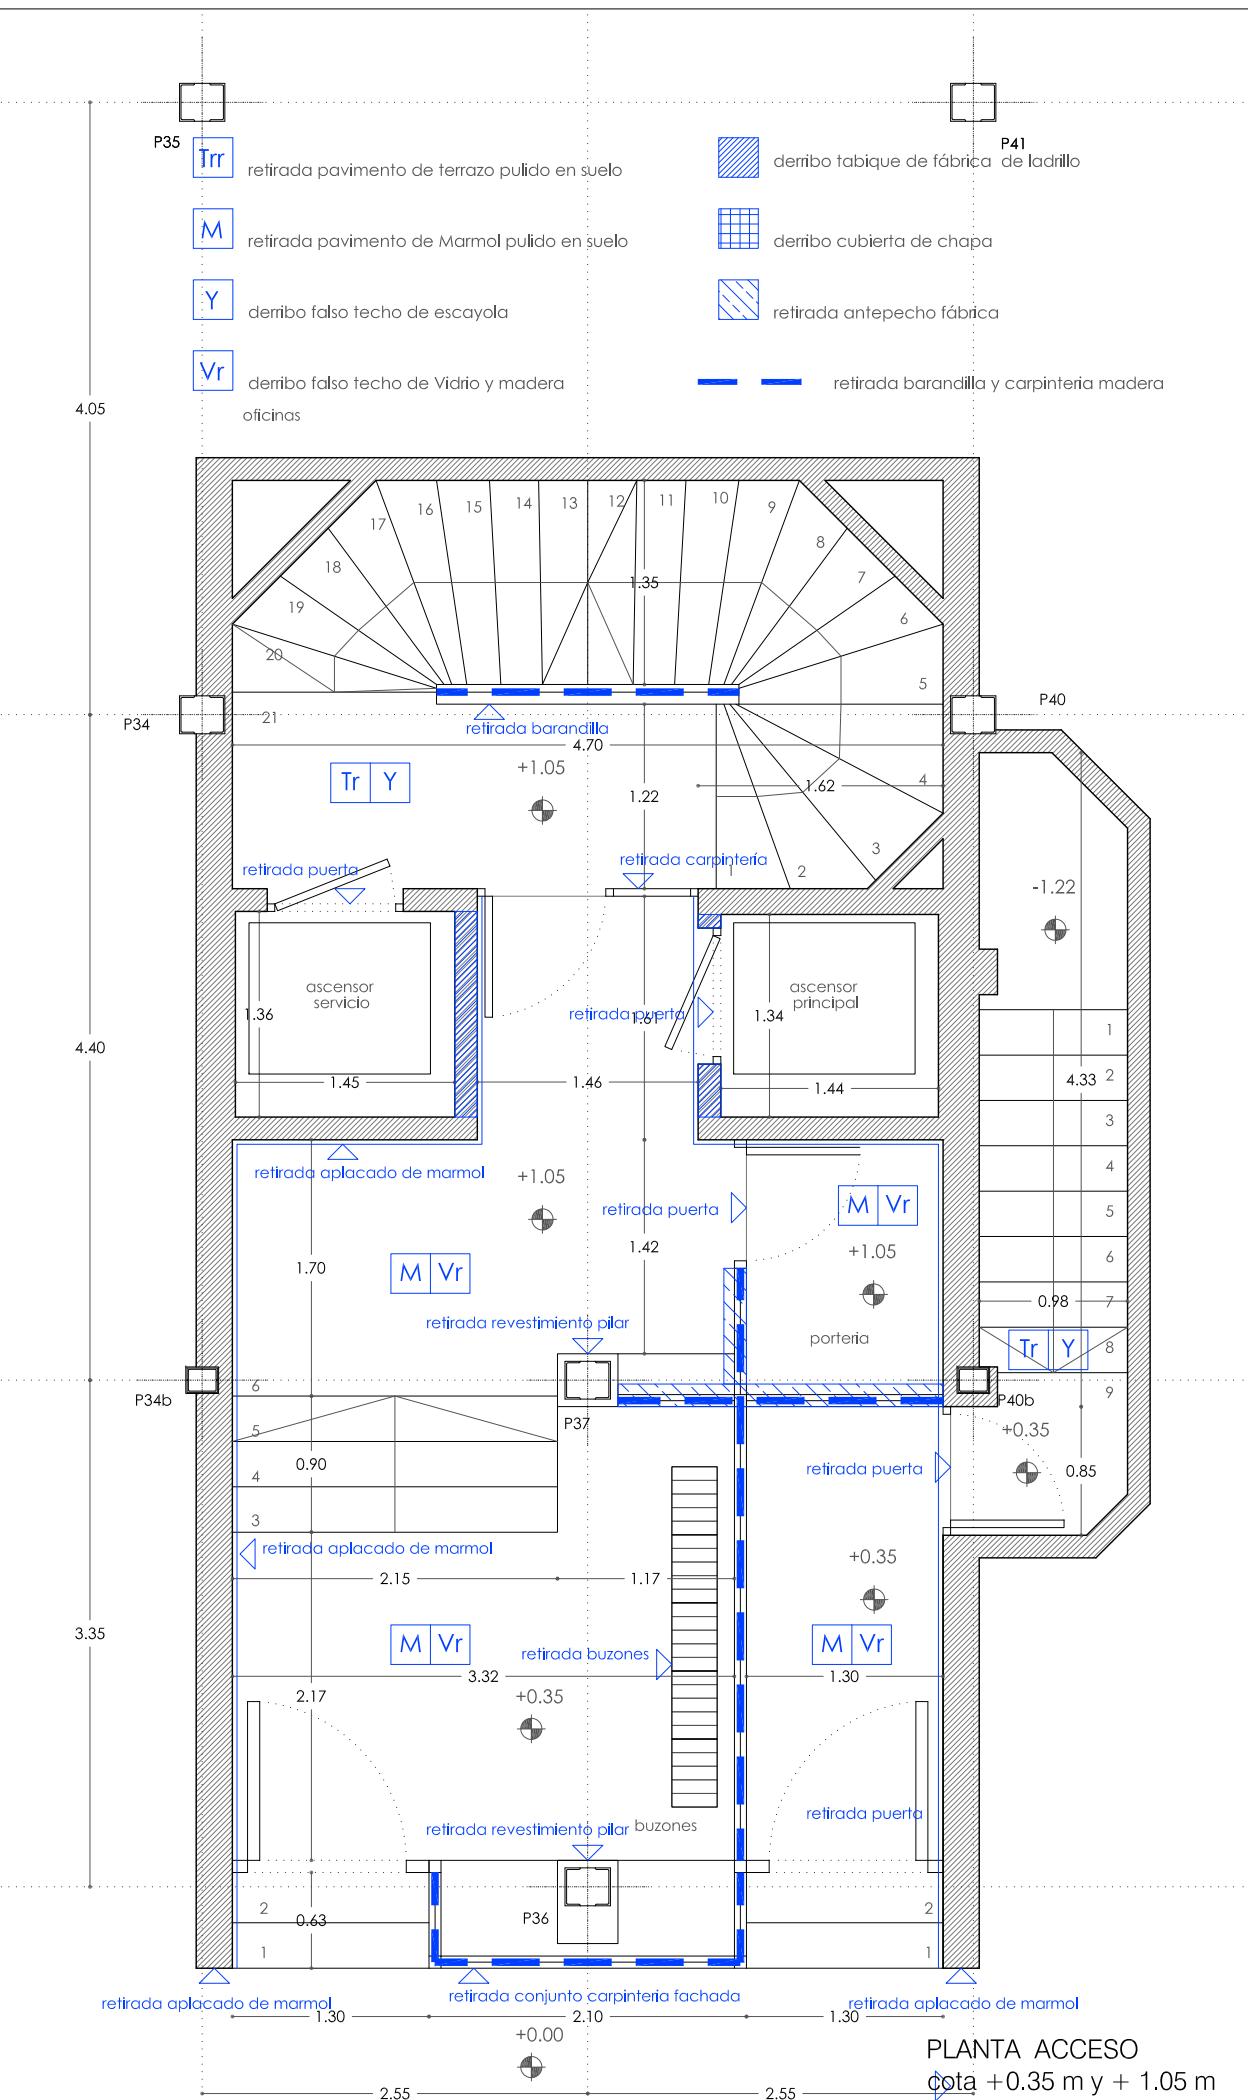

mrm
arquitectos

MRM ARQUITECTOS S.L.P.
Miguel Alonso Flamarique
Roberto Ervit Machain
Mamen Escorihuela Vitales

www.mrmarquitectos.com
mrm@mrmarquitectos.com

24/04/2012
VISADO

PROYECTO BASICO
Y DE EJECUCION

DERRIBOS DE ALBAÑILERIA
PLANTA ACCESO Y SEMISOTAN
cota +0,35m y-1,92 m

escala 1:50

N

D 1.01

REFORMA DE PORTAL
SUPRESIÓN DE BARRERAS ARQUITECTÓNICAS
SUSTITUCIÓN DE ASCENSORES

SITUACIÓN
Calle Emilio Arrieta 25
Pamplona, NAVARRA

LA PROPIEDAD
Copropietarios Calle Emilio Arrieta 25
Pamplona, NAVARRA

FECHA
Febrero 2012

mrm
arquitectos


MRM ARQUITECTOS S.L.P.
Miguel Alonso Flamarique
Roberto Erviti Machain
Mamen Escorihuela Vitales

C/ Puente de Miluze, nº12 bajo
31012 Pamplona, Navarra
[T+F] 948 074407

www.mrmarquitectos.com
mrm@mrmarquitectos.com

VISADO
24/04/2012

Antes de imprimir o copiar este documento, por favor lea el aviso legal. El medio ambiente es cosa de todos.

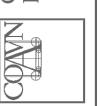



N /

**PROYECTO BÁSICO
Y DE EJECUCIÓN**

DERRIBOS DE ALBAÑILERIA
PLANTA PRIMERA Y TIPO
cota +4.75 m a 19.75 m

escala 1:50

D 1.02

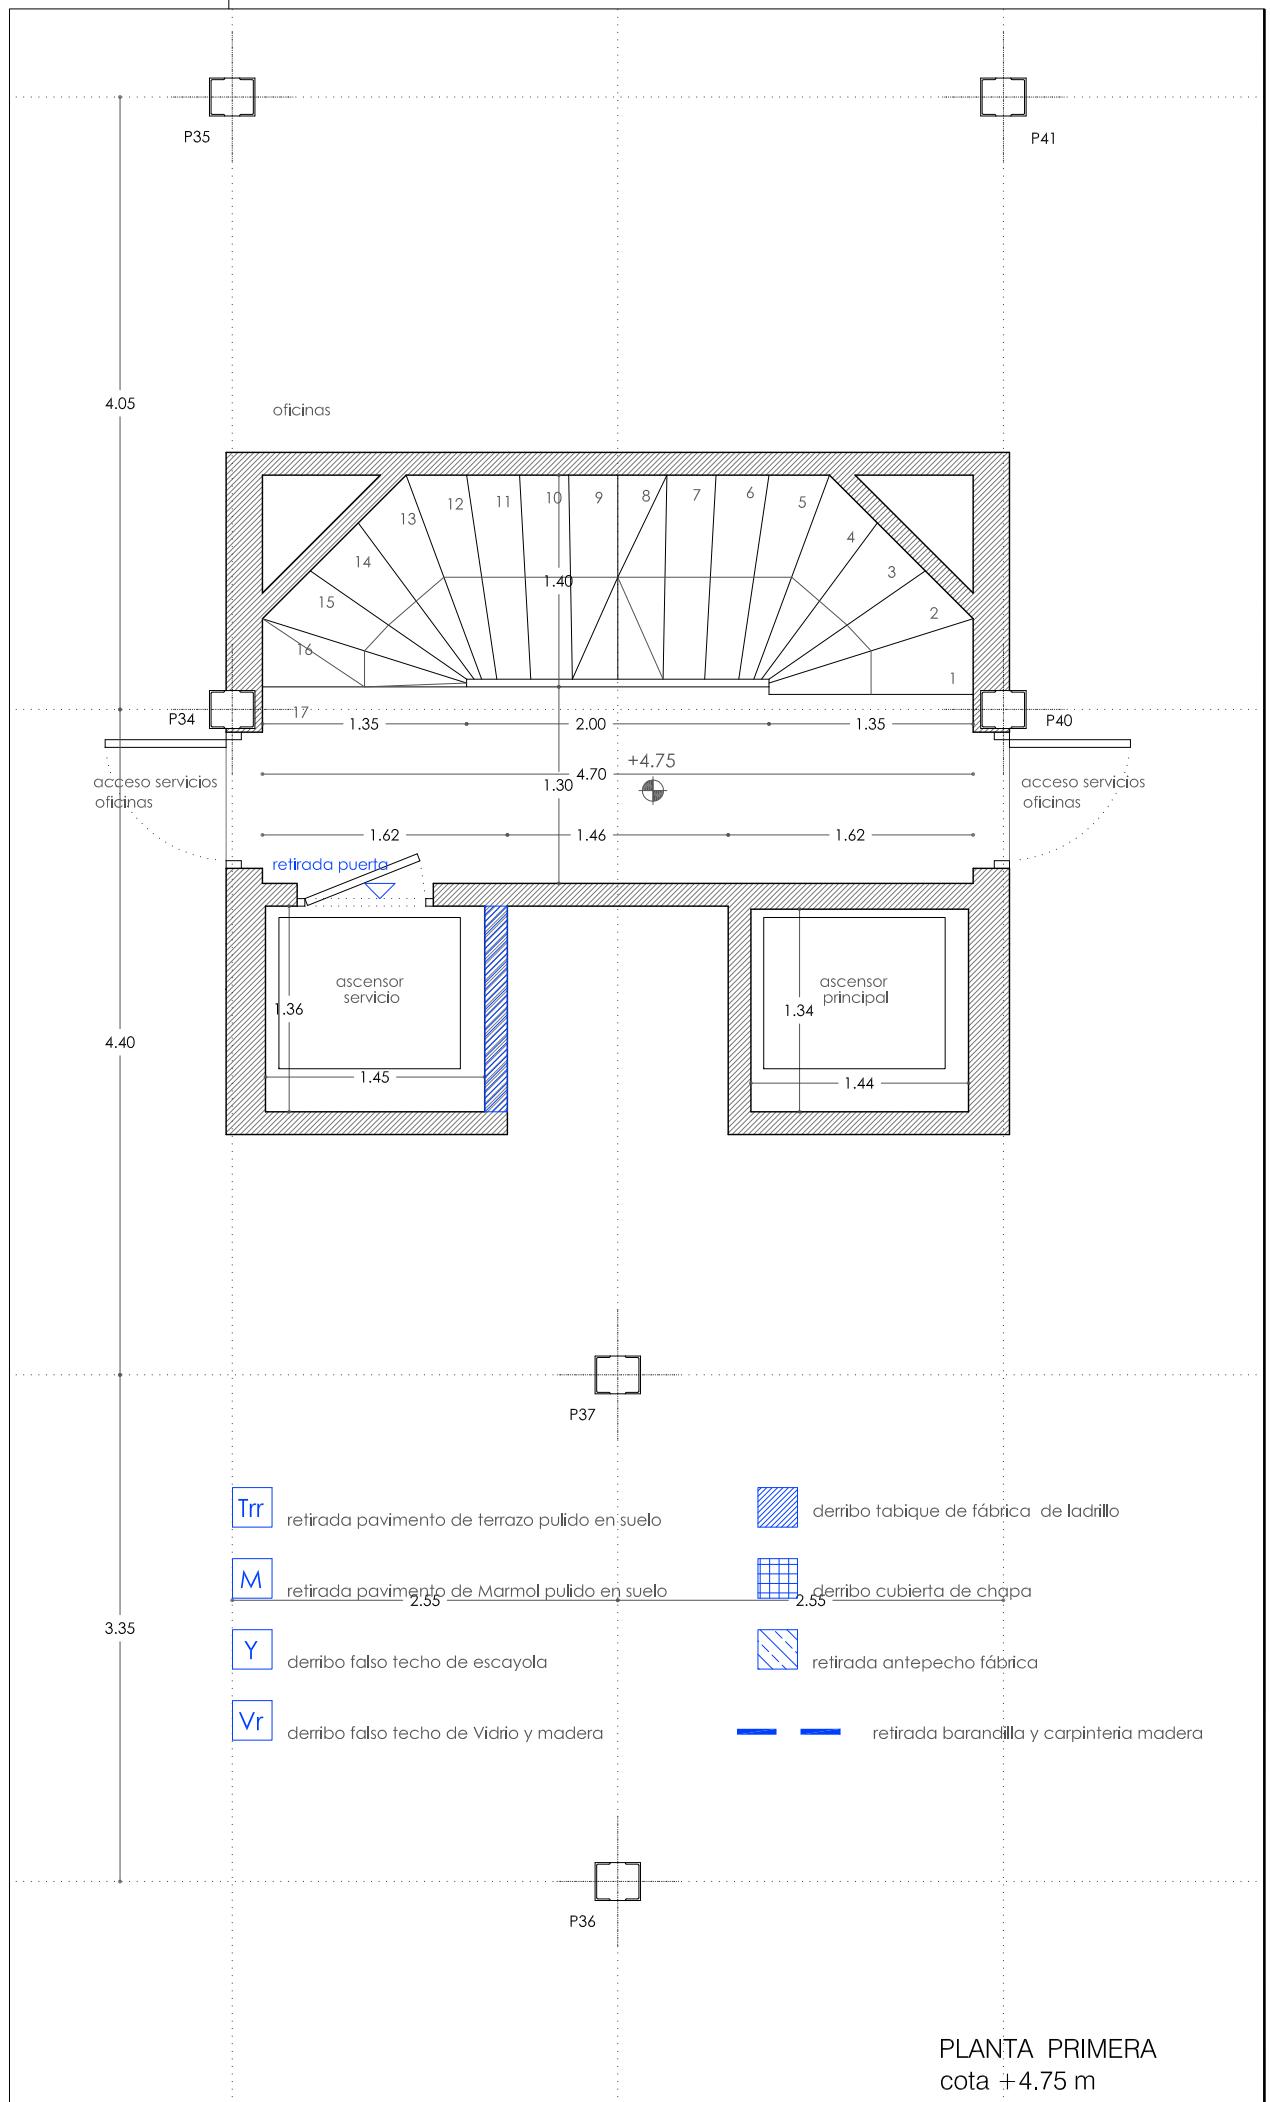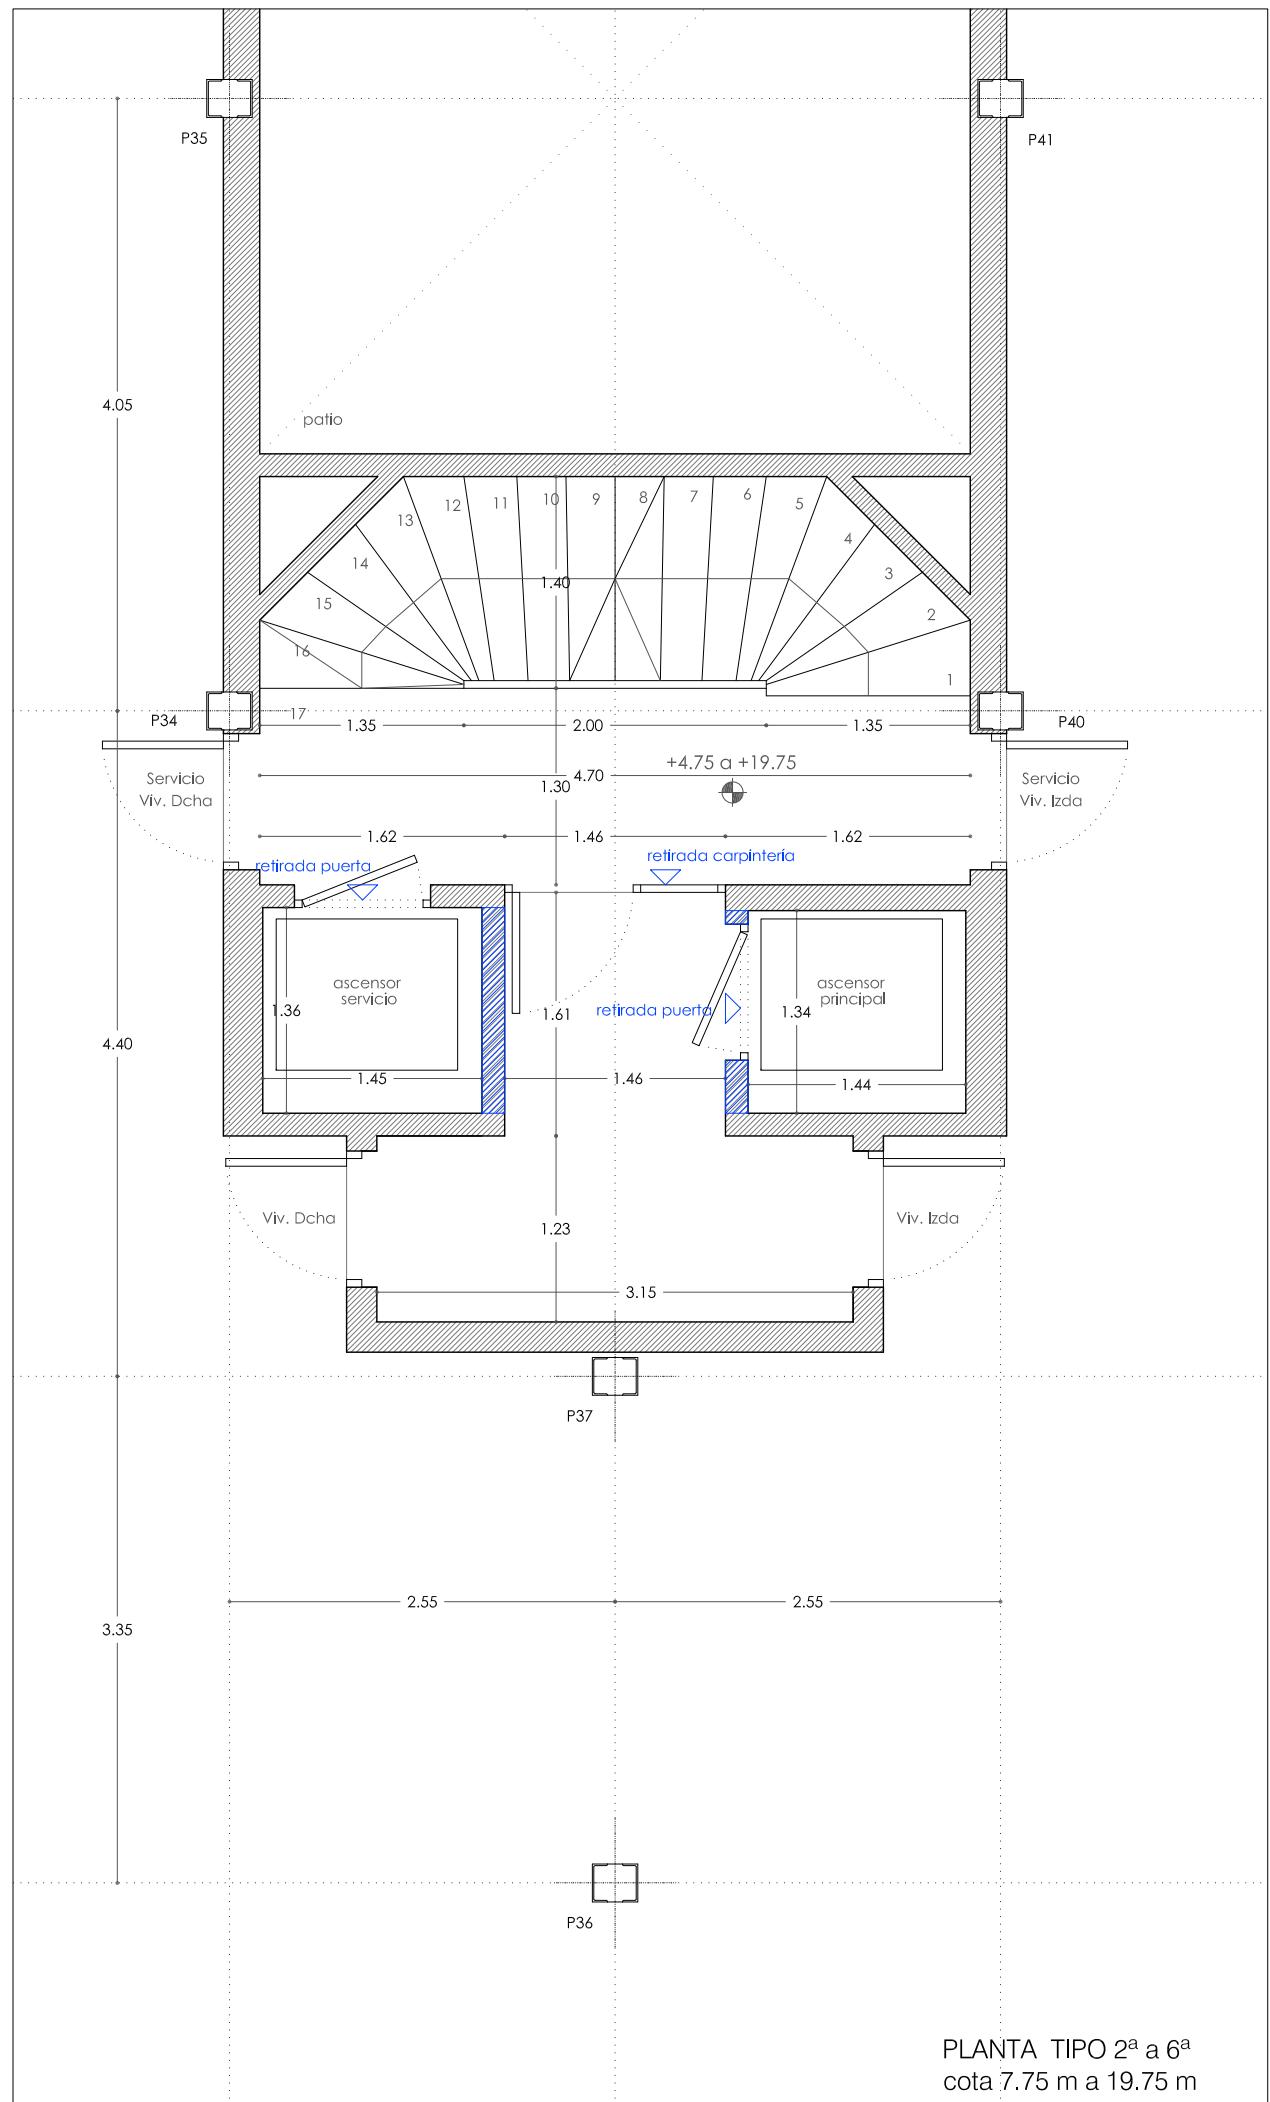

REFORMA DE PORTAL
SUPRESIÓN DE BARRERAS ARQUITECTÓNICAS
SUSTITUCIÓN DE ASCENSORES

SITUACIÓN
Calle Emilio Arrieta 25
Pamplona, NAVARRA

LA PROPIEDAD
Copropietarios Calle Emilio Arrieta 25
Pamplona, NAVARRA


FECHA
Febrero 2012

mrm
arquitectos

C/ Puente de Miluze, nº12 bajo
31012 Pamplona, Navarra
[T+F] 948 074407

www.mrmarquitectos.com
mrm@mrmarquitectos.com

24/04/2012
VISADO
Antes de imprimir o copiar este documento, por favor haga clic en el menú Archivos y seleccione "Imprimir con marcador".

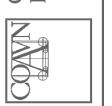



N
1

**PROYECTO BÁSICO
Y DE EJECUCIÓN**

DERRIBOS DE ALBAÑILERIA
PLANTA SEPTIMA Y OCTAVA
cota +22.75 m y 25.75 m

escala 1:50

D 1.03

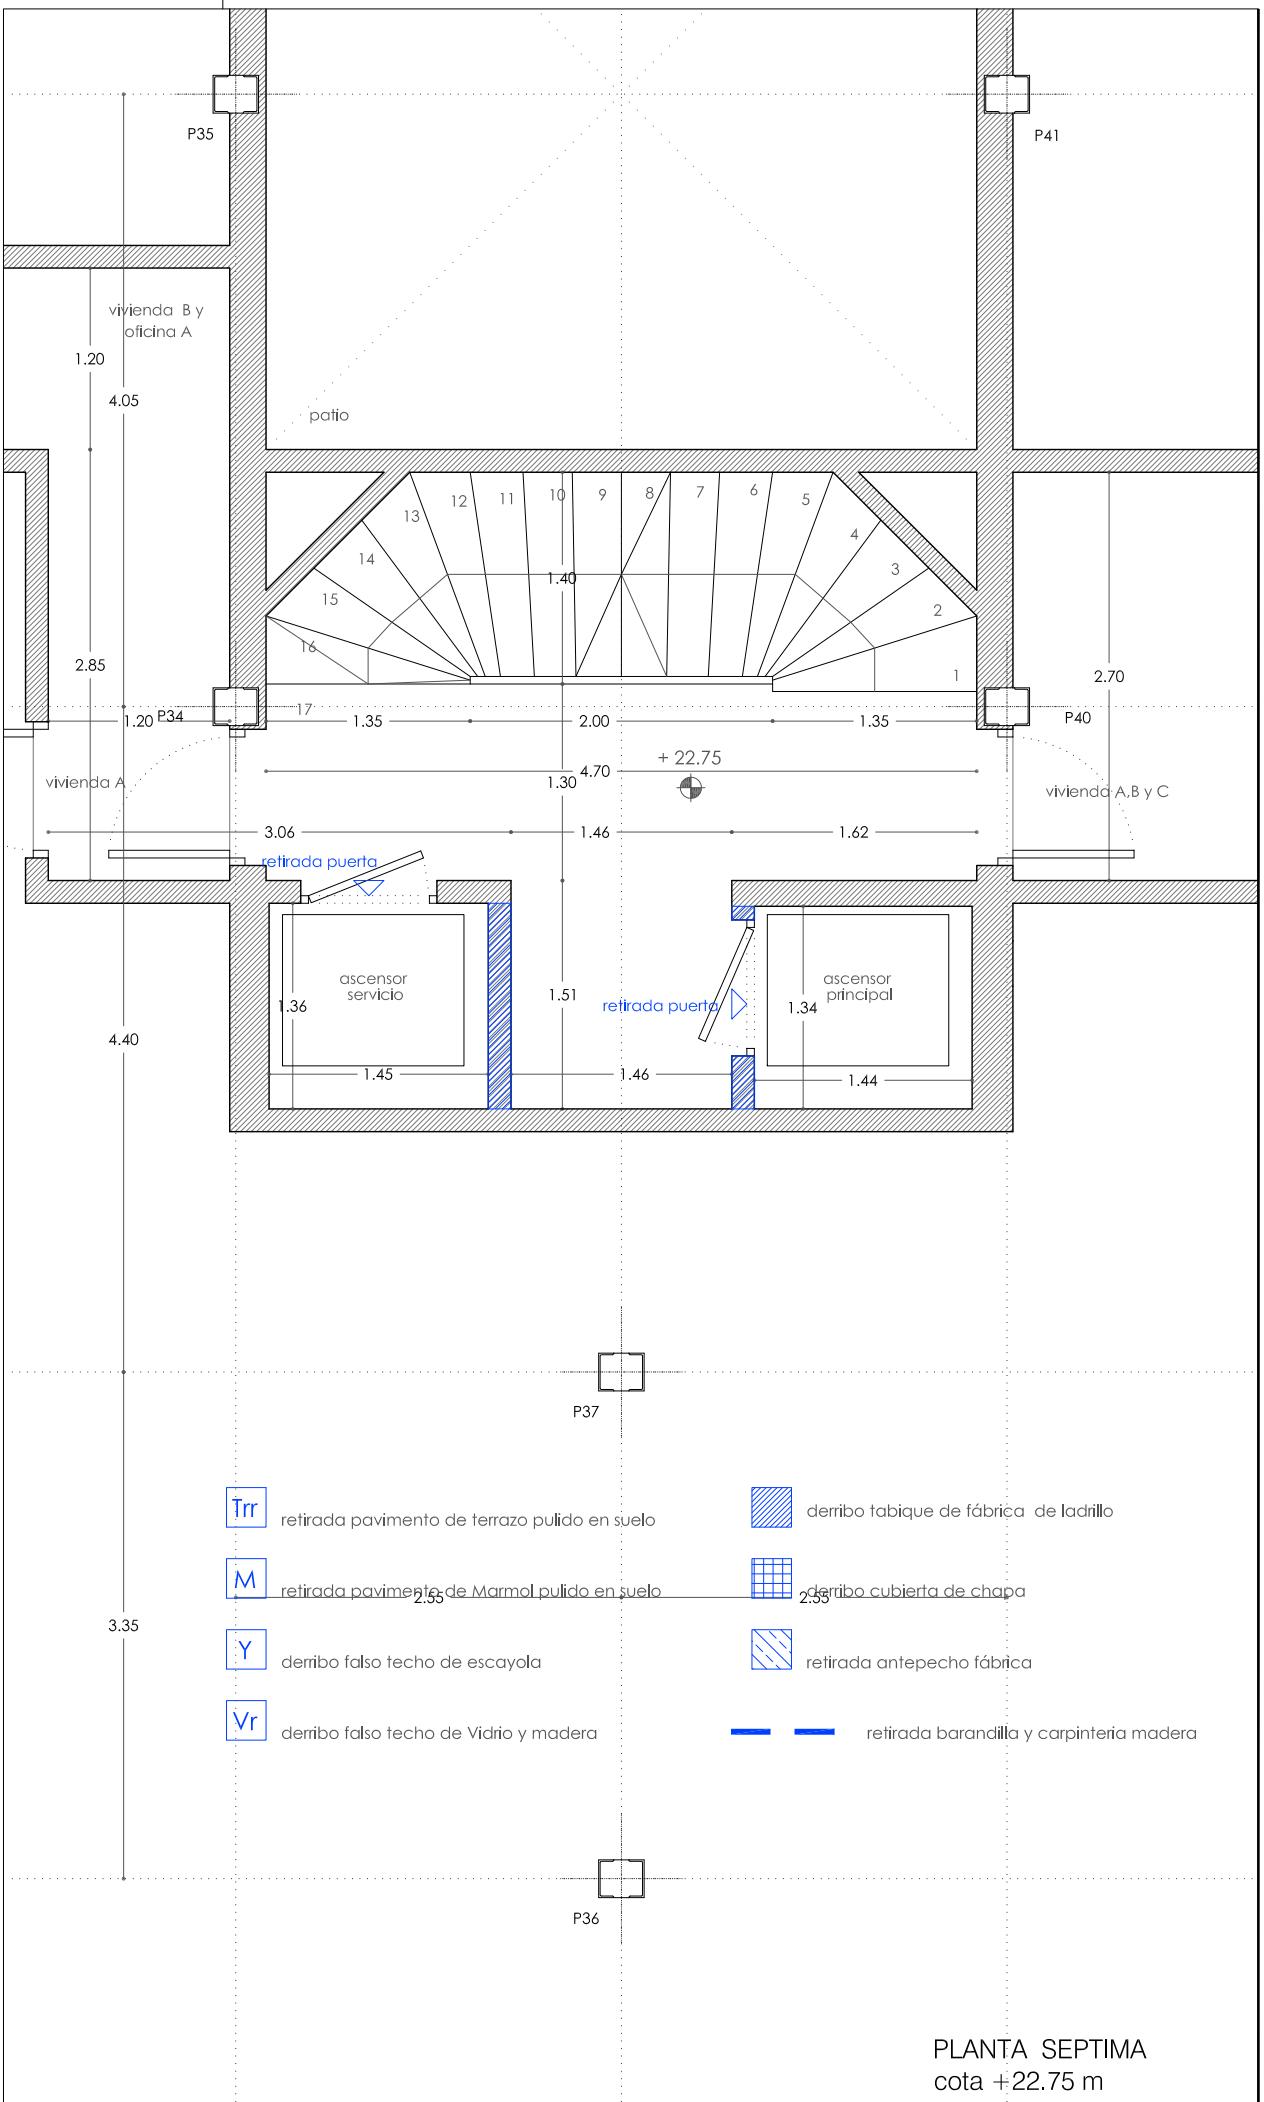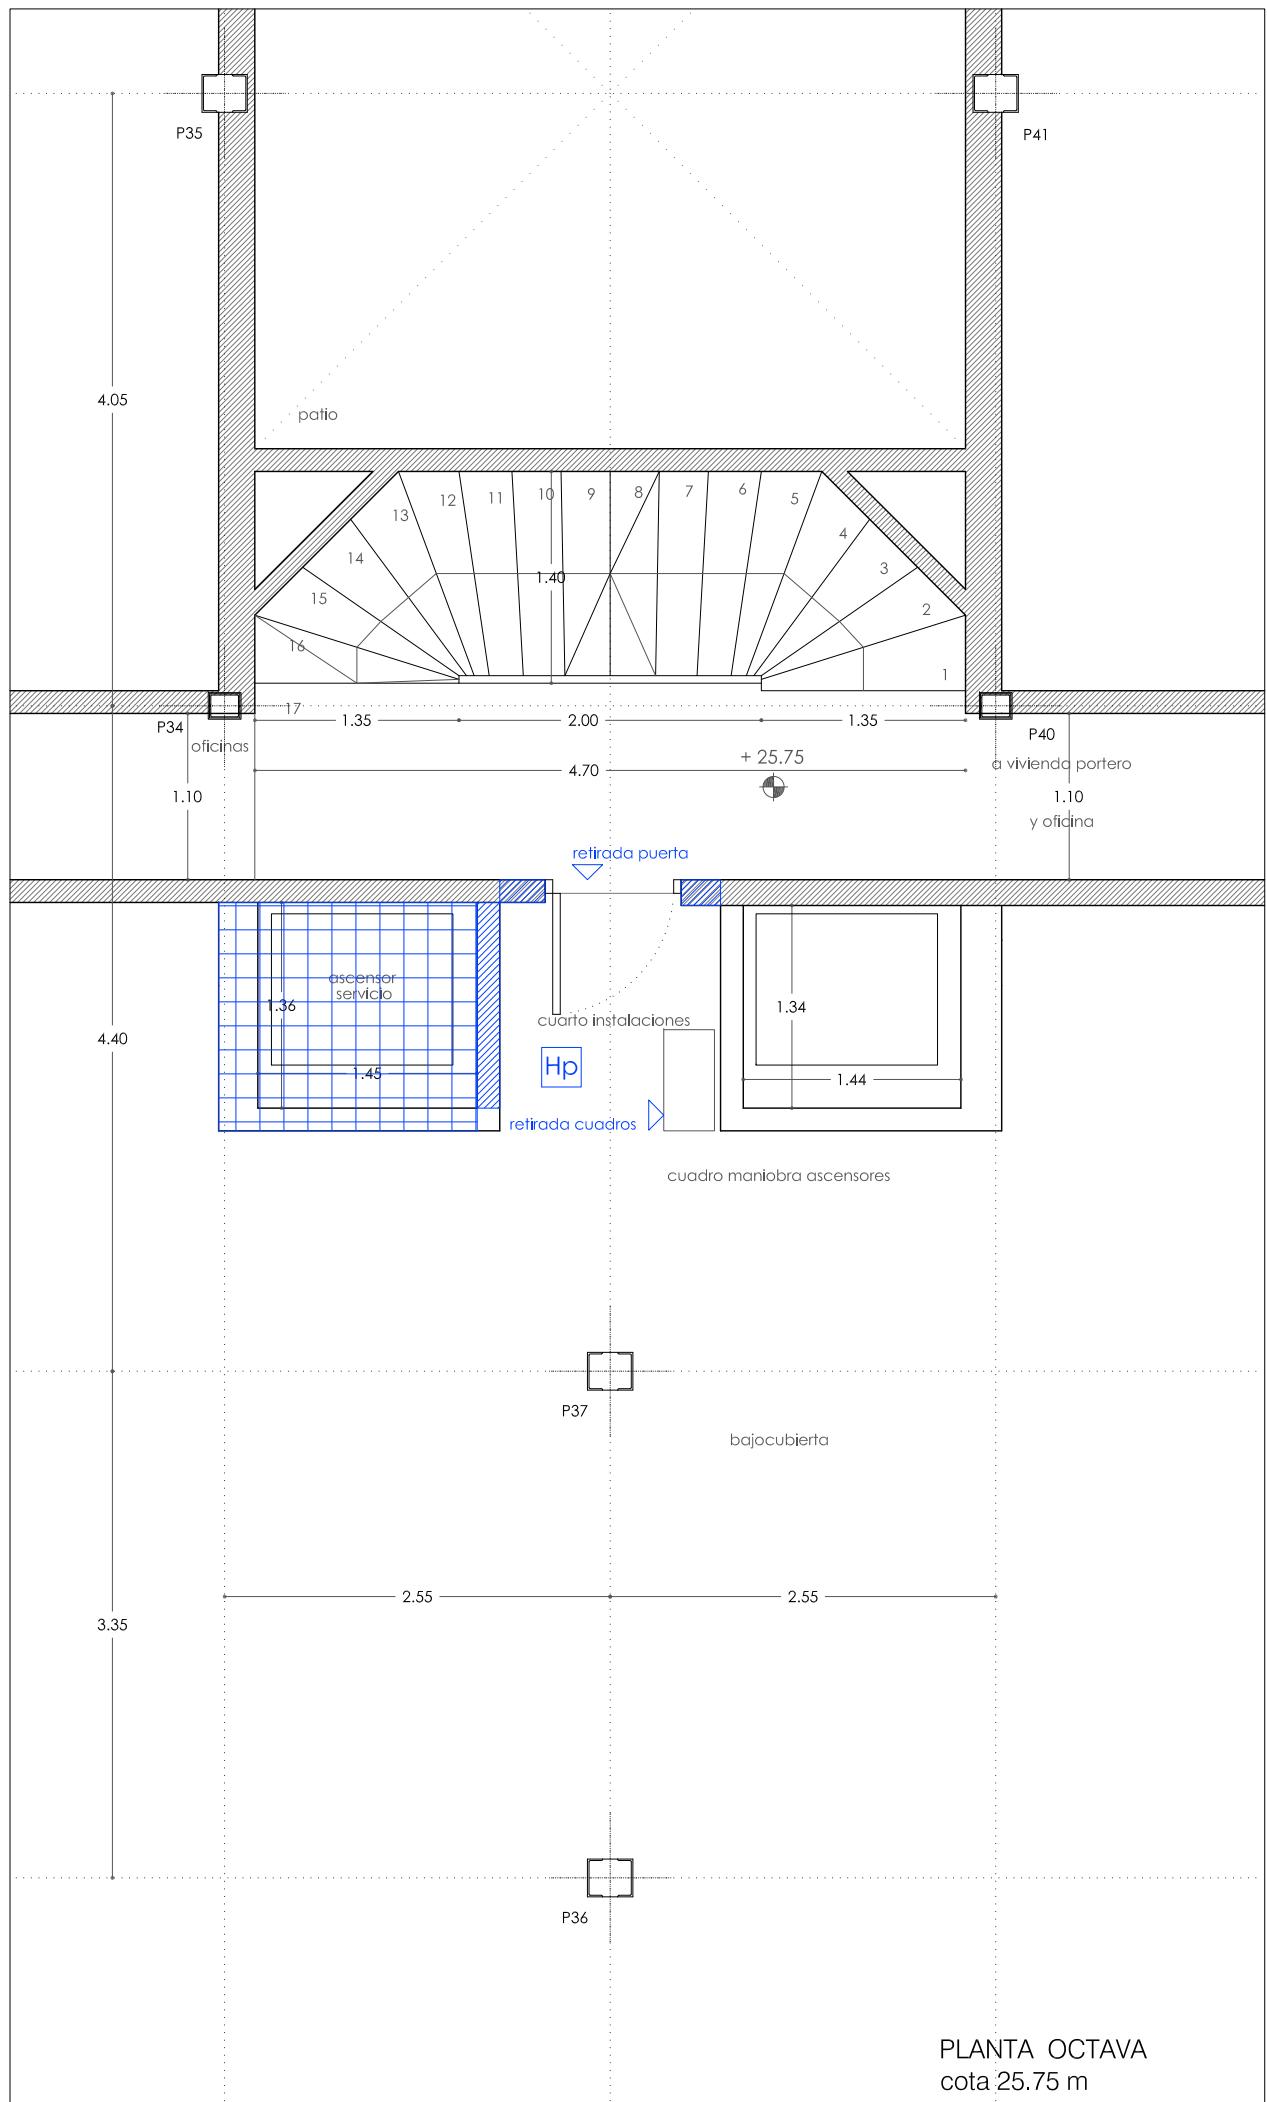

REFORMA DE PORTAL

SUPRESIÓN DE BARRERAS ARQUITECTÓNICAS
SUSTITUCIÓN DE ASCENSORES

REFORMA DE FACHADA SUPRESIÓN DE BARRERAS ARQUITECTÓNICAS SUSTITUCIÓN DE ASCENSORES

SITUACIÓN
Calle Emilio Arrieta 25
Pamplona, NAVARRA

LA PROPIEDAD
Copropietarios Calle Emilio Arrieta 25
Pamplona, NAVARRA

FECHA
Febrero 2012





MRM ARQUITECTOS S.L.P.
Miguel Alonso Flamarique
Roberto Erviti Machain
Mamen Escorihuela Vitales

C/ Puente de Miluze, nº12 bajo
31012 Pamplona, Navarra
[T+F] 948 074407

www.mrmarquitectos.com
mrm@mrmarquitectos.com

VISADO
24/04/2012

THE JOURNAL OF CLIMATE

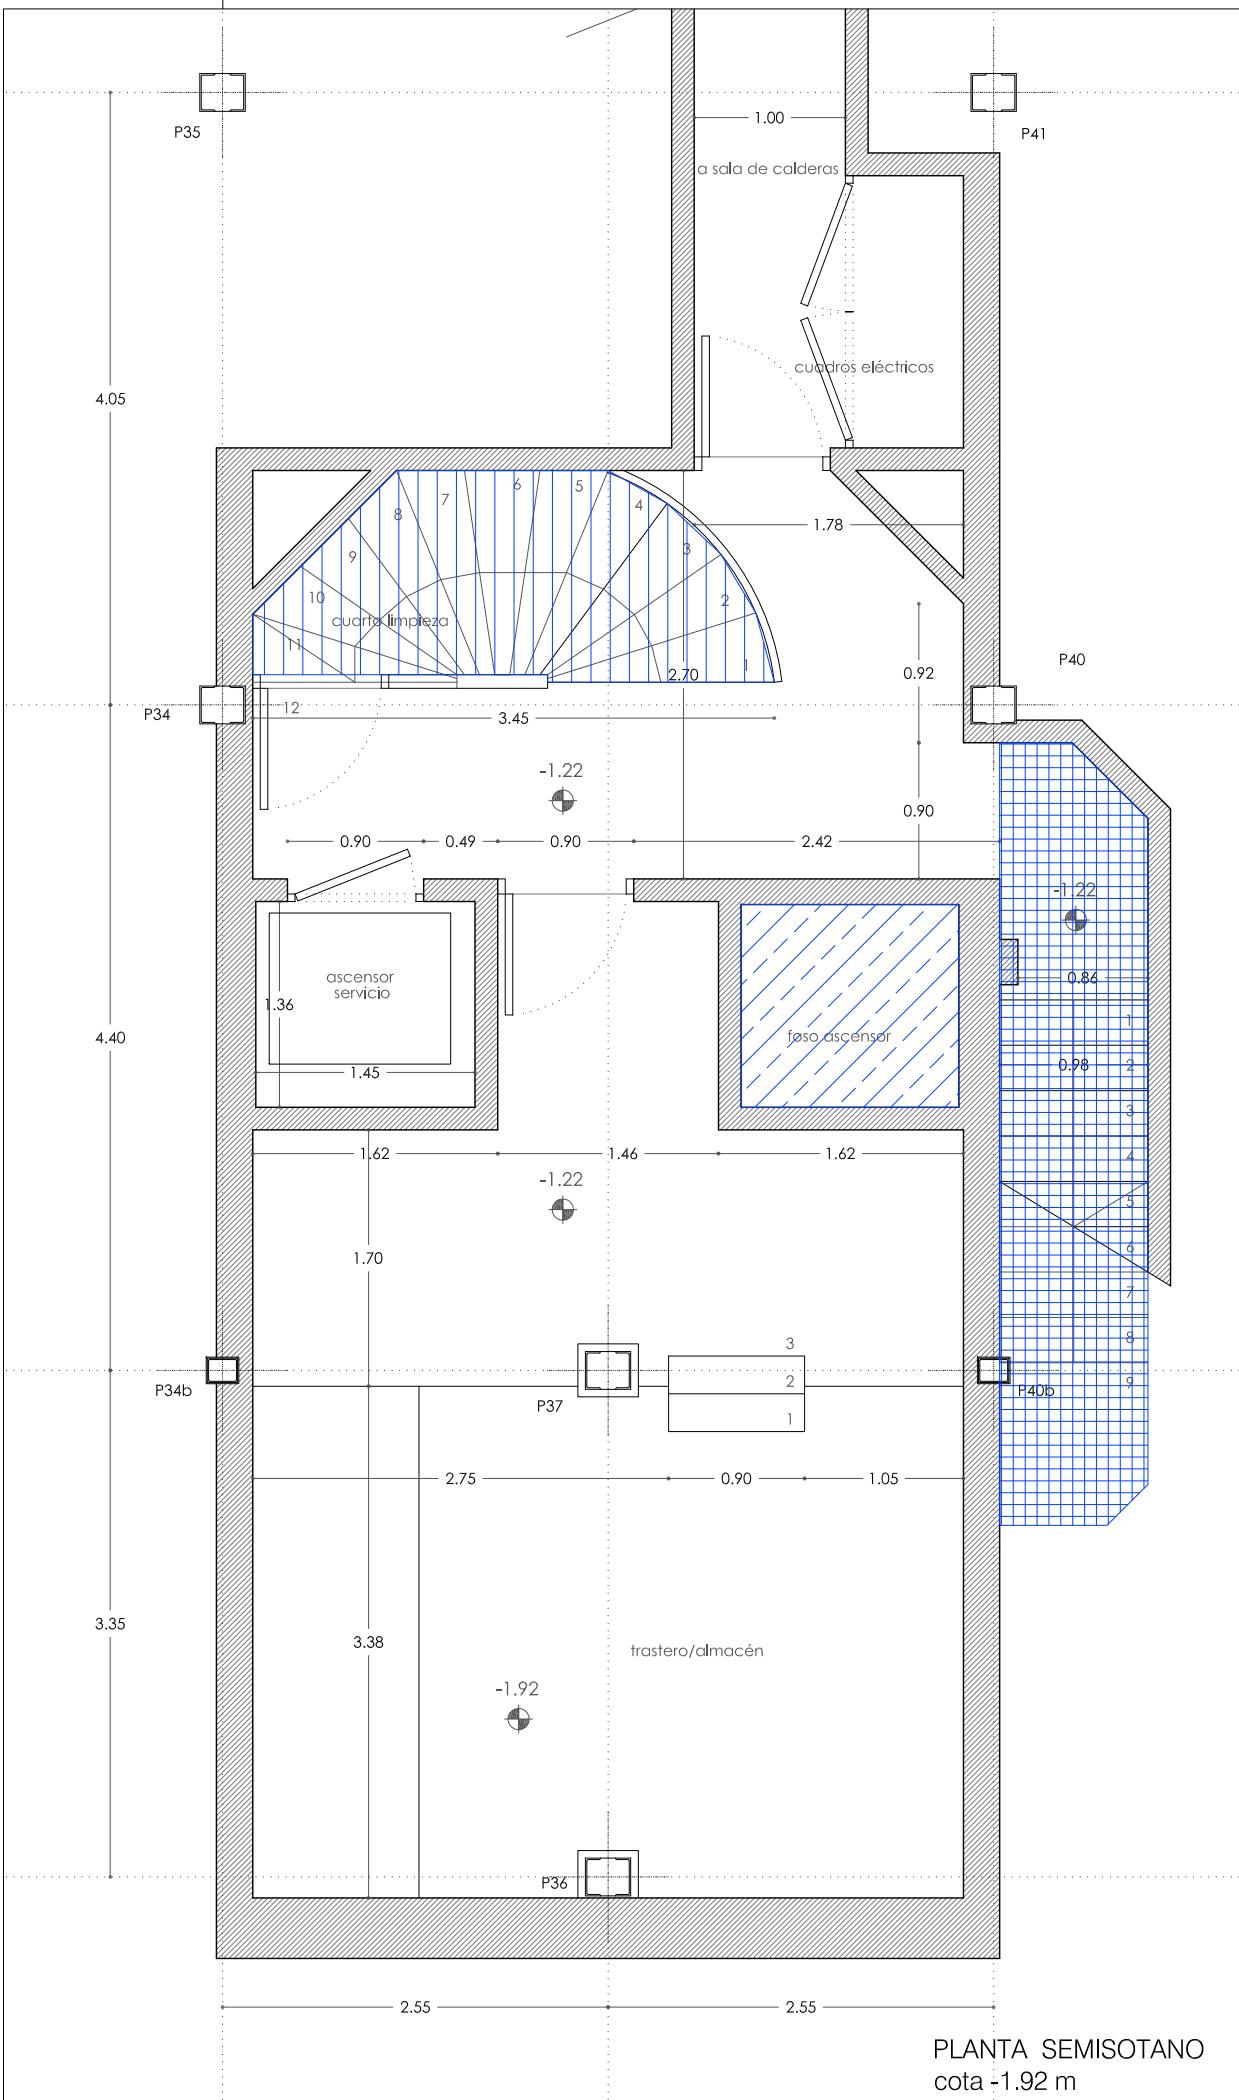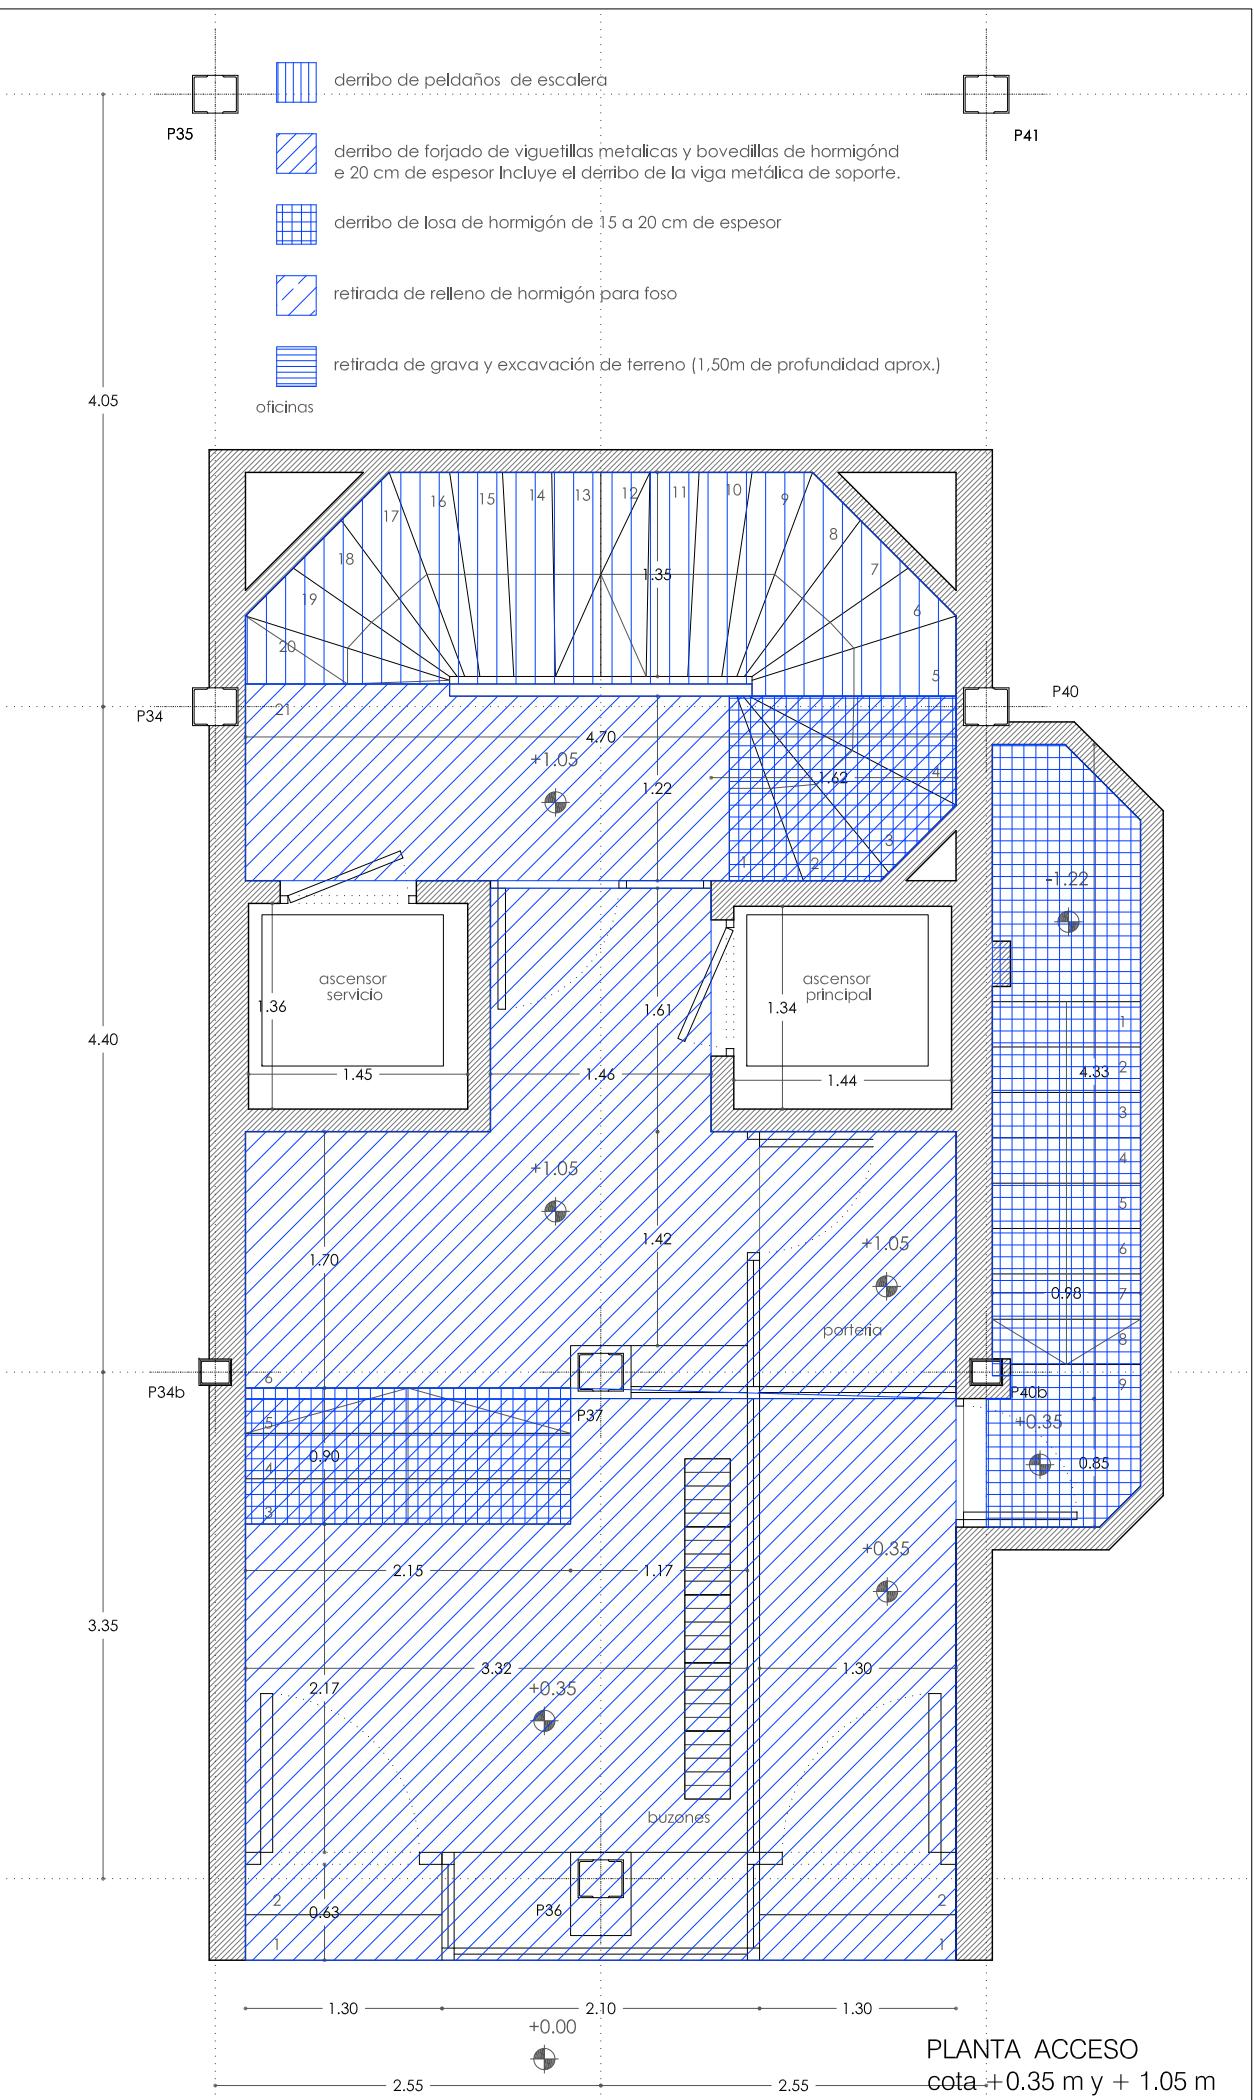

PROYECTO BASICO
Y DE EJECUCION

DERRIBOS DE ESTRUCTURAS

PLANTA ACCESO Y SEMISOTANO

cota +0.35m y-1.92 m

escala 1:50

N

D 2.01

REFORMA DE PORTAL
SUPRESIÓN DE BARRERAS ARQUITECTÓNICAS
SUSTITUCIÓN DE ASCENSORES

SITUACIÓN
Calle Emilio Arrieta 25
Pamplona, NAVARRA

LA PROPIEDAD
Copropietarios Calle Emilio Arrieta 25
Pamplona, NAVARRA

FECHA
Febrero 2012

mrm
arquitectos


C/ Puente de Miluze, nº12 bajo
31012 Pamplona, Navarra
[T+F] 948 074407

www.mrmarquitectos.com
mrm@mrmarquitectos.com

24/04/2012
VISADO

Antes de imprimir o copiar este documento, por favor borrar el neceario texto. El medio ambiente es cosa de todos.

COLEGIO OFICIAL DE ARQUITECTOS VASCO-NAVARRO
EUSKAL HERRIKO ARKI EKTOEN ELKARGO OFIZIALA
DELEGACIÓN EN NAVARRA

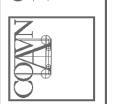

Prohibida la reproducción total o parcial salvo autorización expresa a MRM Arquitectos S.L. U.G.P.



**PROYECTO BÁSICO
Y DE EJECUCIÓN**

DERRIBOS DE ESTRUCTURAS
PLANTA PRIMERA Y OCTAVA
cota +5.75m y +25.75 m

escala 1:50



D 2.02

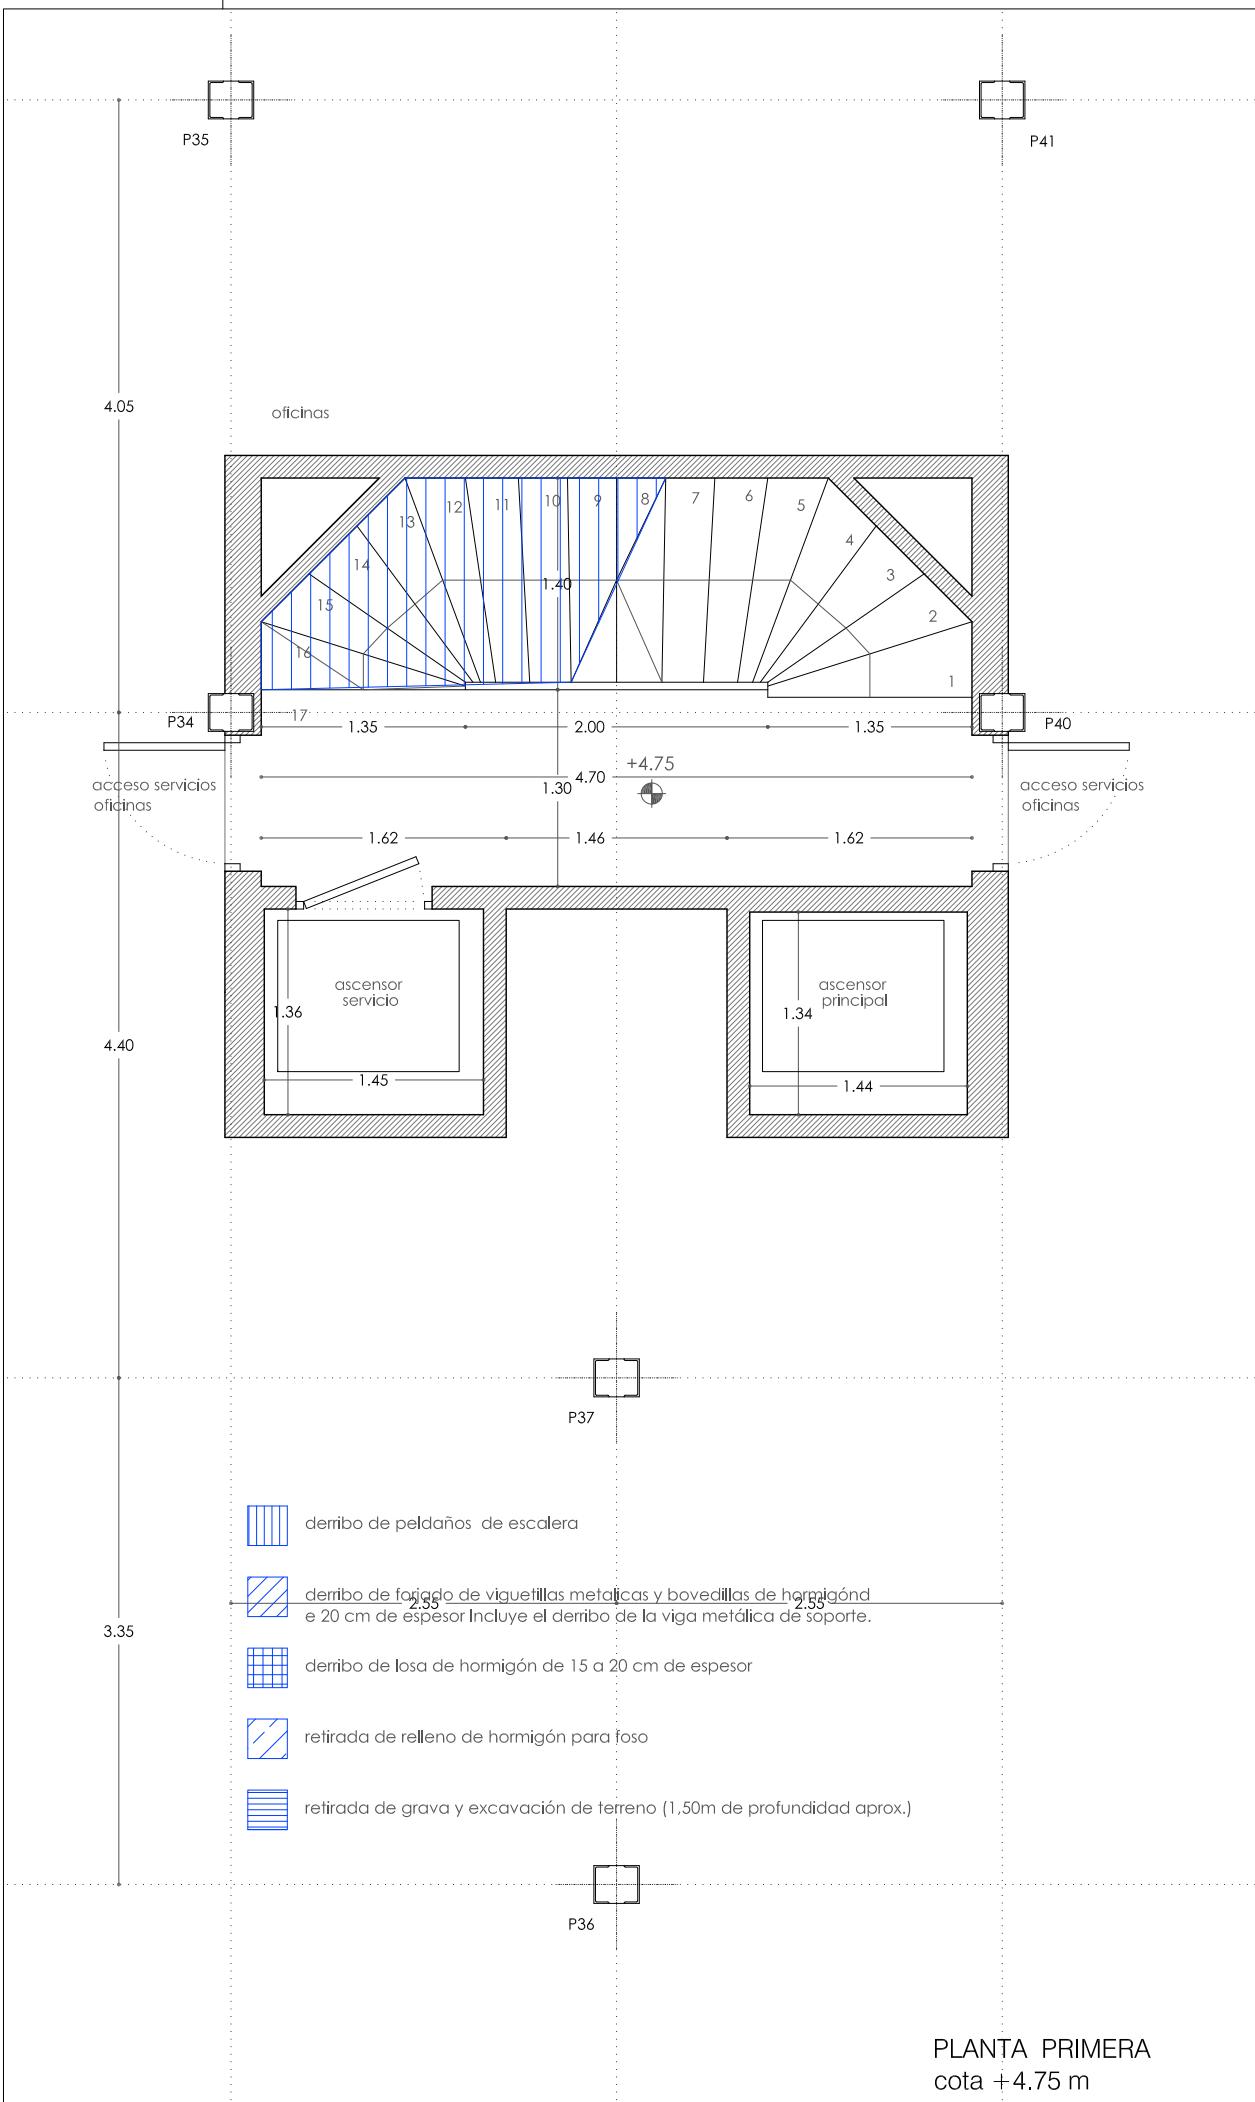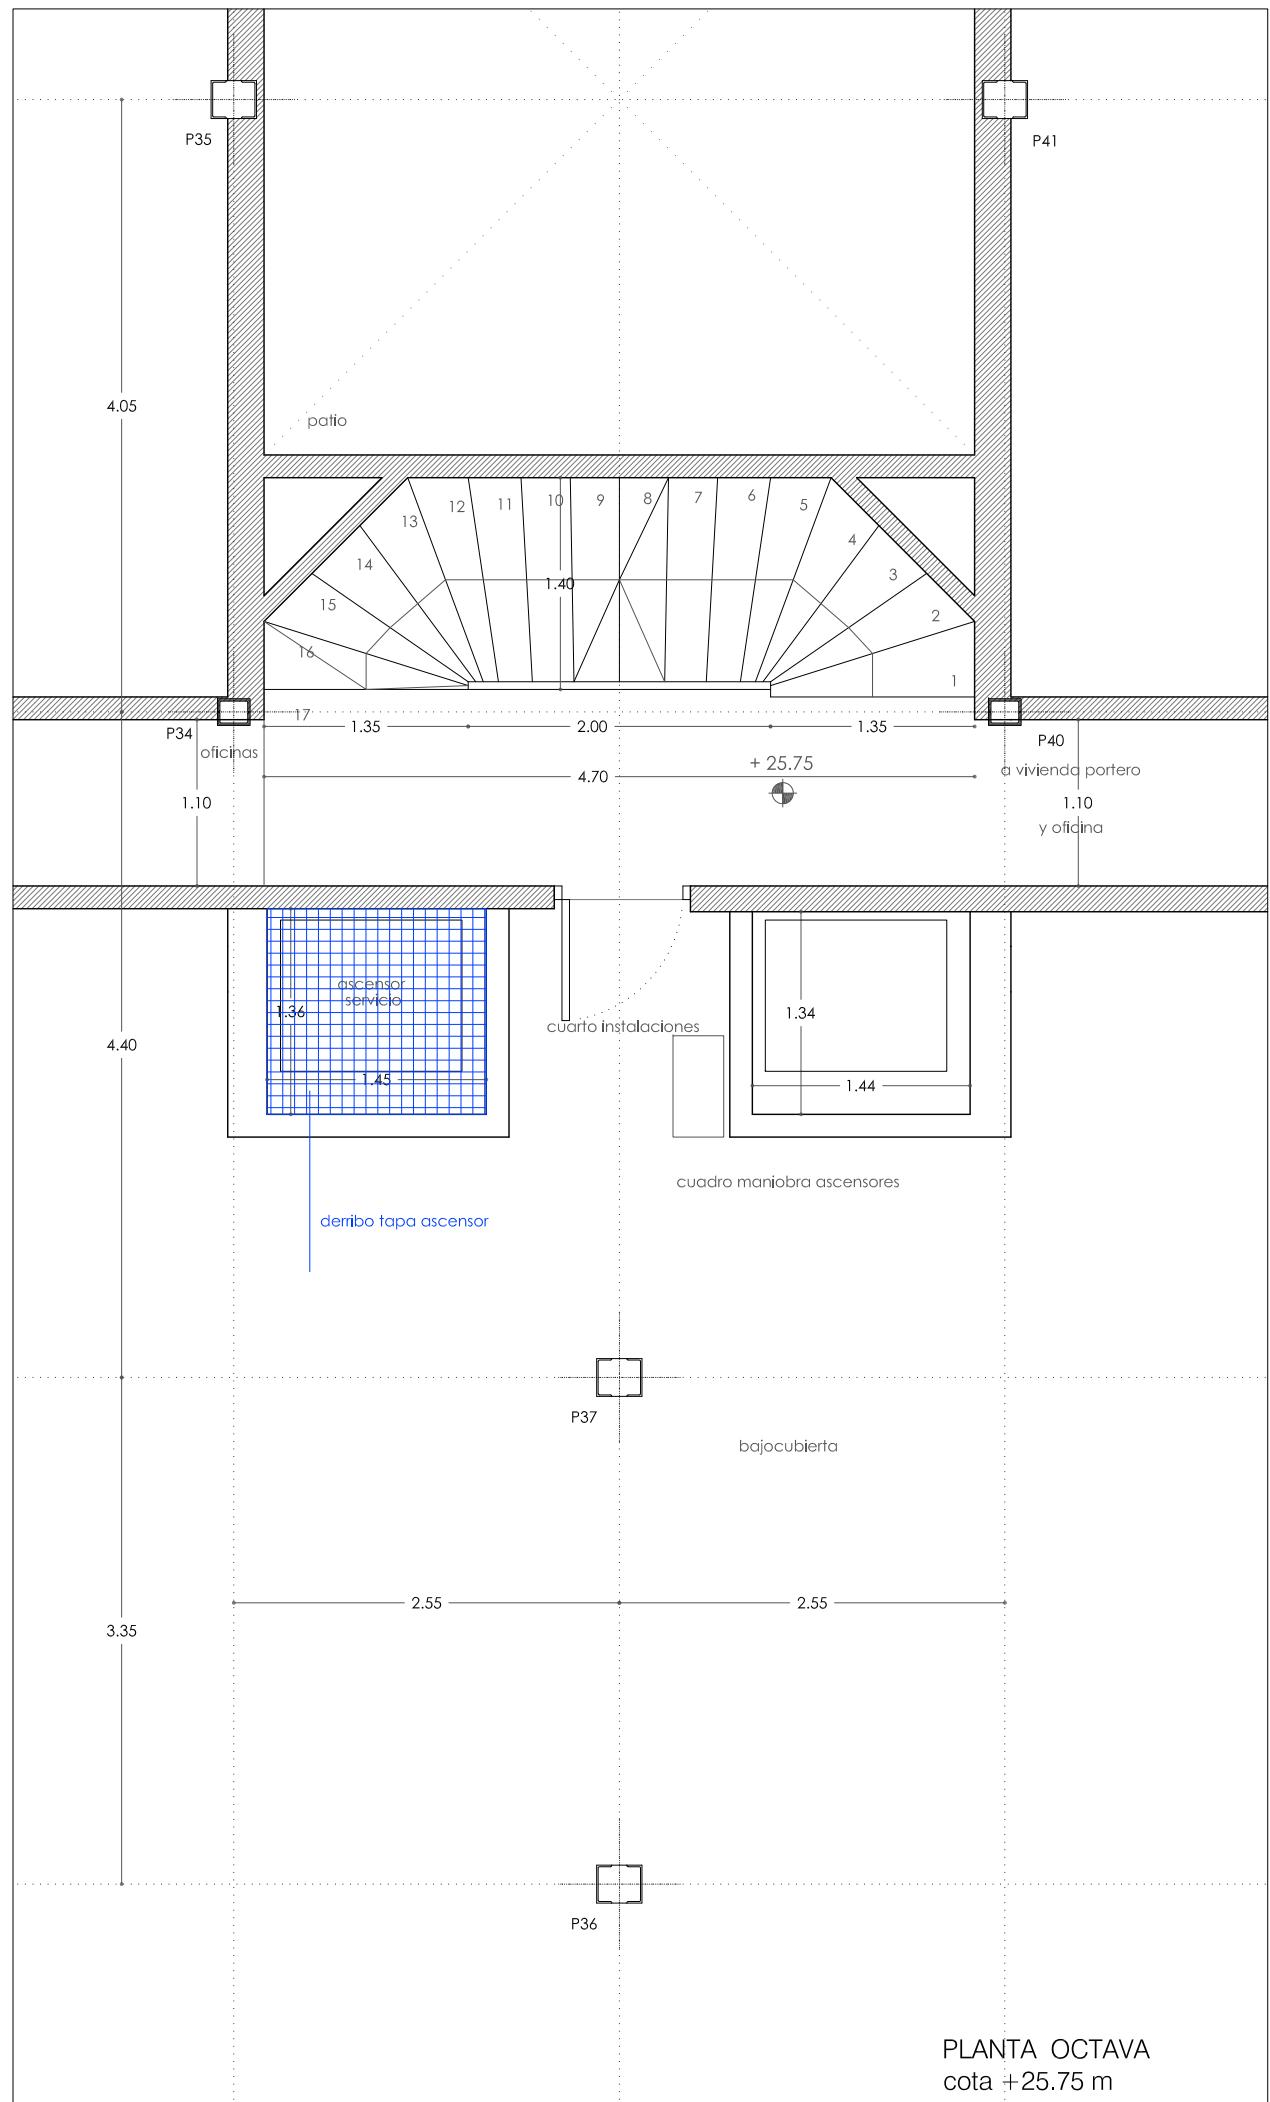

REFORMA DE PORTAL

SUPRESIÓN DE BARRERAS ARQUITECTÓNICAS SUSTITUCIÓN DE ASCENSORES


DE BARRERAS ARQUITECTÓNICAS TUCIÓN DE ASCENSORES

SITUACIÓN
Milio Arrieta 25

Calle Emilio Arrieta 25
Pamplona, NAVARRA

LA PROPIEDAD
Copropietarios Calle Emilio Arrieta 25
Pamplona, NAVARRA

FECHA
Febrero 2012

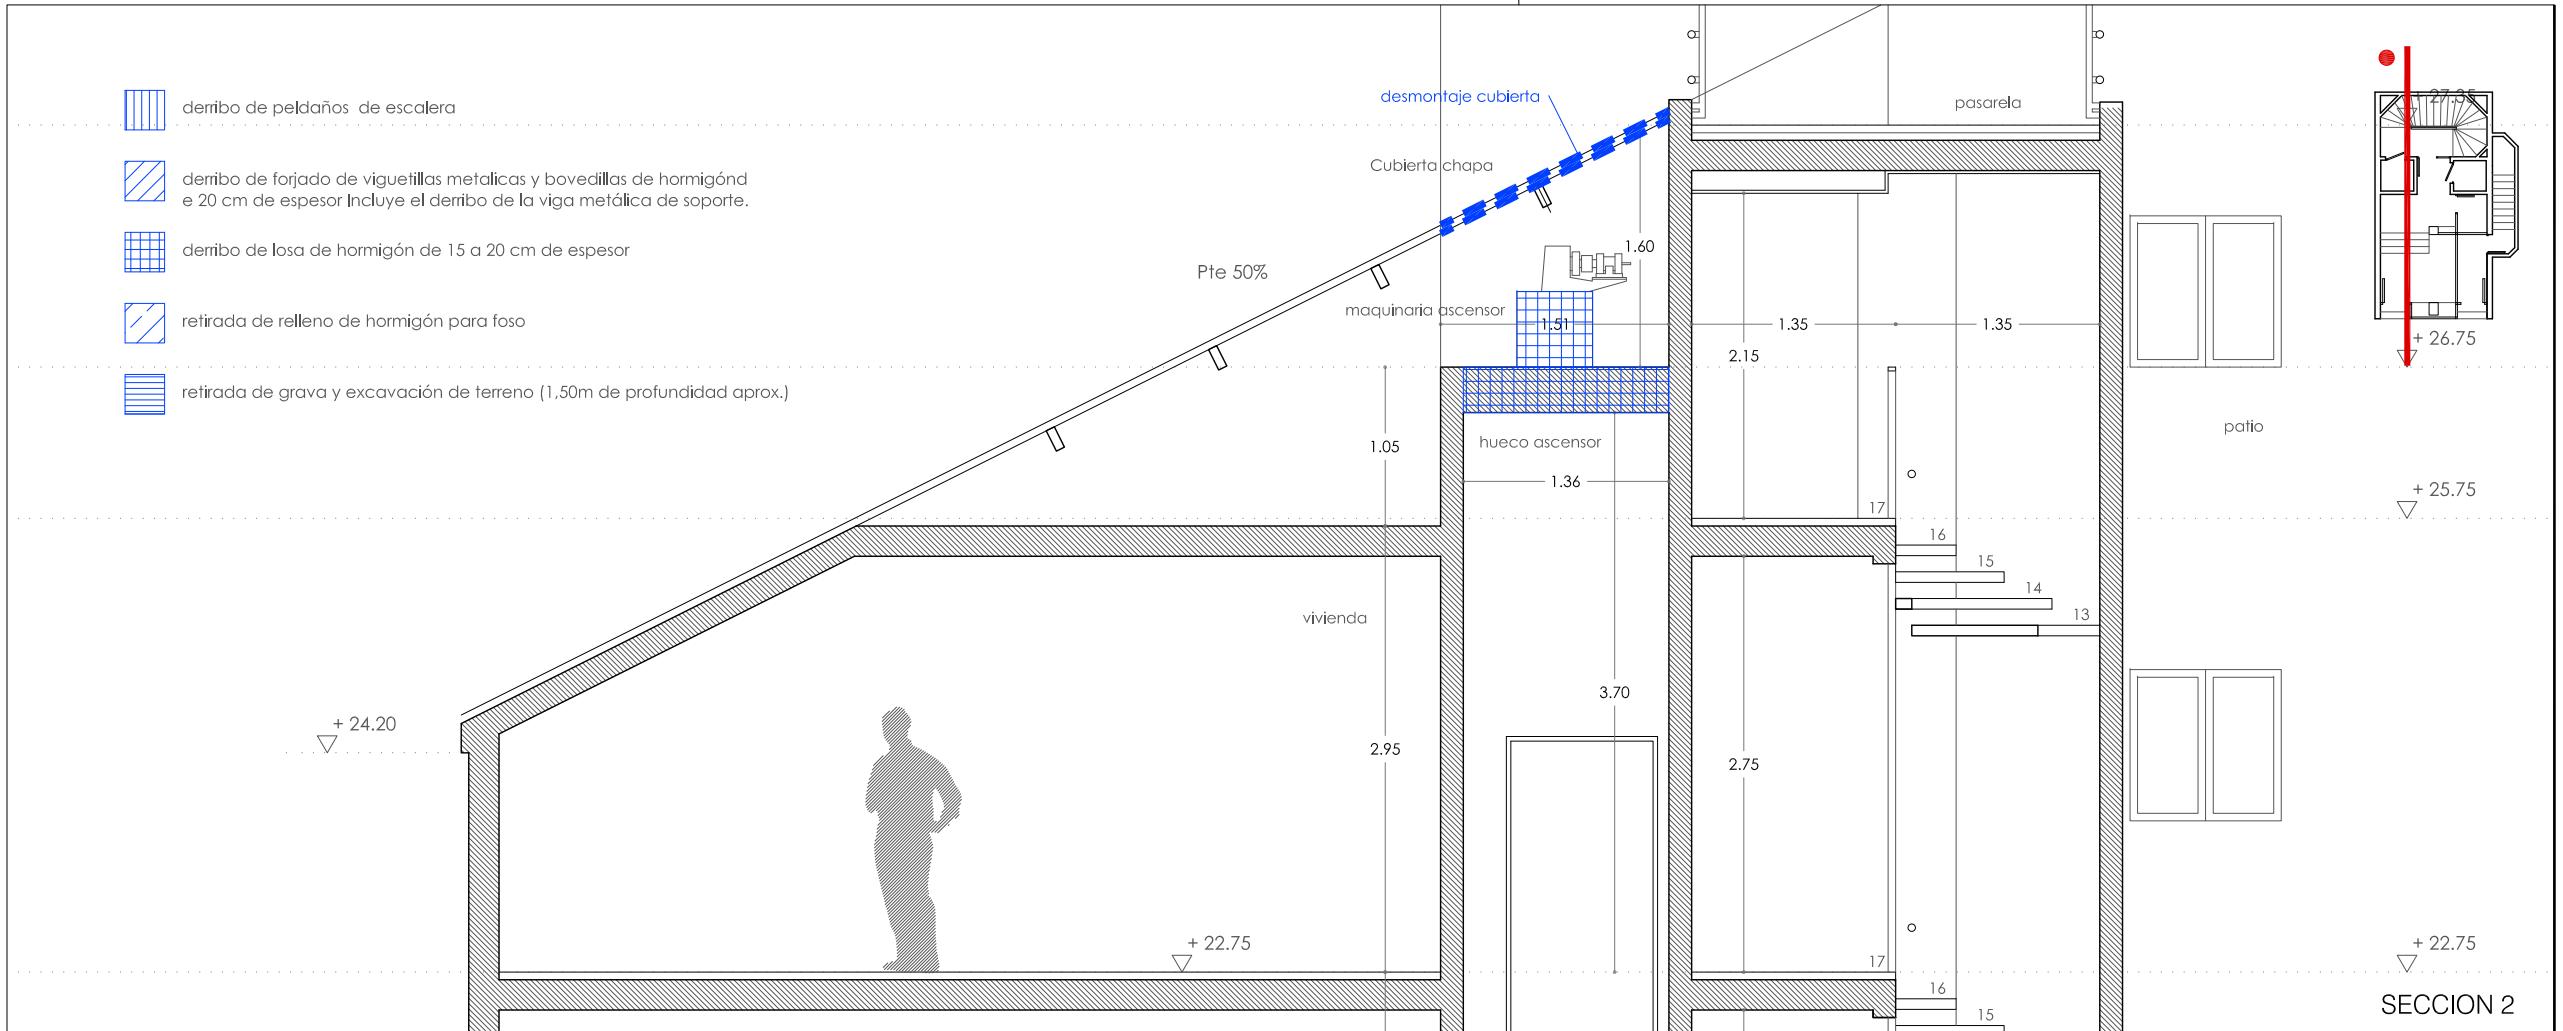


MRM ARQUITECTOS S.L.P.
Miguel Alonso Flamarique
Roberto Erviti Machain
Mamen Escorihuela Vitales

C/ Puente de Miluze, nº12 bajo
31012 Pamplona, Navarra
T+F] 948 074407

www.mrmarquitectos.com
mrm@mrmarquitectos.com

VISADO
24/04/2012

Antes de Imprimir o copiar este documento, plénsese bien si es necesario hacerlo. El medio ambiente es cosa de todos

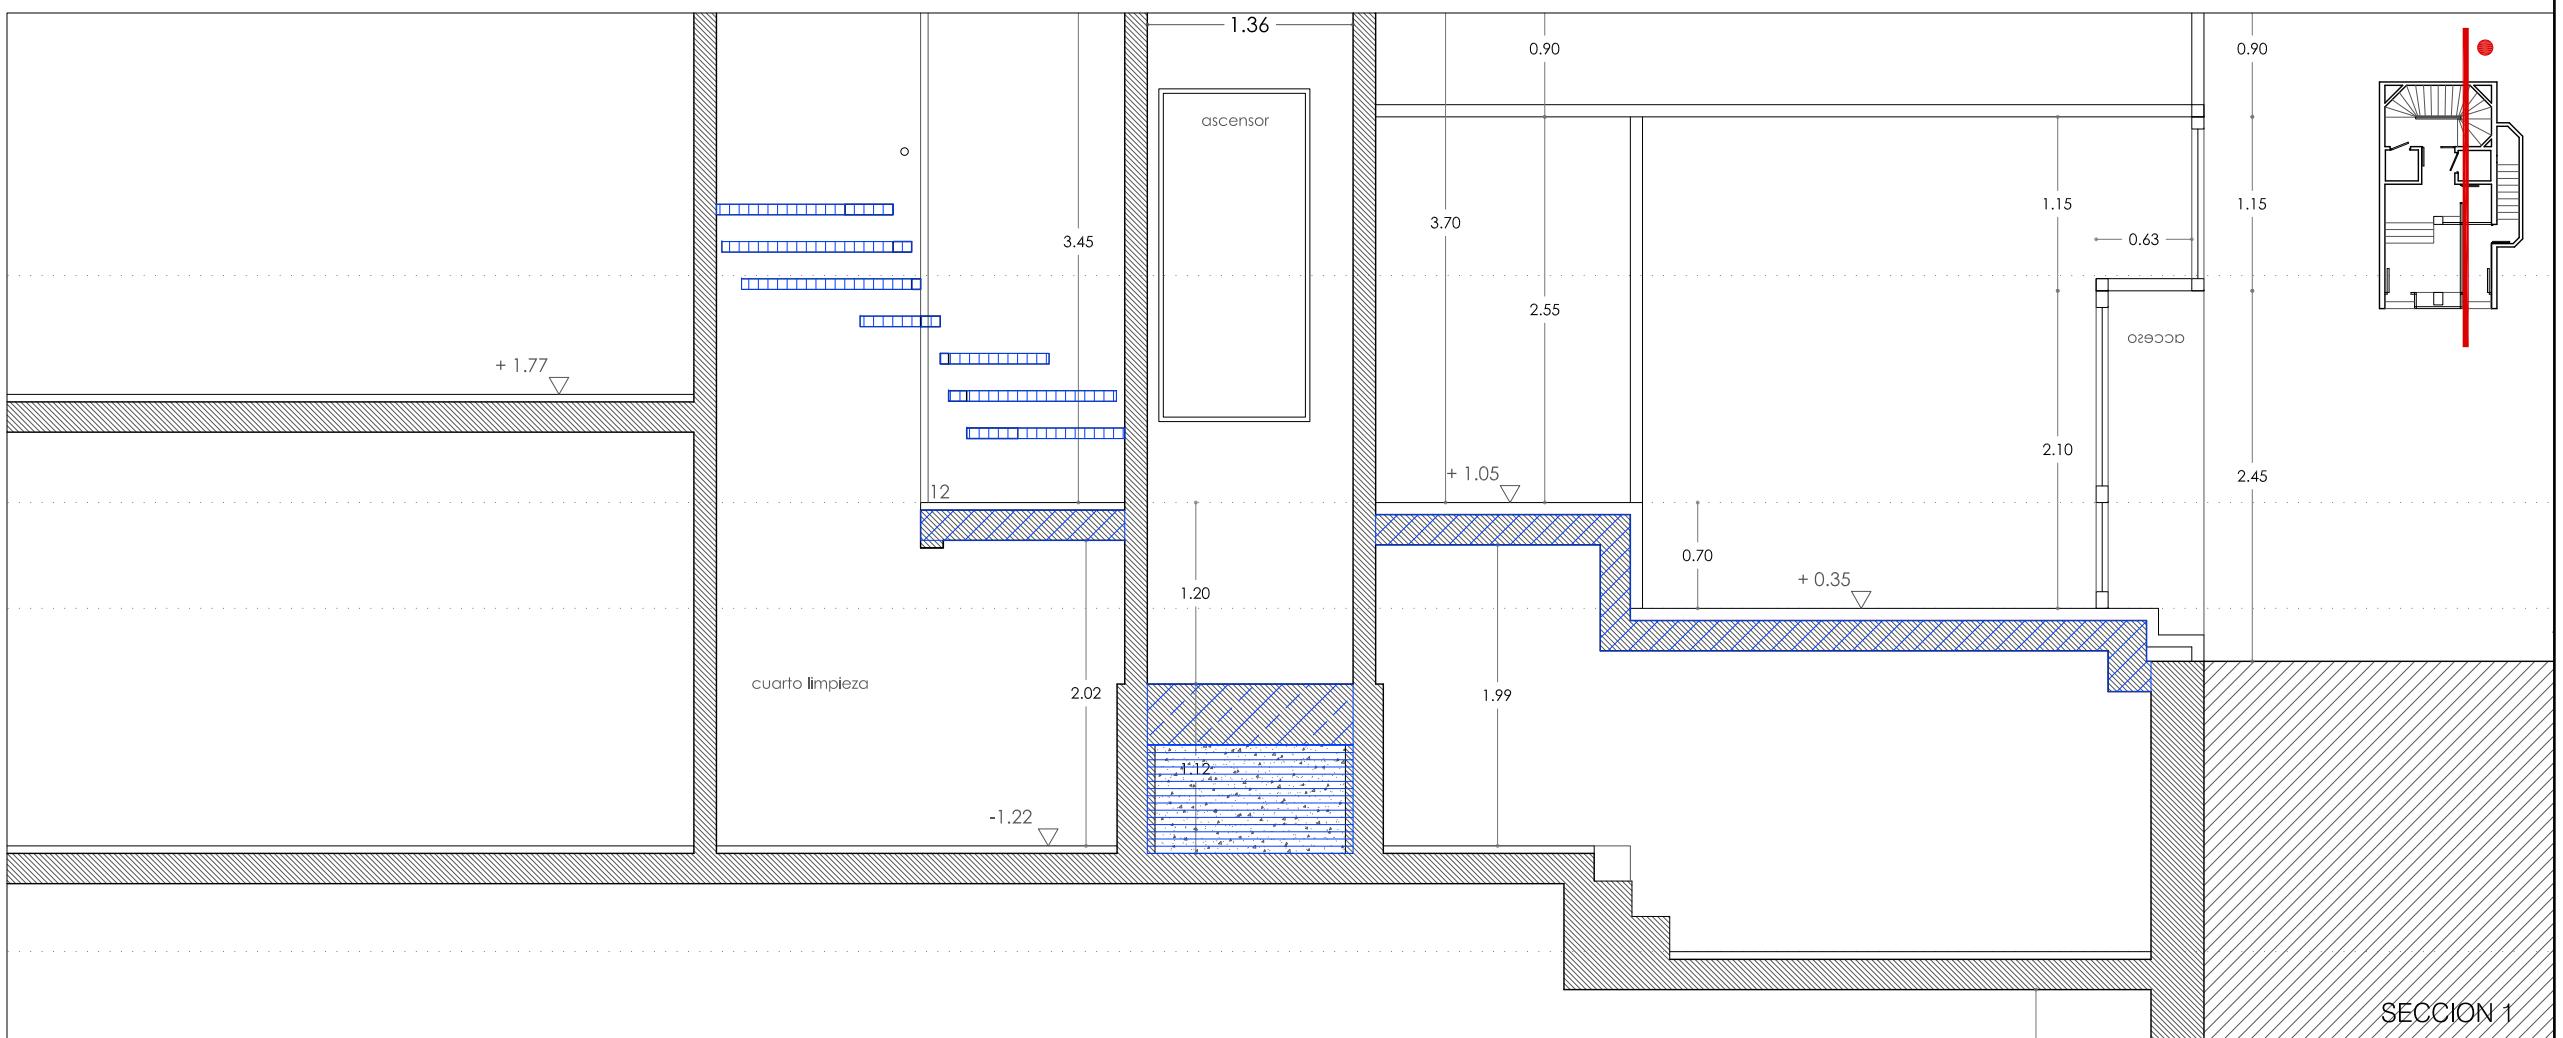

PROYECTO BASICO Y DE EJECUCION

DERRIBOS DE ESTRUCTURAS SECCIONES

escala 1:50

בְּרִית מָשֶׁה וְעֵדוֹת

SITUACIÓN
Calle Emilio Arrieta 25
Pamplona, NAVARRA

LA PROPIEDAD
Copropietarios Calle Emilio Arrieta 25
Pamplona, NAVARRA

FECHA
Febrero 2012

mrm
arquitectos

MRM ARQUITECTOS S.L.P.
Miguel Alonso Flamarique
Roberto Erviti Machain
Mamen Escorihuela Vitales


C/ Puente de Miluze, nº12 bajo
31012 Pamplona, Navarra
[T+F] 948 074407

www.mrmarquitectos.com
mrm@mrmarquitectos.com

24/04/2012
VISADO


Antes de imprimir o copiar este documento, por favor lea el aviso legal que aparece en la parte inferior.

COLEGIO OFICIAL DE ARQUITECTOS VASCO-NAVARRO
EUSKAL HERRIKO ARKITEKTUEN ELKARGO OFIZIALA
DELEGACIÓN EN NAVARRA

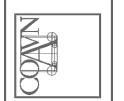


Prohibida la reproducción total o parcial sin autorización expresa de MRM Arquitectos S.L.P.

SECCION 1

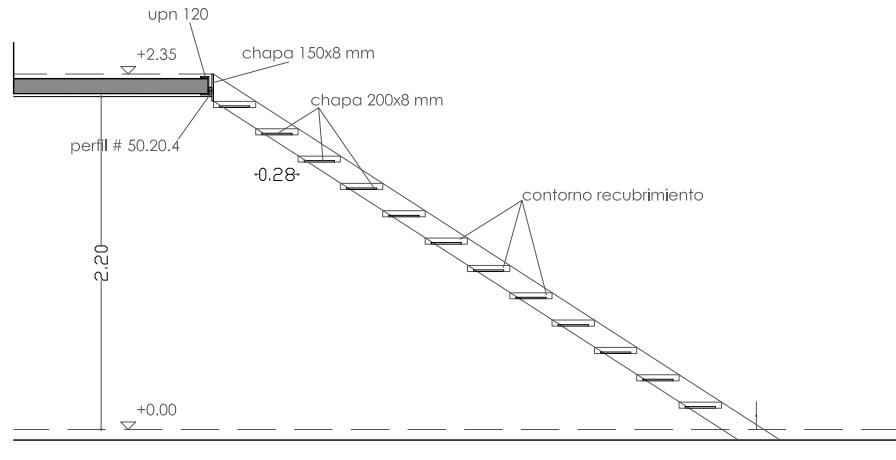

ALZADO

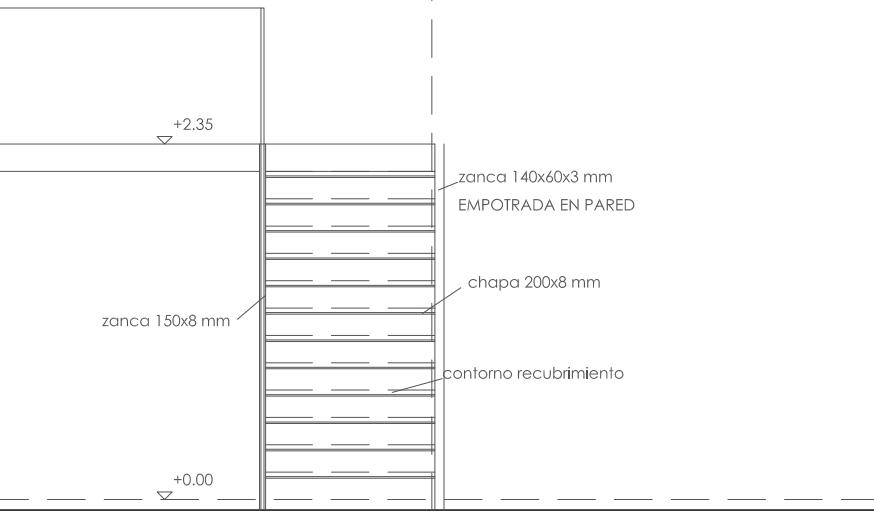

DESARROLLO ESCALERA

IMPORTANTE: SE ESTUDIARÁN TODOS LOS APOYOS EN OBRA


ESTO ES UN ESQUEMA GENERAL. PARA LA ELABORACIÓN DE LOS PLANOS DE TALLER SE TOMARÁN MEDIDAS EN OBRA

ACCIONES GRAVITATORIAS (KN/m ²)		CTE SE-AE	
ELEMENTO	TIPO DE FORJADO		ESCALERA HORMIGÓN
	CHAPA COLABORANTE	ESCALERA HORMIGÓN	
LOSA 10cm (incluso chapa 1mm)	1,73		
LOSA 12cm.		3,00	
PAVIMENTO	1,50		0.80
SOBRECARGA DE USO	3,00		3,00
TOTAL KN/M ²	6,23		6,80

TODAS LAS MEDIDAS SE COMPROBARAN EN OBRA

CUADRO DE CARACTERÍSTICAS DEL ACERO		CTE DB SE-A	
CARACTERÍSTICAS DE LOS MATERIALES S275JR			
TIPOS SERIE		LIMITE ELÁSTICO 275 N/mm ²	
Perfiles laminados en caliente y tubulares.		MODULO ELASTICIDAD 210.000 N/mm ²	
MODULO E. TRANSVERSAL 81.000 N/mm ²			
COEFICIENTE DE POISSON. 0.30			
TIPOS DE ACCIÓN		COEFICIENTES DE SEGURIDAD	
PERMANENTE		EFFECTO FAVORABLE	EFFECTO DESFAVORABLE
NORMAL		$\gamma_g = 0.80$	$\gamma_g = 1.35$
NO PERMANENTE		$\gamma_g = 0.00$	$\gamma_g = 1.50$

PLANTA

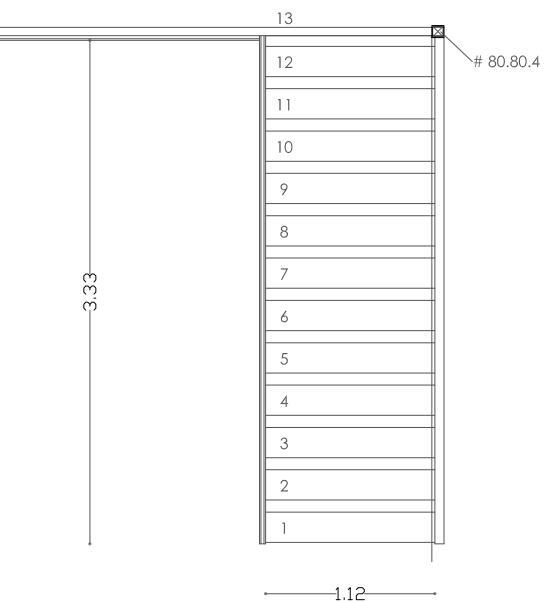

**PROYECTO BÁSICO
Y DE EJECUCIÓN**

-
ESTRUCTURAS
escalera 1


escala 1:50

N


E2.01

REFORMA DE PORTAL
SUPRESIÓN DE BARRERAS ARQUITECTÓNICAS
SUSTITUCIÓN DE ASCENSORES

SECCION 1

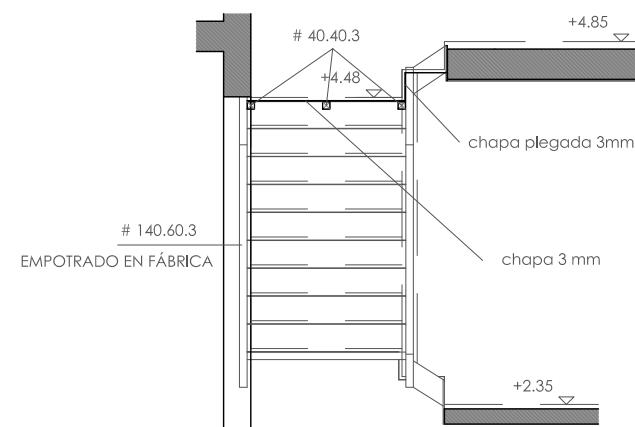

SECCION 2

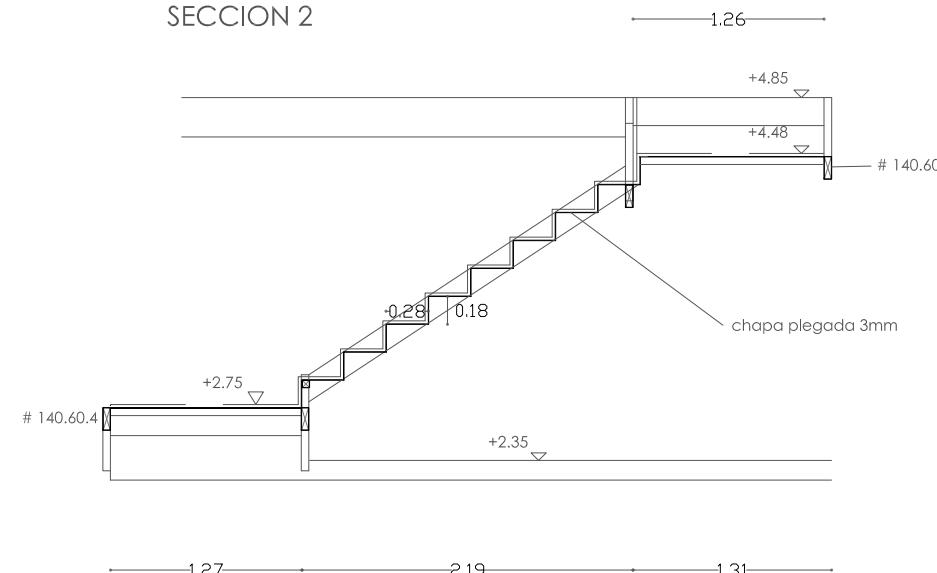

SITUACIÓN
Calle Emilio Arrieta 25
Pamplona, NAVARRA

LA PROPIEDAD
Copropietarios Calle Emilio Arrieta 25
Pamplona, NAVARRA

FECHA
Febrero 2012



MRM ARQUITECTOS S.L.P.
Miguel Alonso Flamarique
Roberto Erviti Machain
Mamen Escorihuela Viales


C/ Puente de Miluze, nº12 bajo
31012 Pamplona, Navarra
[T+F] 948 074407

www.mrmarquitectos.com
mrm@mrmarquitectos.com

COLEGIO OFICIAL DE ARQUITECTOS VASCO-NAVARRO 24/04/2012
EUSKAL HERRIKO ARKIETKOEN ELKARGO OFIZIALA VISADO

Antes de imprimir o copiar este documento, por favor lea las condiciones de uso.

PLANTA

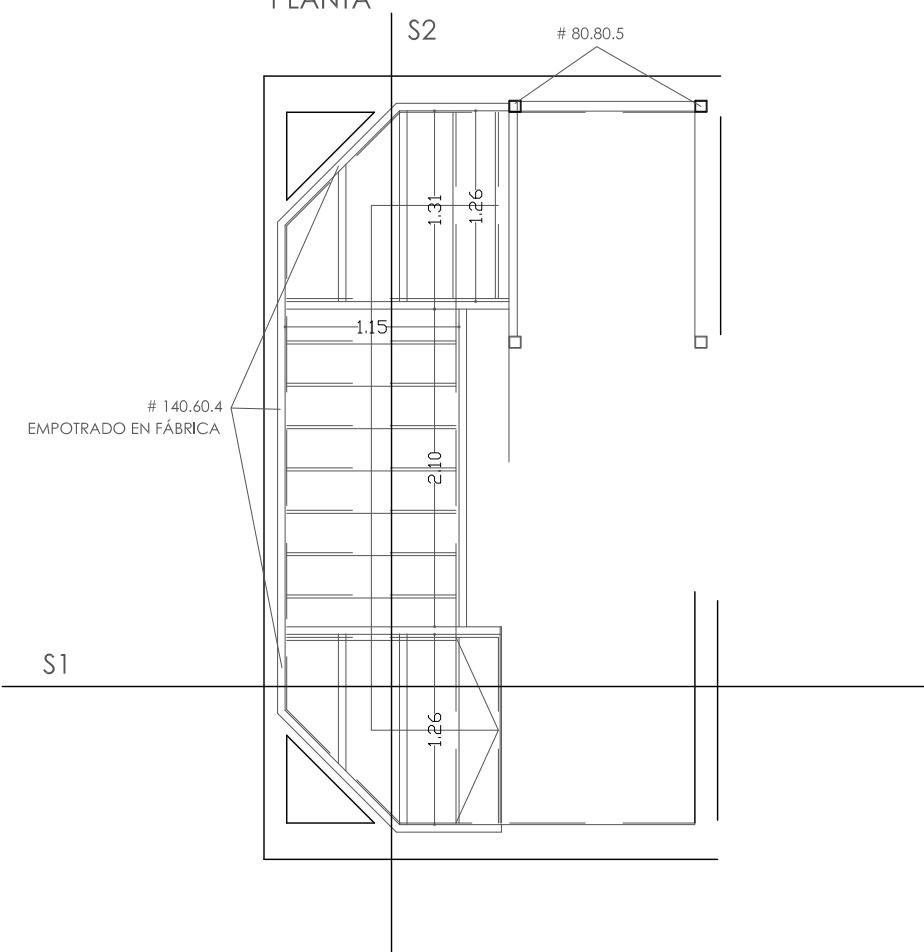

DESARROLLO ESCALERA

IMPORTANTE: SE ESTUDIARÁN TODOS LOS APOYOS EN OBRA
ESTO ES UN ESQUEMA GENERAL. PARA LA ELABORACIÓN DE LOS PLANOS DE TALLER SE TOMARÁN MEDIDAS EN OBRA

ELEMENTO	CTE SE-AE	
	TIPO DE FORJADO	ESCALERA HORMIGÓN
LOSA 10cm (incluso chapa 1mm)	1,73	
LOSA 12cm.		3,00
PAVIMENTO	1,50	0,80
SOBRECARGA DE USO	3,00	3,00
TOTAL KN/M2	6,23	6,80


TODAS LAS MEDIDAS SE COMPROBARAN EN OBRA

CUADRO DE CARACTERÍSTICAS DEL ACERO		CTE DB SE-A
CARACTERÍSTICAS DE LOS MATERIALES S275JR		
TIPOS SERIE	LIMITE ELÁSTICO 275 N/mm ²	
Perfiles laminados en caliente y tubulares.	MODULO ELASTICIDAD 210.000 N/mm ²	
	MODULO E. TRANSVERSAL 81.000 N/mm ²	
	COEFICIENTE DE POISSON, 0,30	
TIPOS DE ACCIÓN	NIVEL DE CONTROL	COEFICIENTES DE SEGURIDAD
PERMANENTE NORMAL		EFFECTO FAVORABLE EFECTO DESFAVORABLE
		$\gamma_g =$ 0,80 $\gamma_g =$ 1,35
		$\gamma_g =$ 0,00 $\gamma_g =$ 1,50

PROYECTO BÁSICO
Y DE EJECUCIÓN

ESTRUCTURAS
escalera 2

escala 1:50

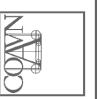

E2.02



REFORMA DE PORTAL
SUPRESIÓN DE BARRERAS ARQUITECTÓNICAS
SUSTITUCIÓN DE ASCENSORES

SITUACIÓN
Calle Emilio Arrieta 25
Pamplona, NAVARRA

LA PROPIEDAD
Copropietarios Calle Emilio Arrieta 25
Pamplona, NAVARRA

FECHA
Febrero 2012

mrm
arquitectos

C/ Puente de Miluze, nº12 bajo
31012 Pamplona, Navarra
[T+F] 948 074407

www.mrmarquitectos.com
mrm@mrmarquitectos.com

24/04/2012
VISADO

Antes de imprimir o copiar este documento, por favor borrar las líneas negras. El medio ambiente es cosa de todos.

COLEGIO OFICIAL DE ARQUITECTOS VASCO-NAVARRO
EUSKAL HERRIKO ARKIETKOEN ELKARGO OFIZIALA
DELEGACIÓN EN NAVARRA



Prohibida la reproducción total o parcial salvo autorización expresa a/o MRM Arquitectos S.L. I.C.P.D



PROYECTO BÁSICO
Y DE EJECUCIÓN

PLANTA ACCESO Y ENTREPLANTA
cota +0.00m y +2.35 m

escala 1:50



A 1.01

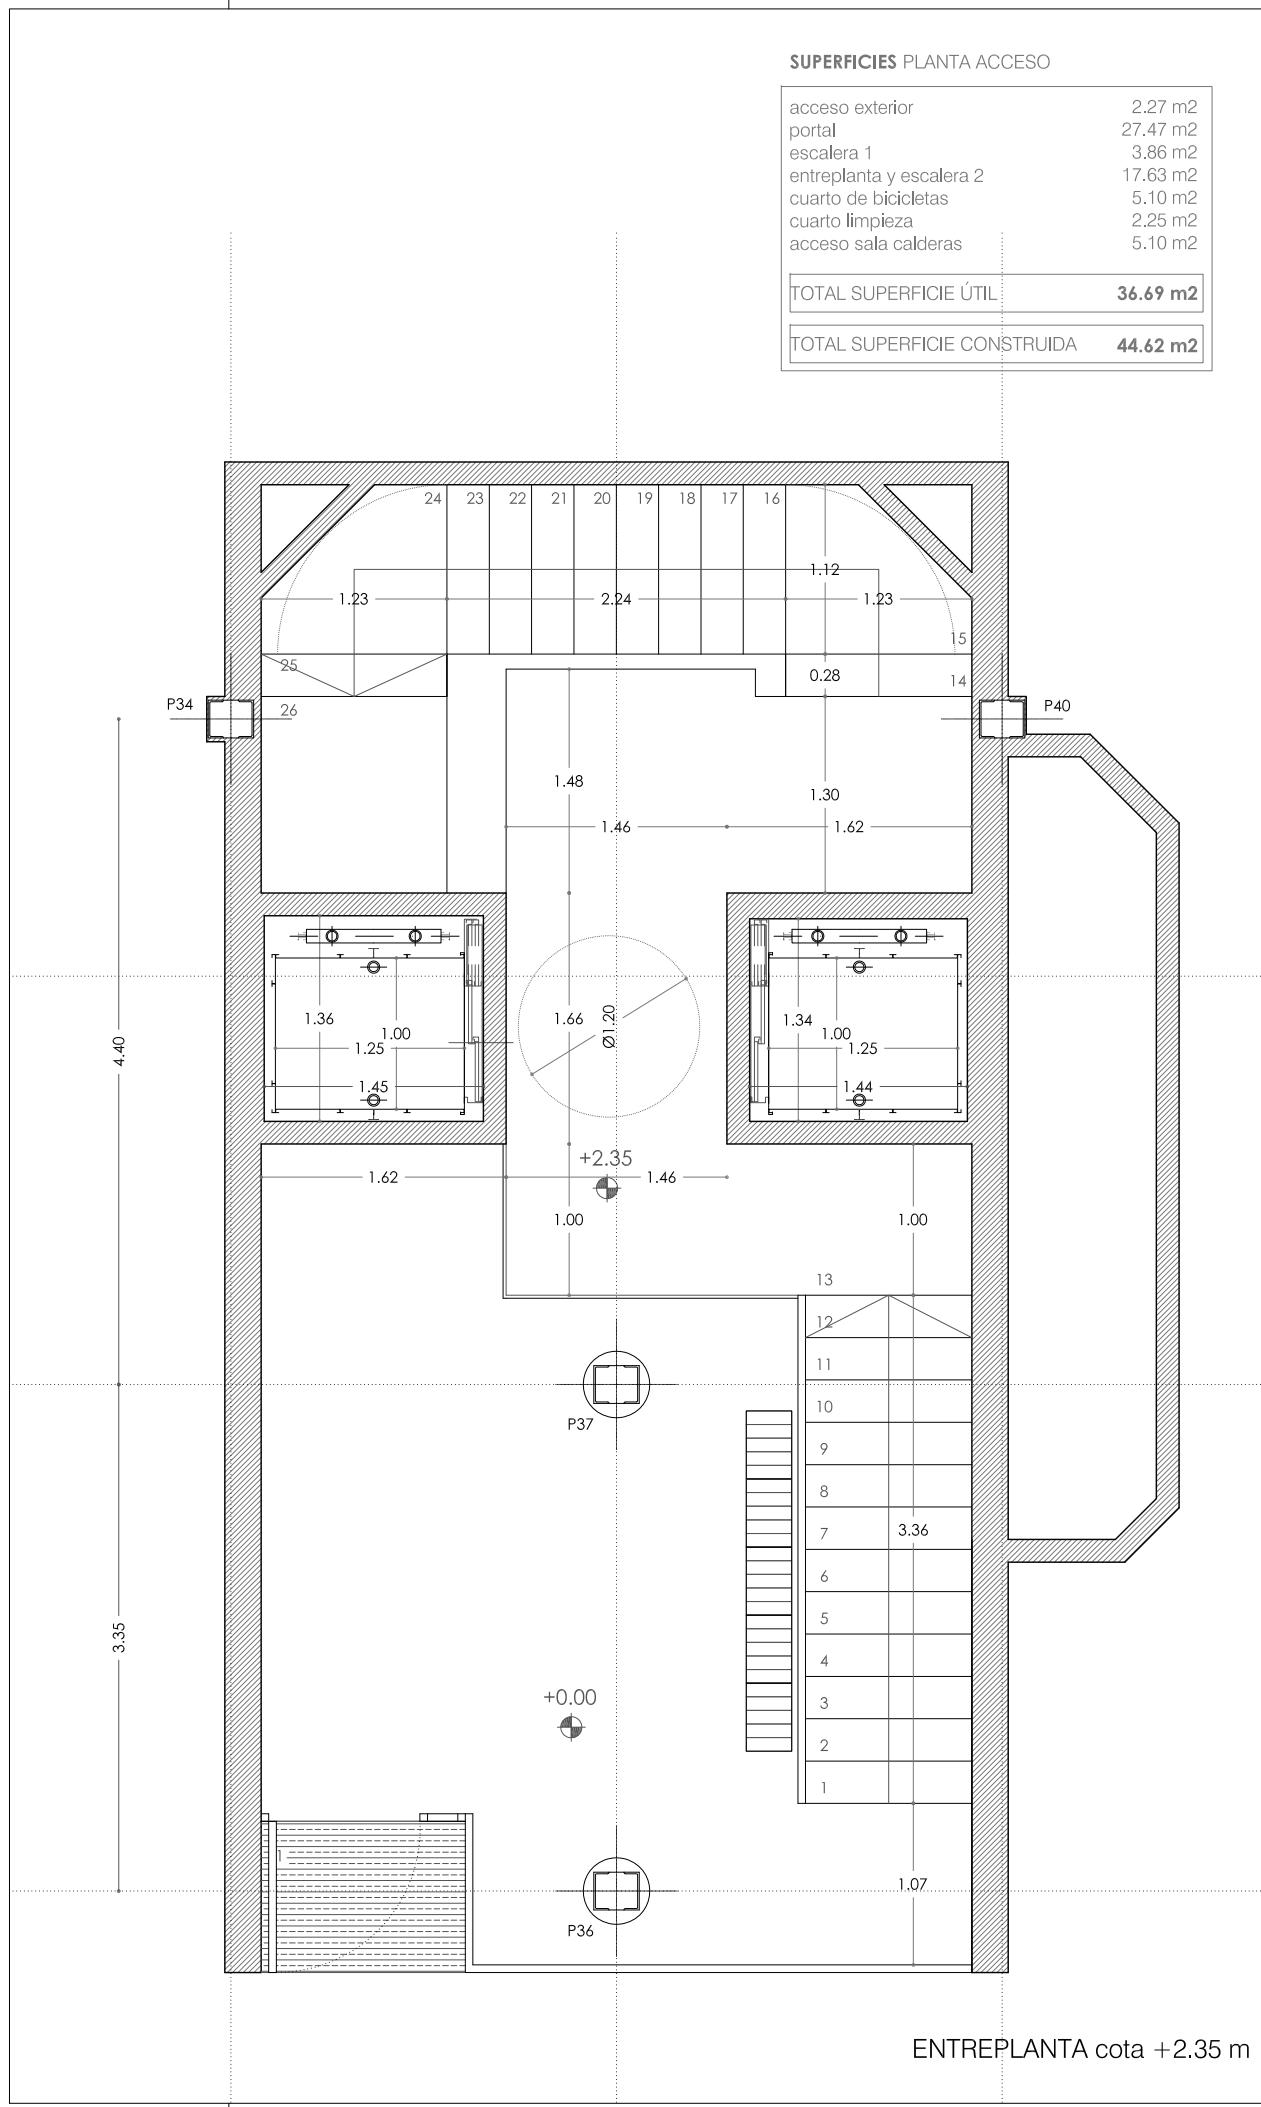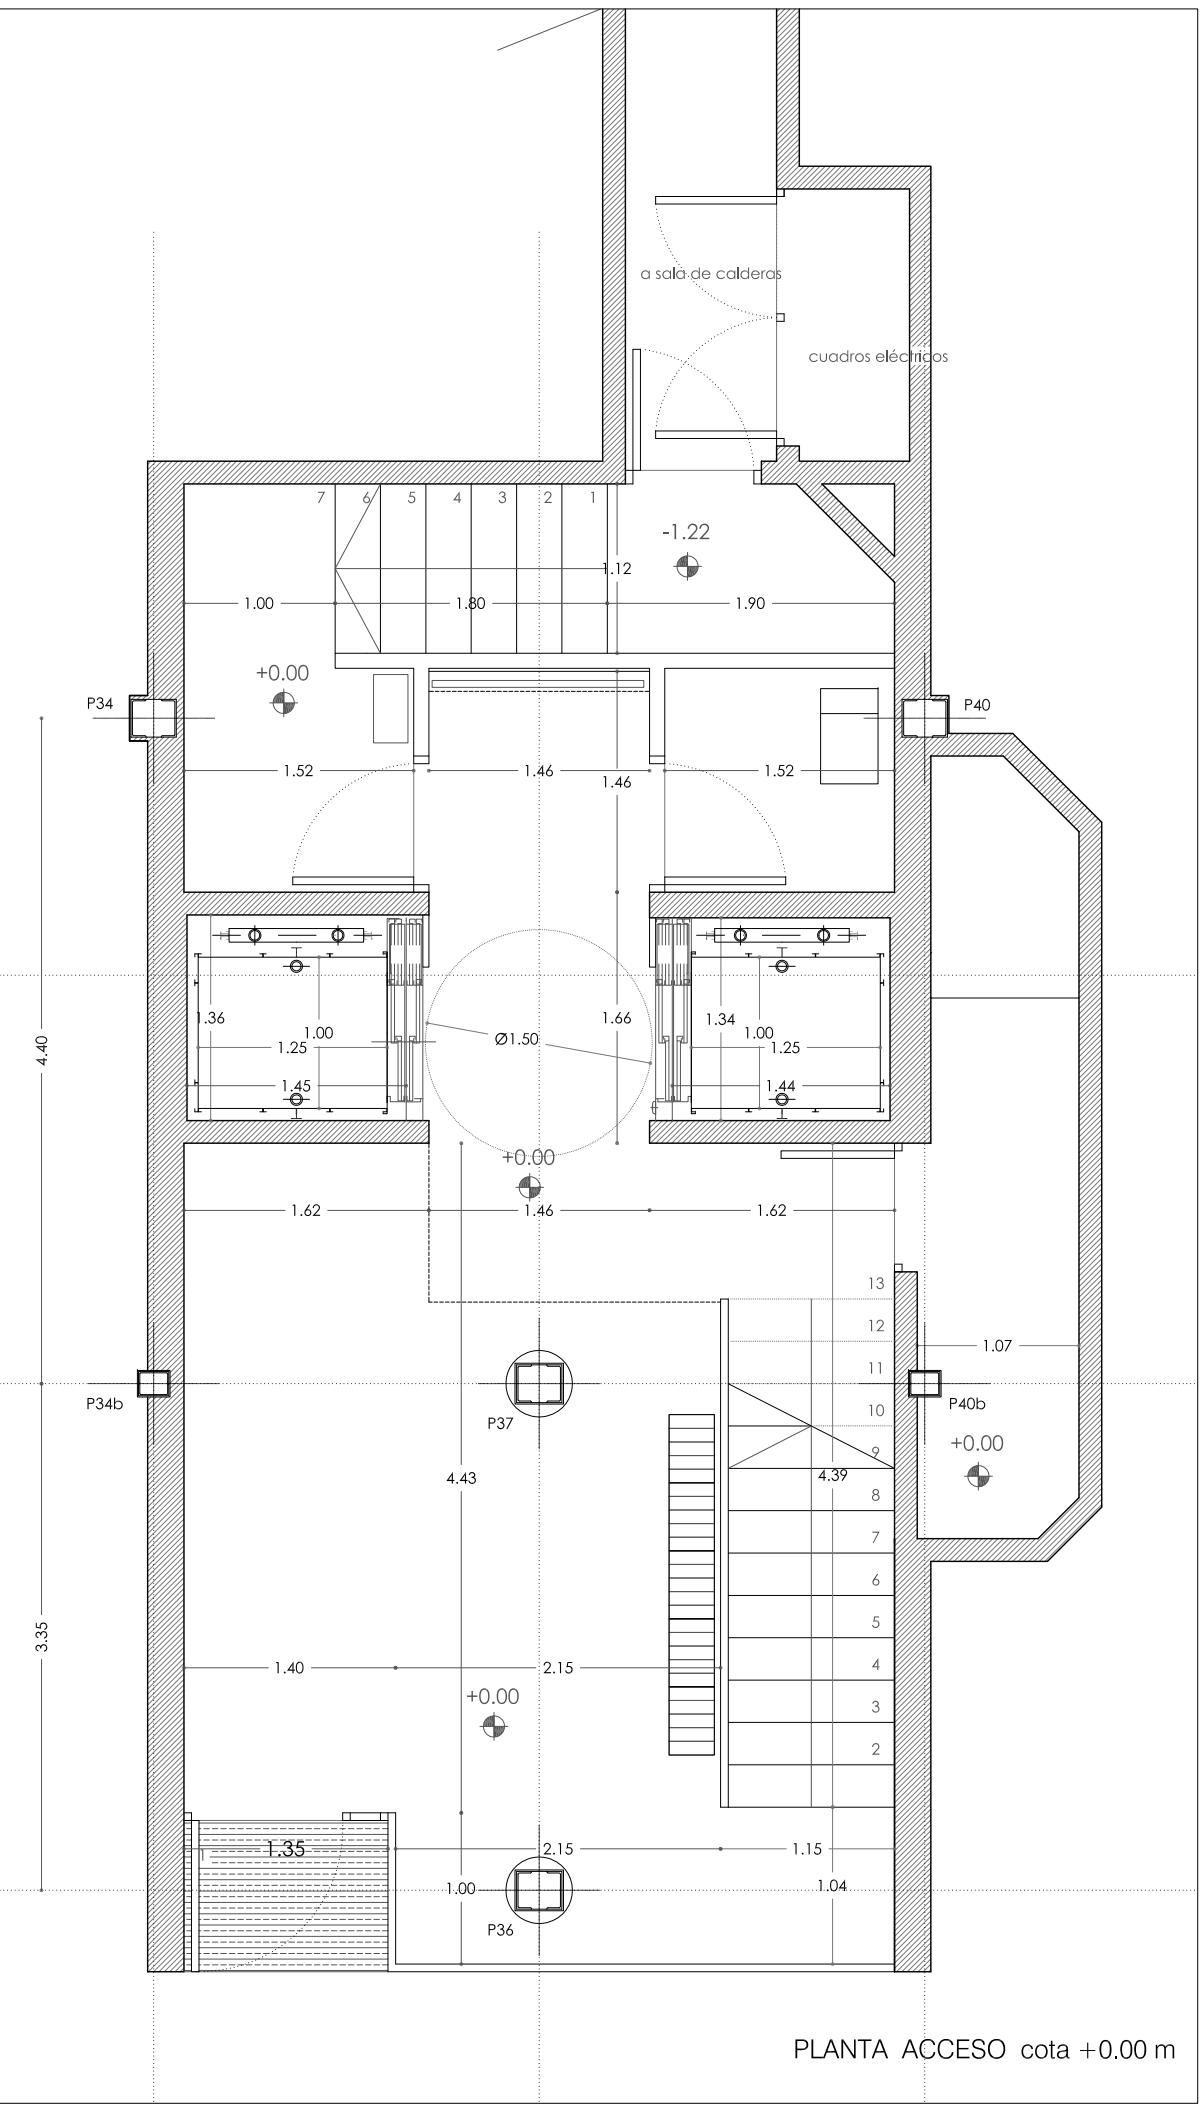

REFORMA DE PORTAL
SUPRESIÓN DE BARRERAS ARQUITECTÓNICAS
SUSTITUCIÓN DE ASCENSORES

SITUACIÓN
Calle Emilio Arrieta 25
Pamplona, NAVARRA

LA PROPIEDAD
Copropietarios Calle Emilio Arrieta 25
Pamplona, NAVARRA

FECHA
Febrero 2012

mrm
arquitectos


C/ Puente de Miluze, nº12 bajo
31012 Pamplona, Navarra
[T+F] 948 074407

www.mrmarquitectos.com
mrm@mrmarquitectos.com

24/04/2012
VISADO

Antes de imprimir o copiar este documento, por favor borrar el número de teléfono.

COLEGIO OFICIAL DE ARQUITECTOS VASCO-NAVARRO
EUSKAL HERRIKO ARKIETKOEN ELKARGO OFIZIALA
DELEGACIÓN EN NAVARRA

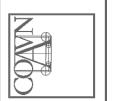



Prohibida la reproducción total o parcial sin autorización expresa de MRM Arquitectos S.L. I.C.P.D.

PROYECTO BÁSICO
Y DE EJECUCIÓN

PLANTA PRIMERA Y TIPO
cota +4.75 m a 19.75 m

escala 1:50

A 1.02 N

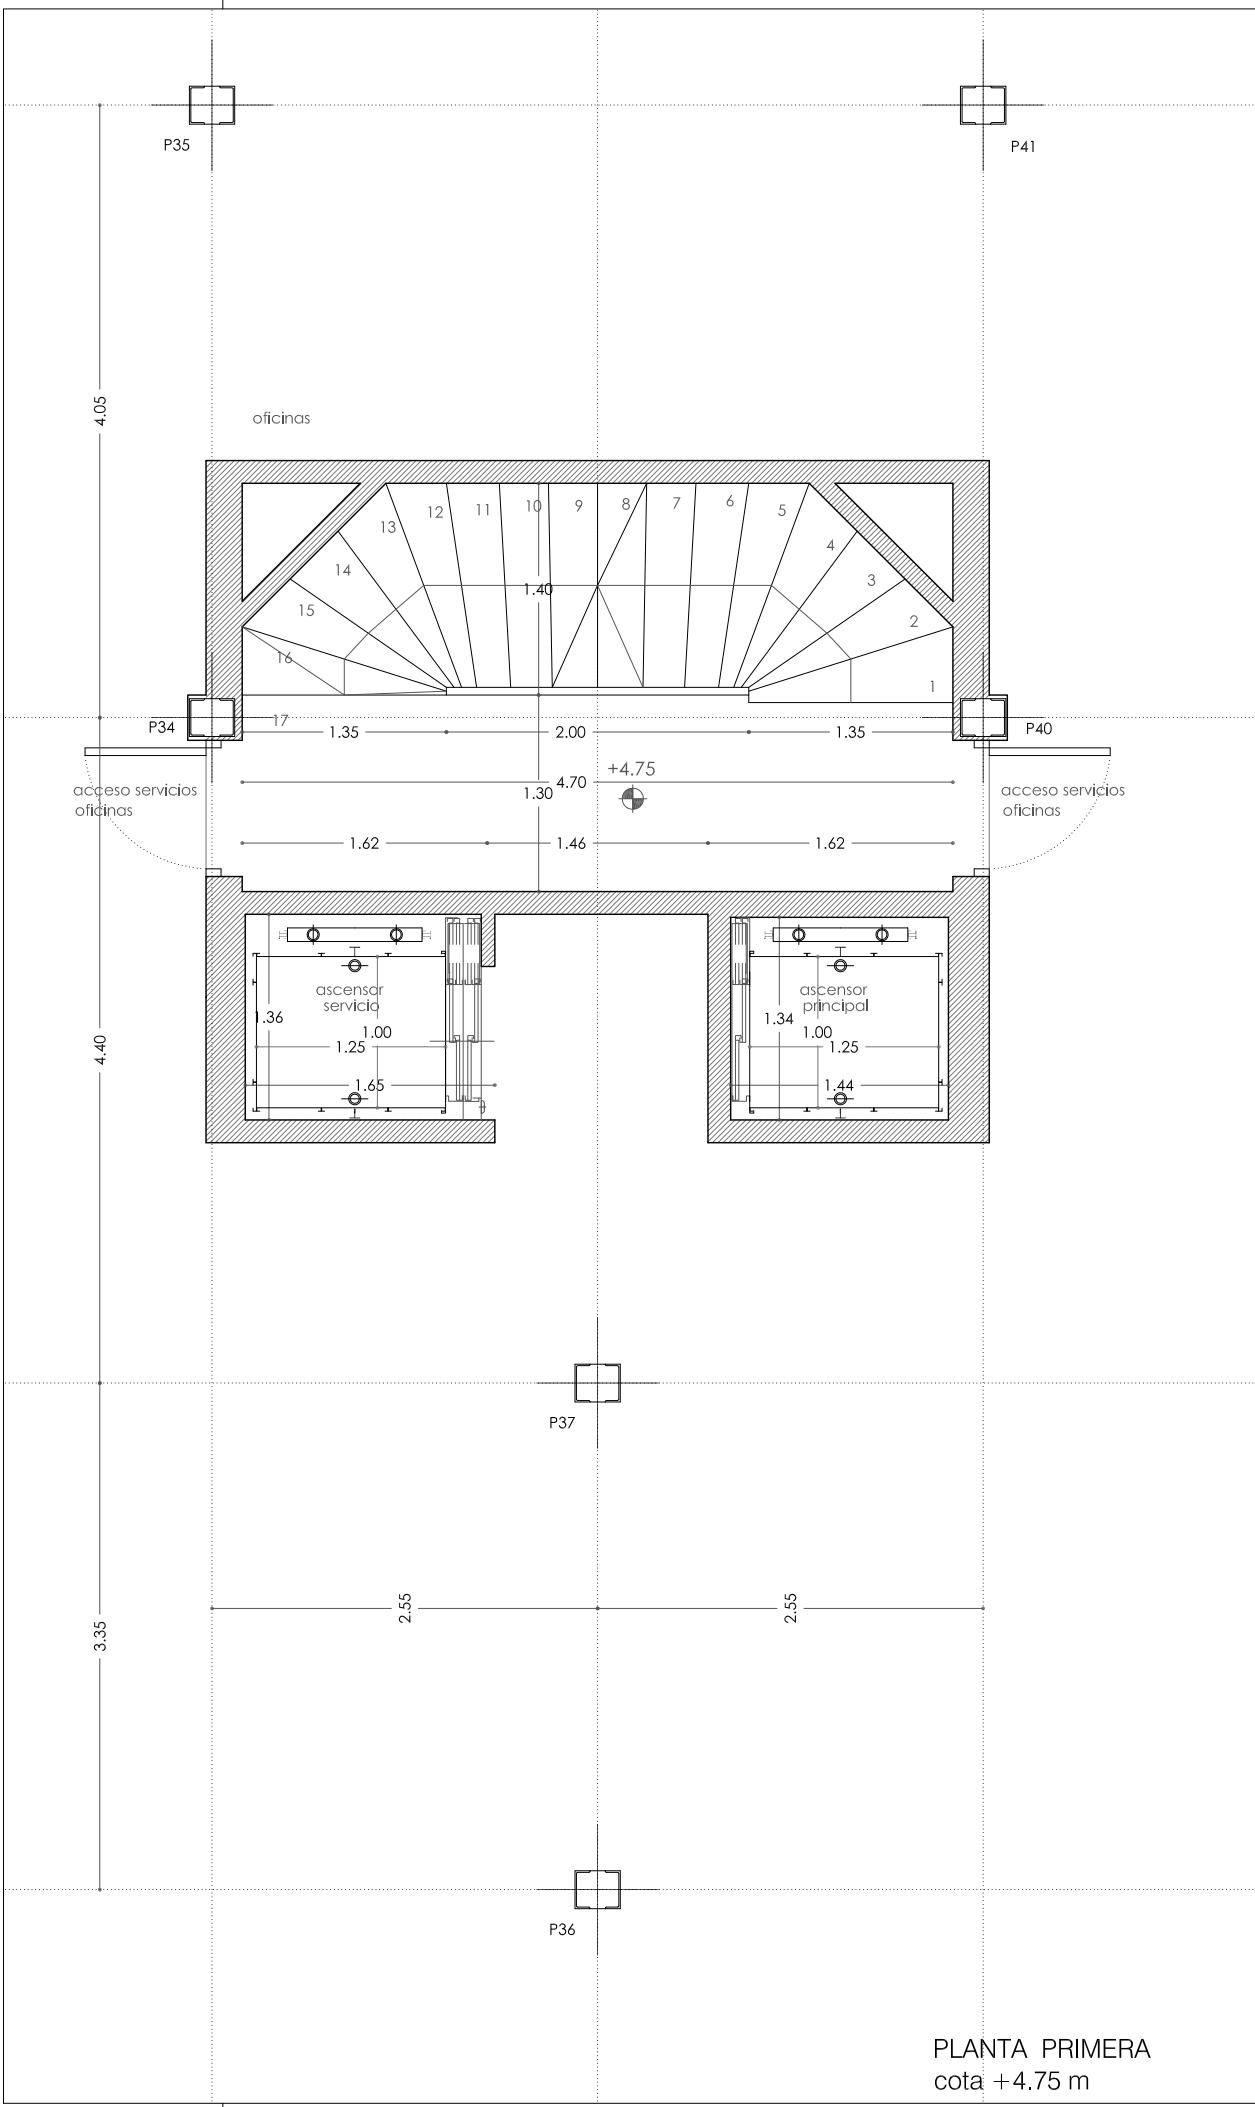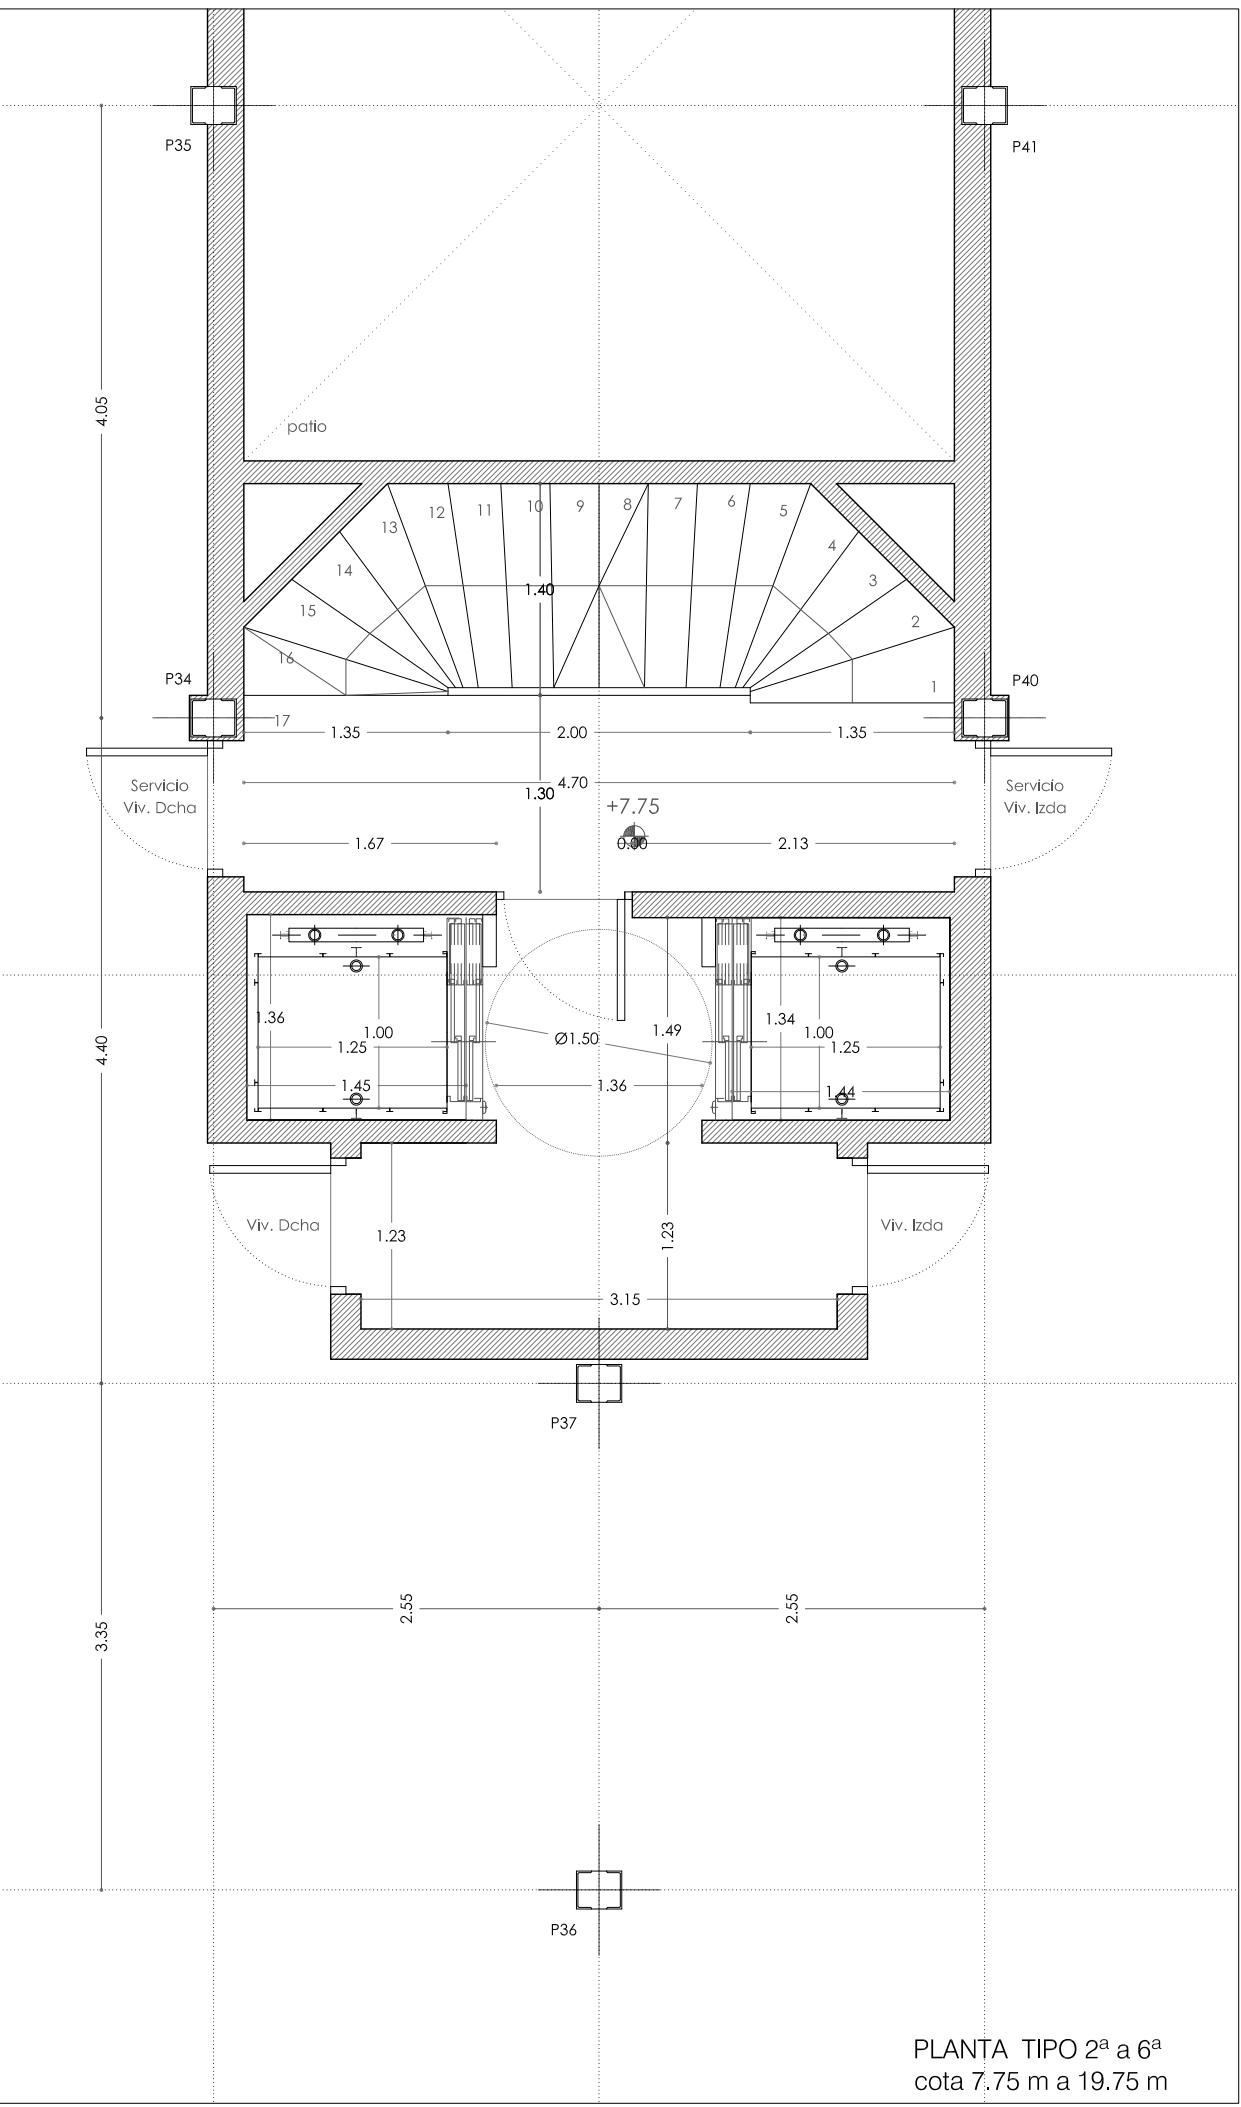

REFORMA DE PORTAL
SUPRESIÓN DE BARRERAS ARQUITECTÓNICAS
SUSTITUCIÓN DE ASCENSORES

SITUACIÓN
Calle Emilio Arrieta 25
Pamplona, NAVARRA

LA PROPIEDAD
Copropietarios Calle Emilio Arrieta 25
Pamplona, NAVARRA

FECHA
Febrero 2012

mrm
arquitectos

MRM ARQUITECTOS S.L.P.
Miguel Alonso Flamarique
Roberto Erviti Machain
Mamen Escorihuela Vitales

C/ Puente de Miluze, nº12 bajo
31012 Pamplona, Navarra
[T+F] 948 074407



www.mrmarquitectos.com
mrm@mrmarquitectos.com

VISADO
24/04/2012

COLEGIO OFICIAL DE ARQUITECTOS VASCO-NAVARRO
EUSKAL HERRIKO ARKIETKOEN ELKARGO OFIZIALA
DELEGACIÓN EN NAVARRA

Antes de imprimir o copiar este documento, por favor borrar el número de teléfono. El medio ambiente es cosa de todos.

Prohibida la reproducción total o parcial salvo autorización expresa a MRM Arquitectos S.L.P. I.C.D.

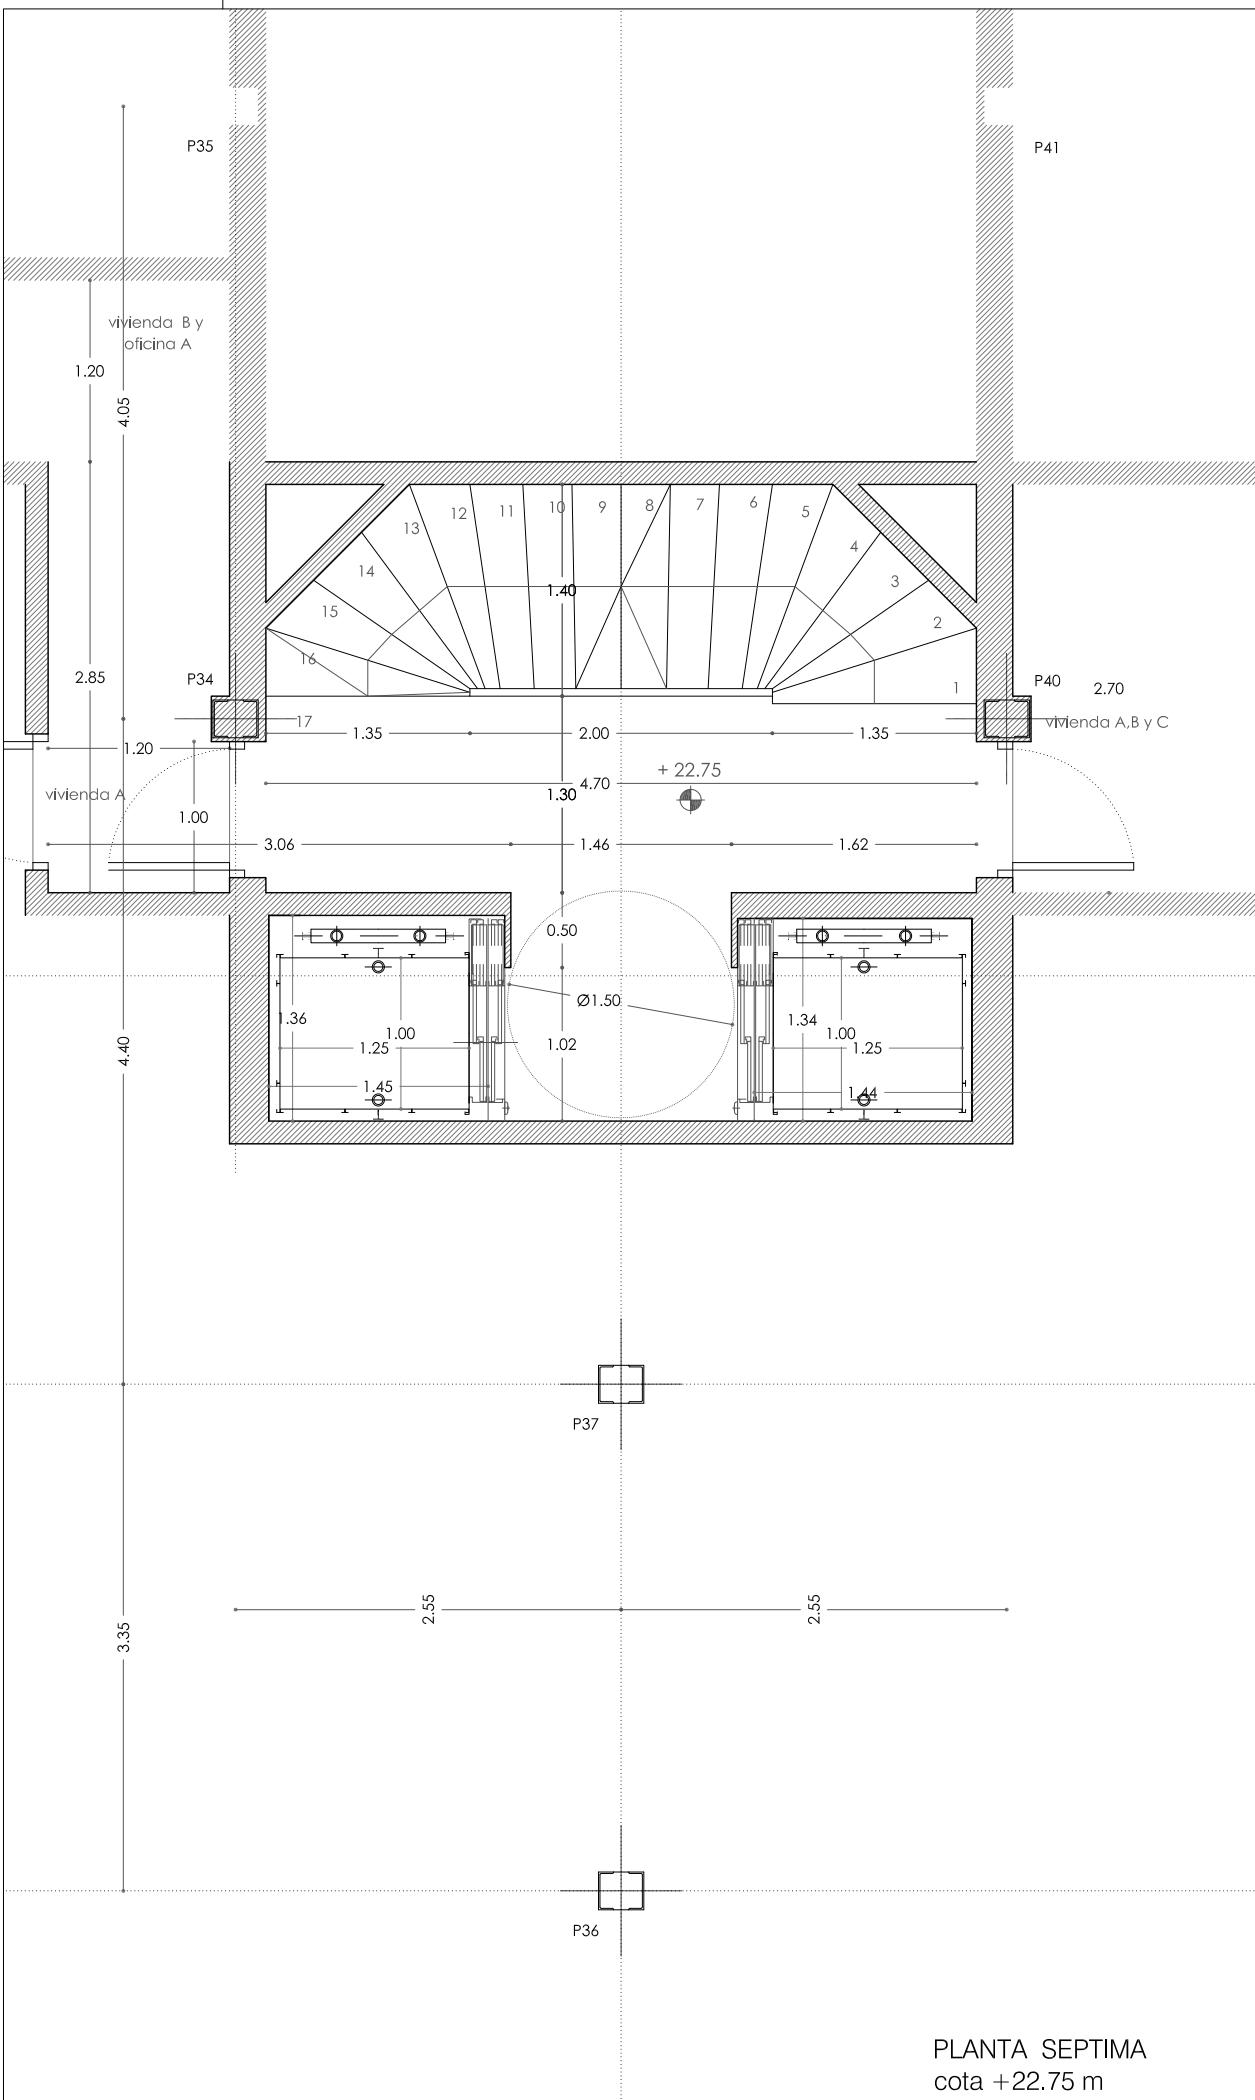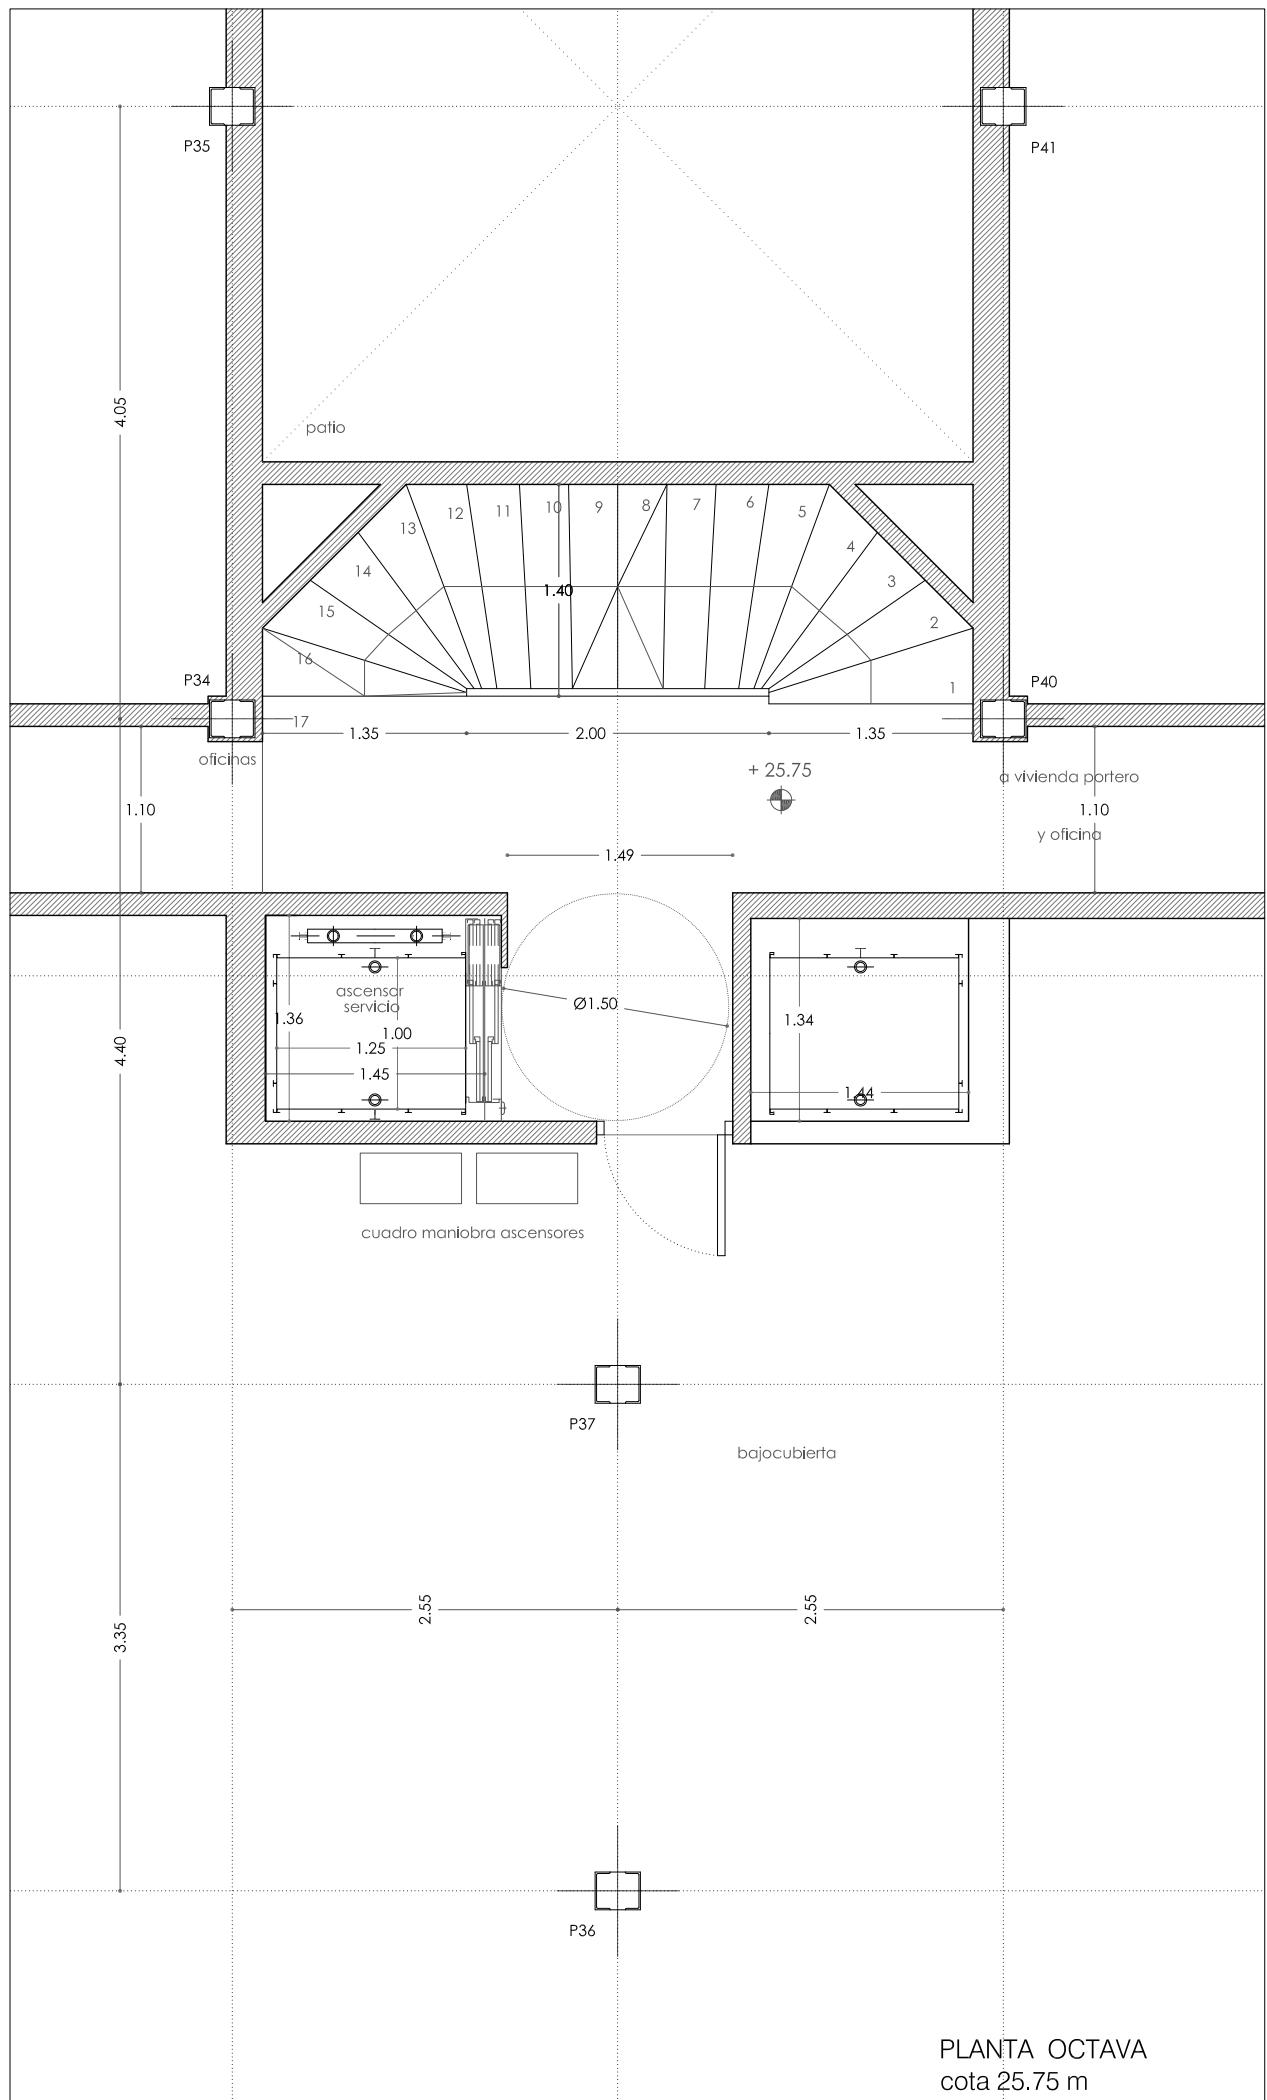

PROYECTO BÁSICO
Y DE EJECUCIÓN

PLANTA SEPTIMA Y OCTAVA
cota +22.75 m y 25.75 m

escala 1:50

A 1.03 N

REFORMA DE PORTAL
SUPRESIÓN DE BARRERAS ARQUITECTÓNICAS
SUSTITUCIÓN DE ASCENSORES

SITUACIÓN
Calle Emilio Arrieta 25
Pamplona, NAVARRA

LA PROPIEDAD
Copropietarios Calle Emilio Arrieta 25
Pamplona, NAVARRA

FECHA
Febrero 2012

mrm
arquitectos

MRM ARQUITECTOS S.L.P.
Miguel Alonso Flamarique
Roberto Erviti Machain
Mamen Escorihuela Vitales

C/ Puente de Miluze, nº12 bajo
31012 Pamplona, Navarra
[T+F] 948 074407

www.mrmarquitectos.com
mrm@mrmarquitectos.com



Antes de imprimir o copiar este documento, por favor lea el aviso legal que aparece en la página 1.




PROYECTO BÁSICO
Y DE EJECUCIÓN


ALZADO Y SECCION 1a y 1b

escala 1:50

A 2.01

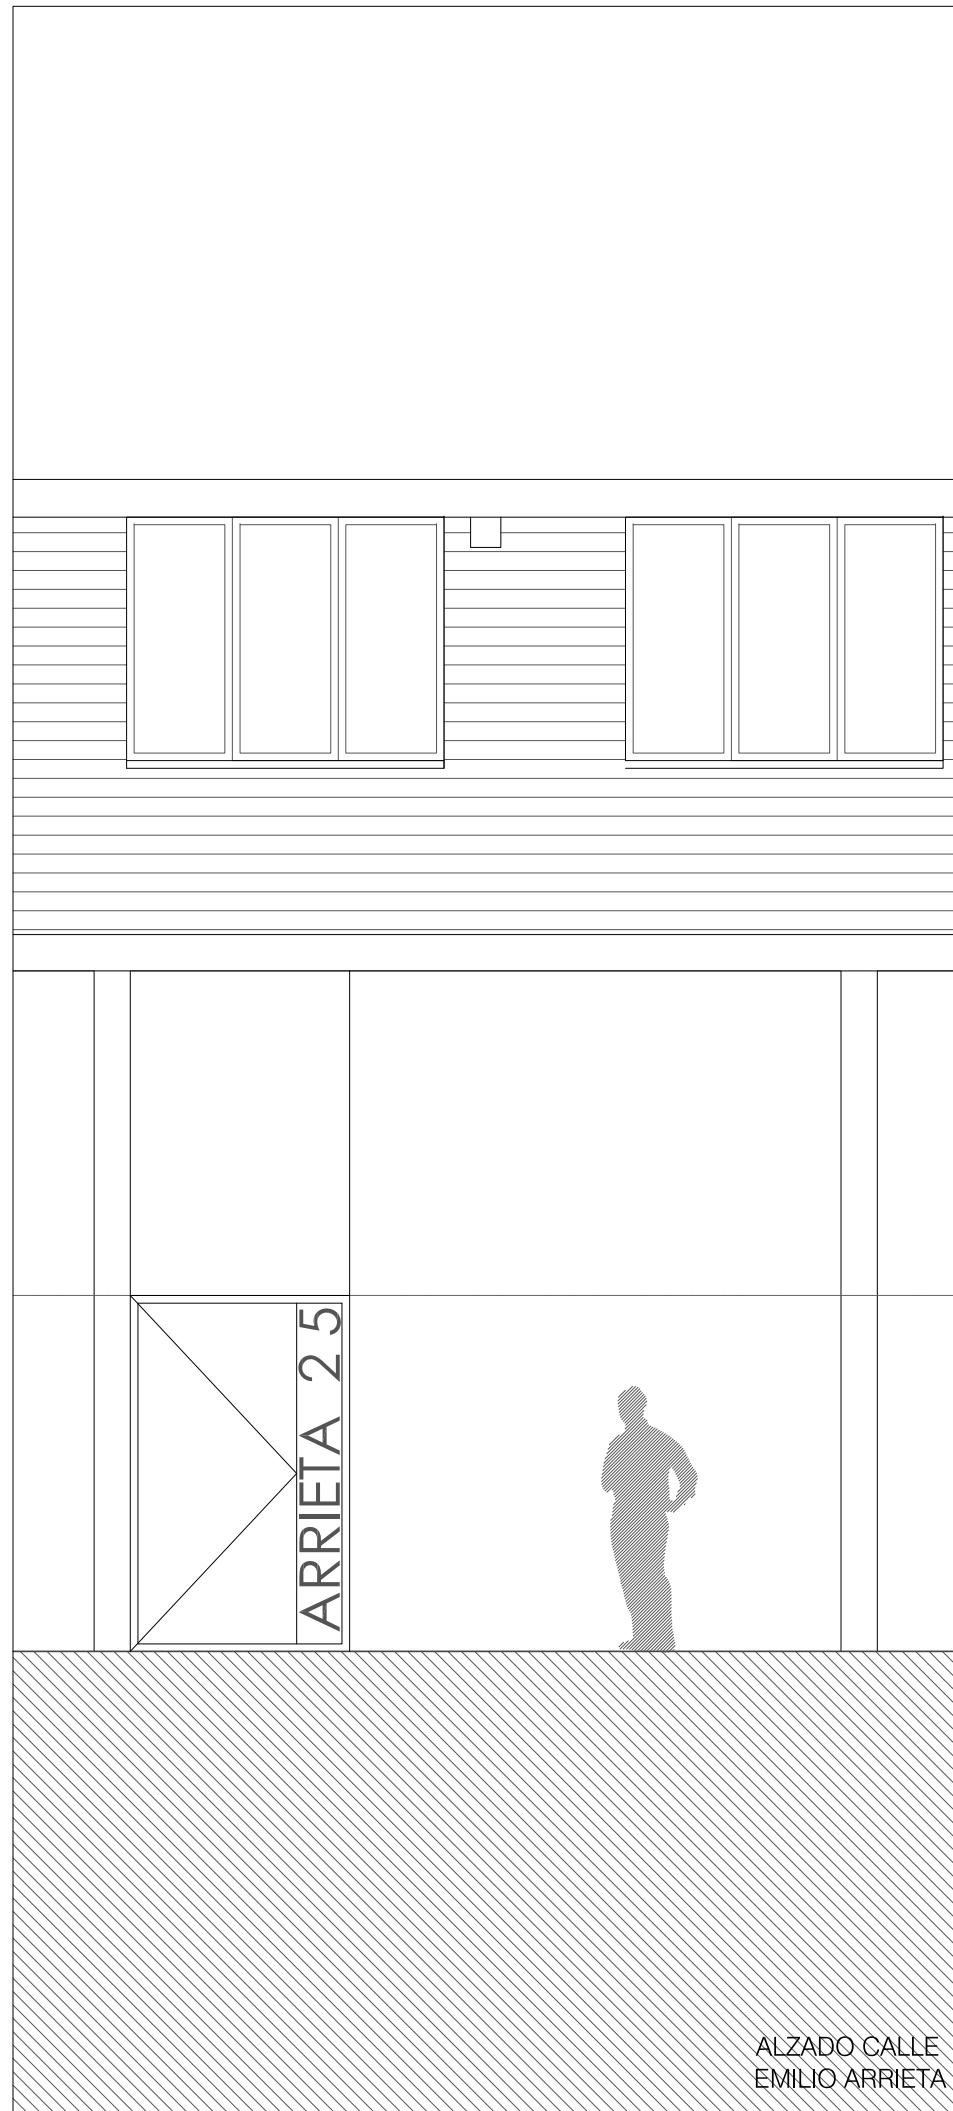


ALZADO CALLE
EMILIO ARRIBA

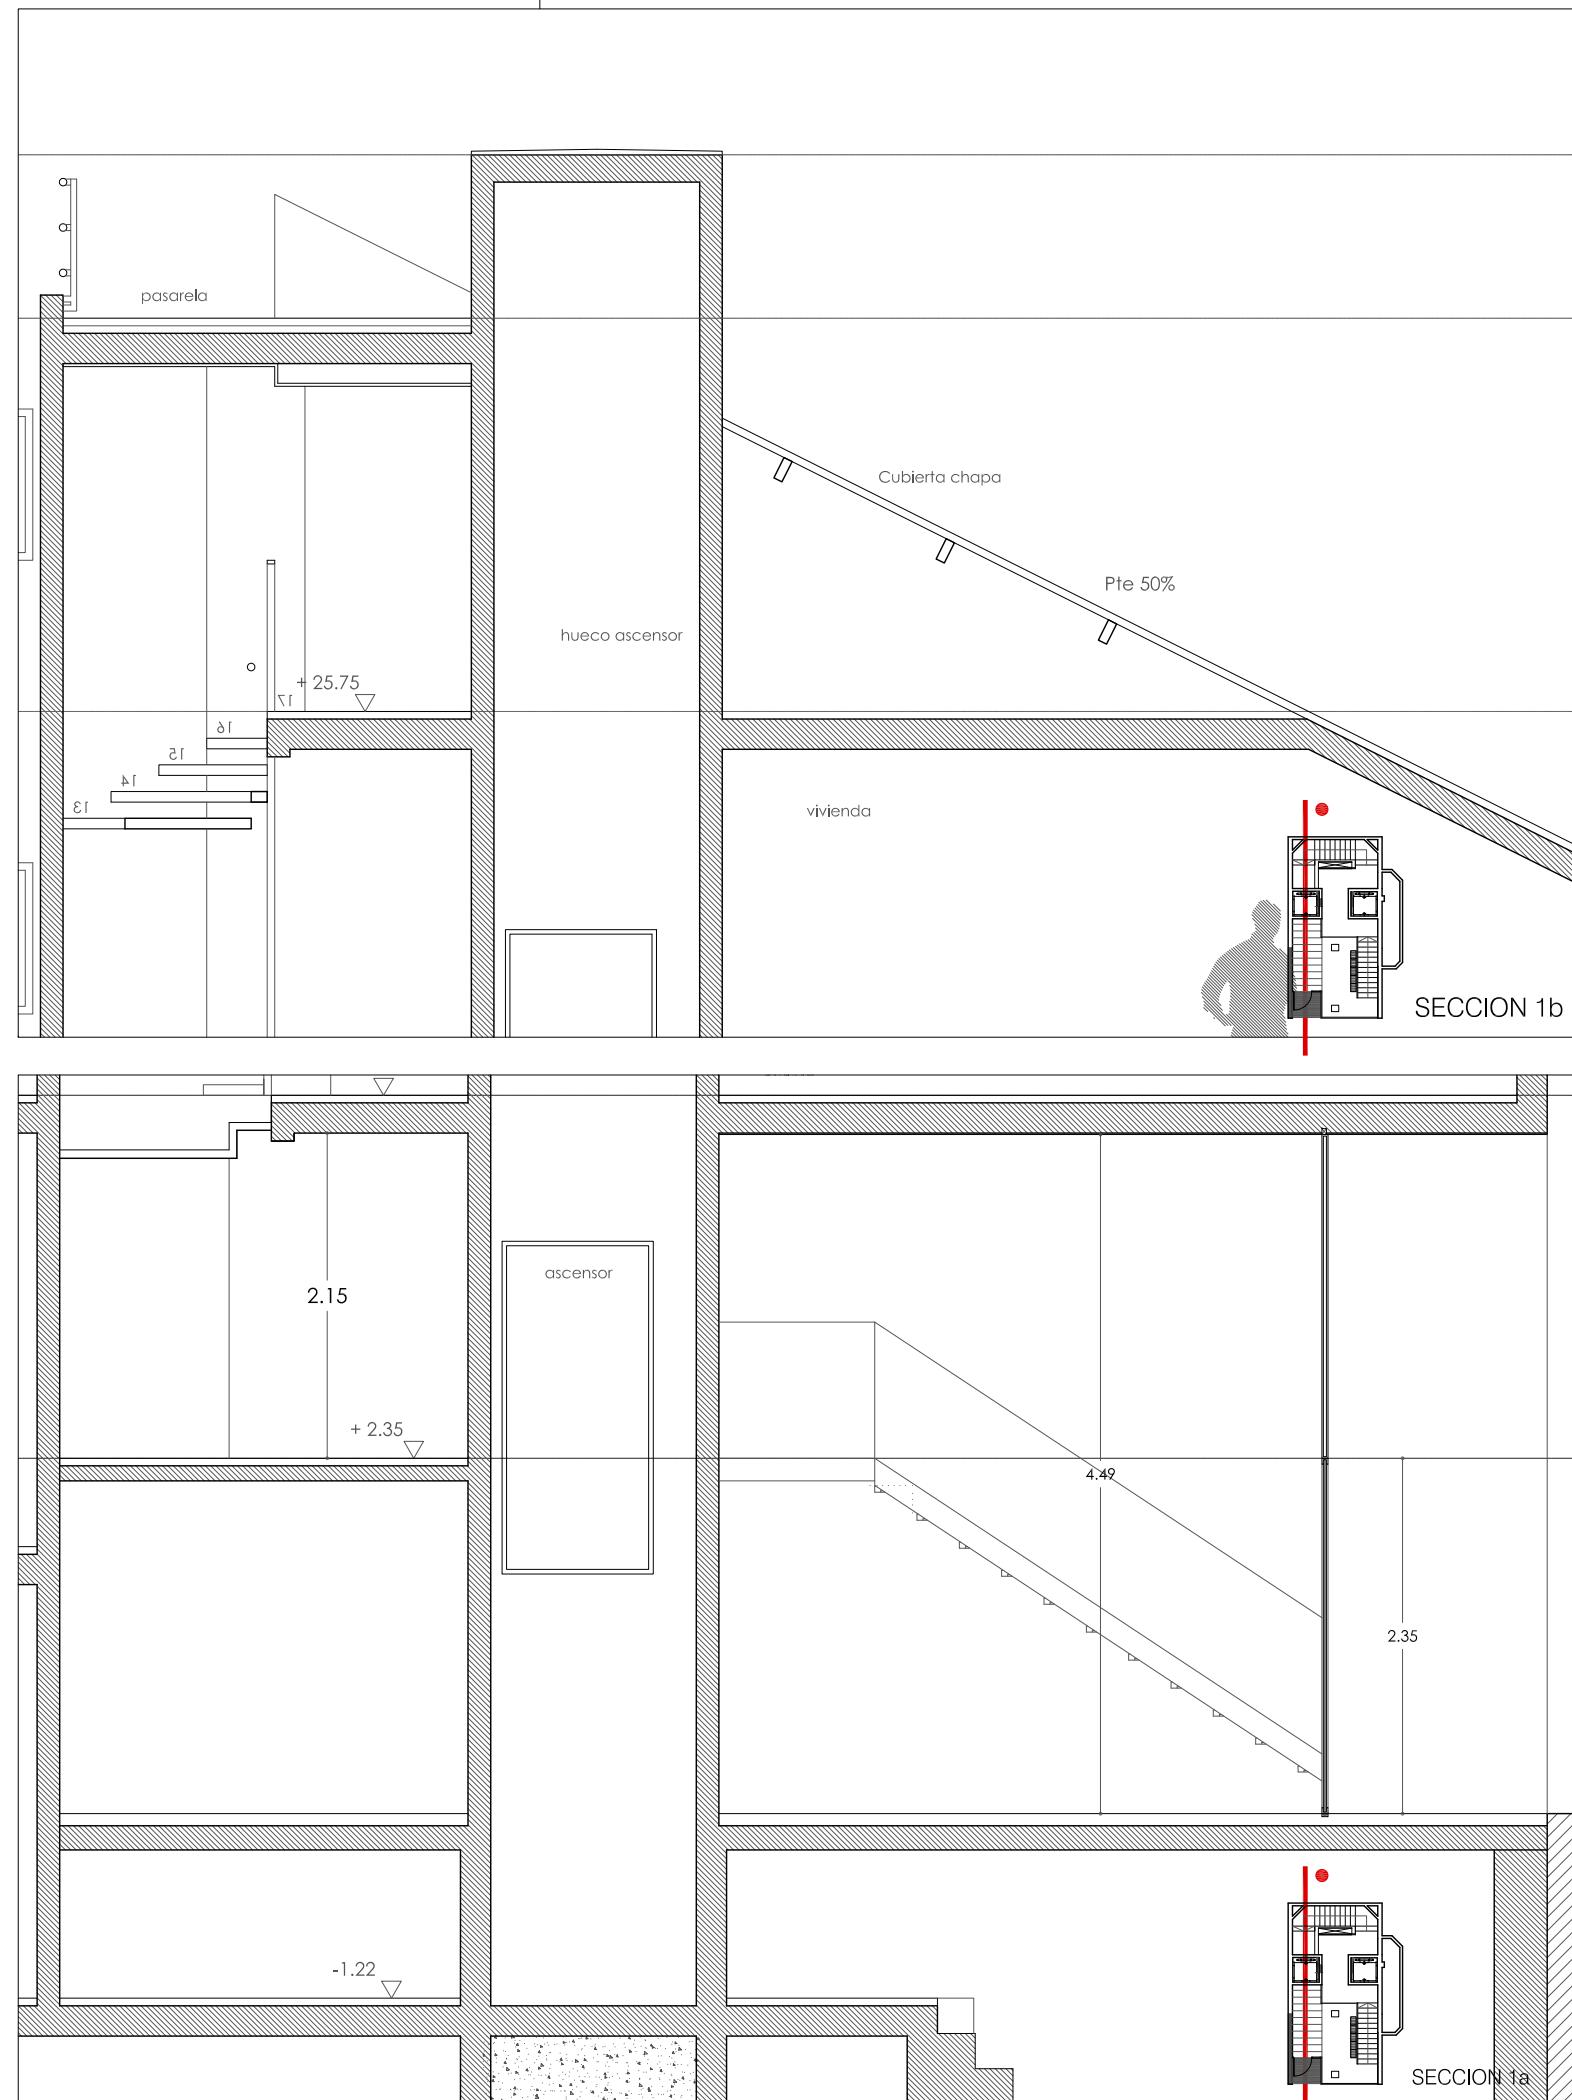

A 2.01

REFORMA DE PORTAL
SUPRESIÓN DE BARRERAS ARQUITECTÓNICAS
SUSTITUCIÓN DE ASCENSORES

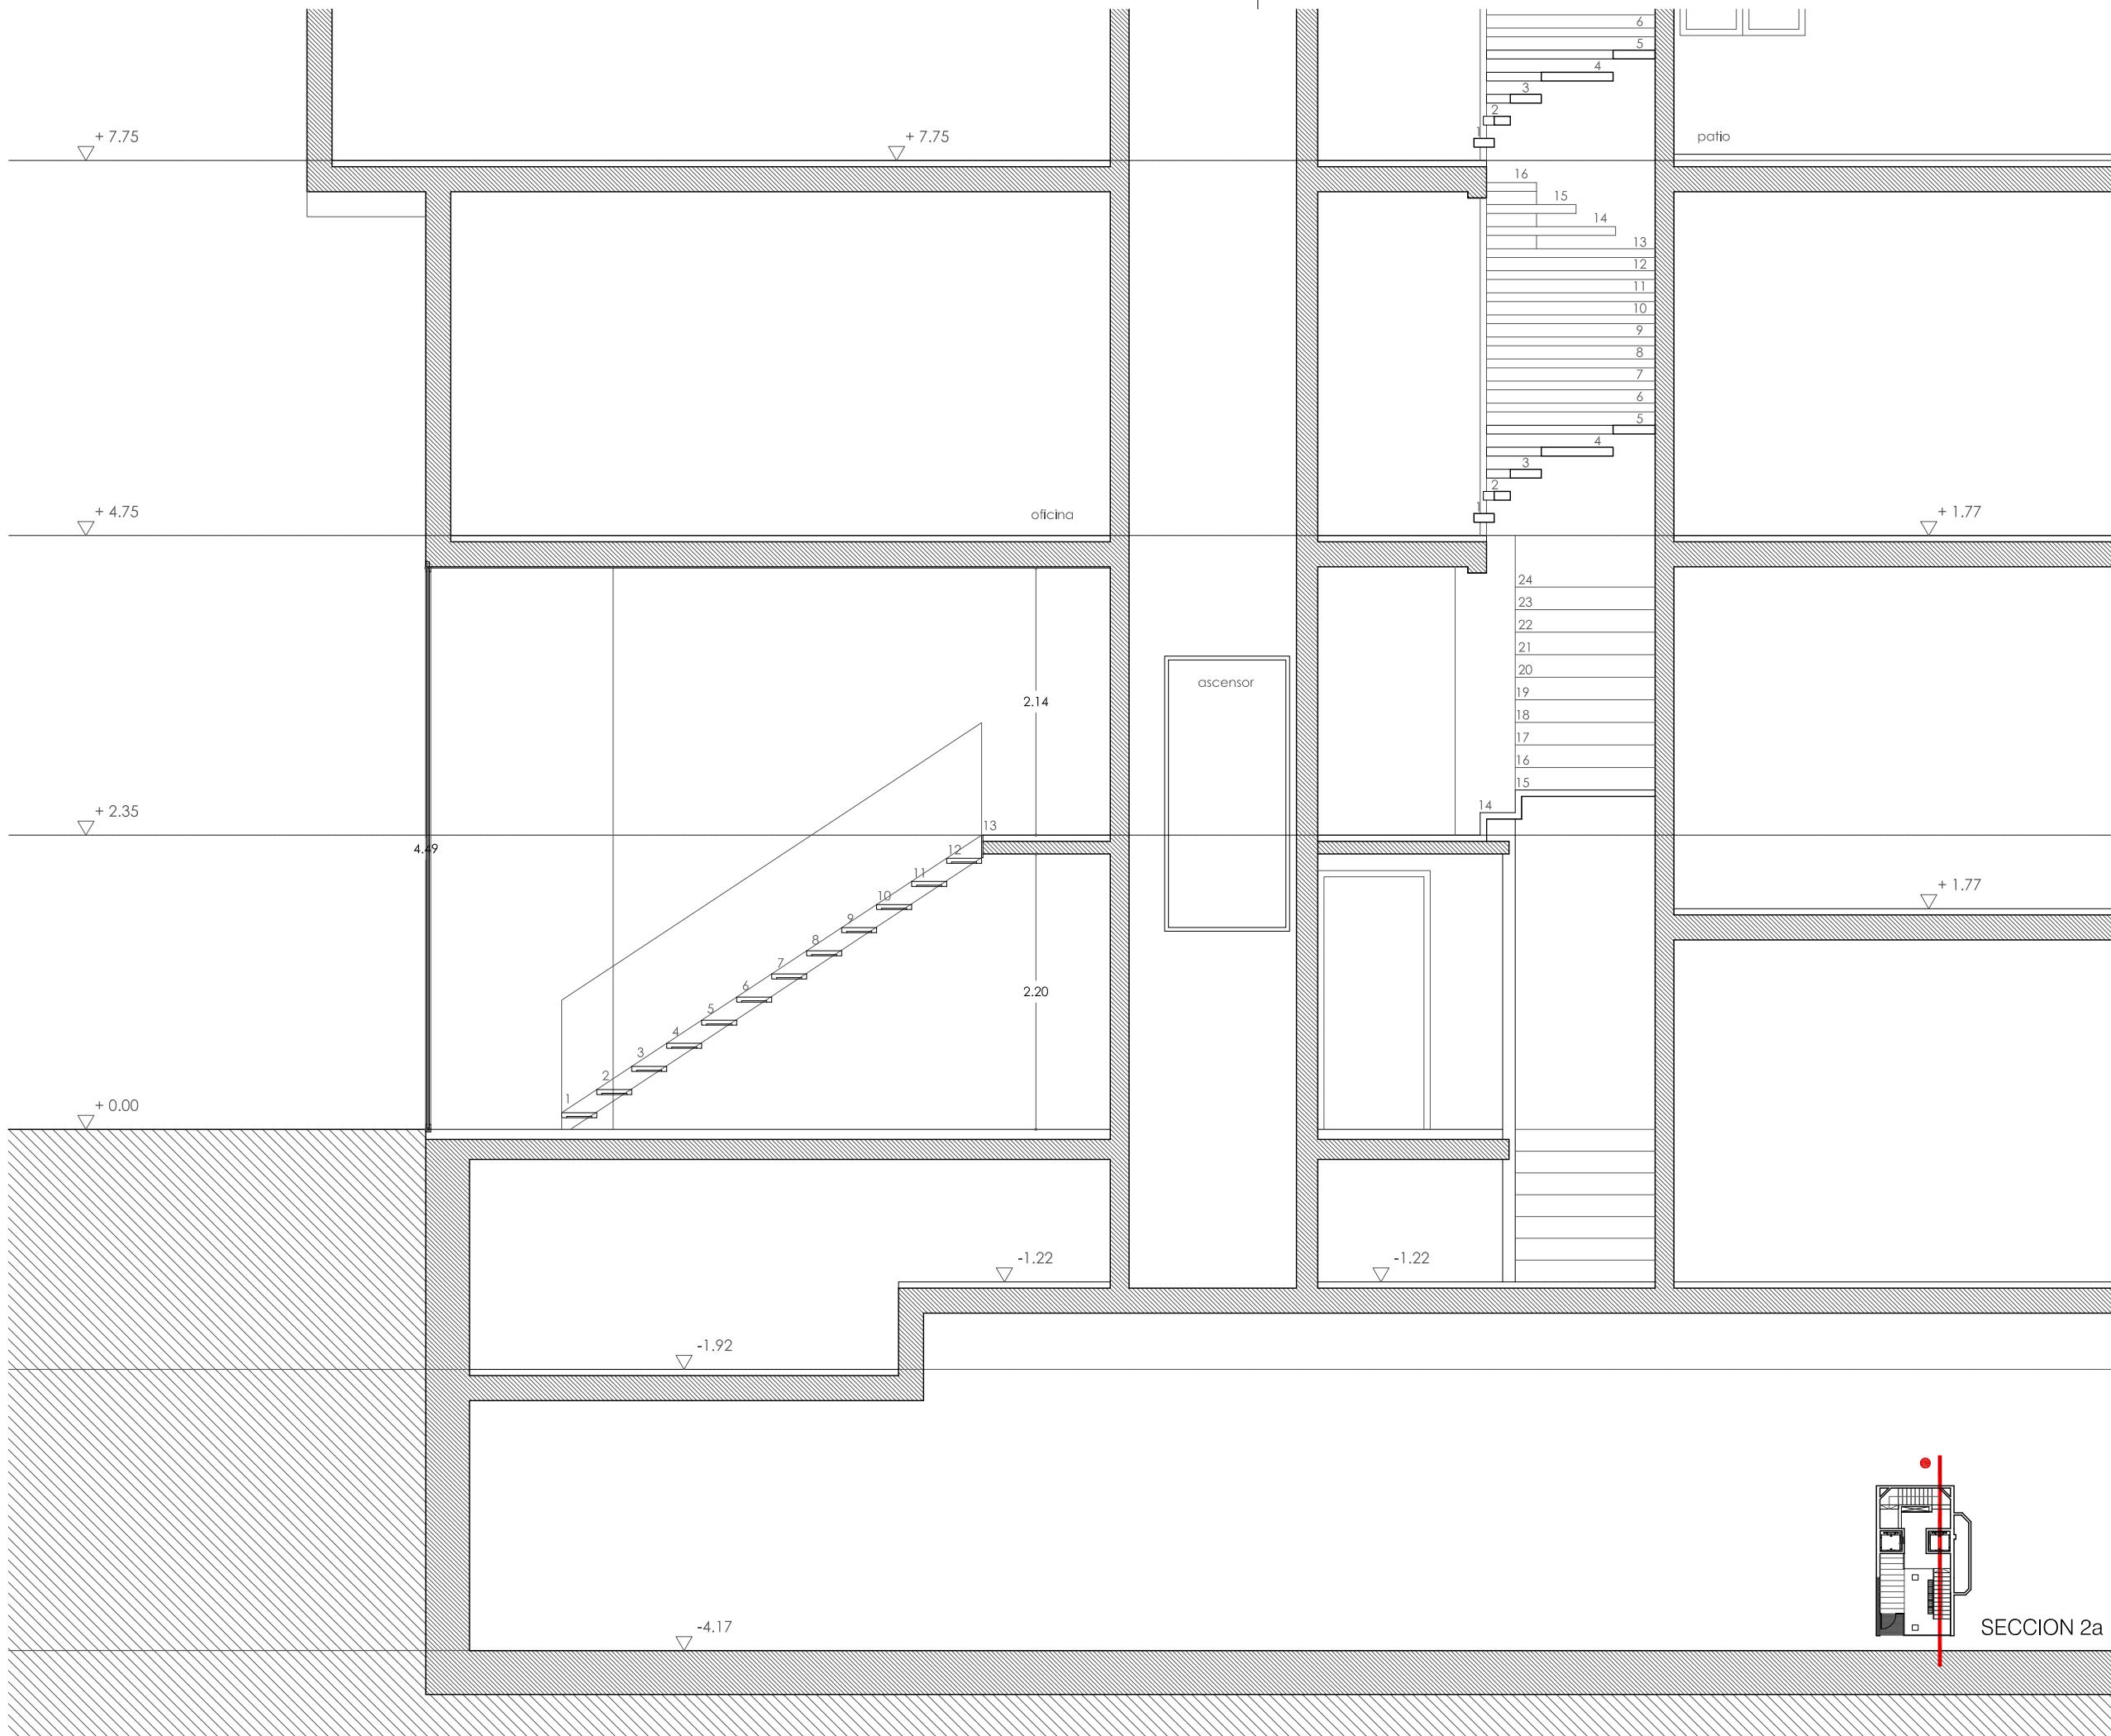

SITUACIÓN
Calle Emilio Arrieta 25
Pamplona, NAVARRA

LA PROPIEDAD
Copropietarios Calle Emilio Arrieta 25
Pamplona, NAVARRA

FECHA
Febrero 2012

mrm
arquitectos

MRM ARQUITECTOS S.L.P.
Miguel Alonso Flamarique
Roberto Erviti Machain
Mamen Escorihuela Viales

C/ Puente de Miluze, nº12 bajo
31012 Pamplona, Navarra
[T+F] 948 074407

www.mrmarquitectos.com
mrm@mrmarquitectos.com

24/04/2012
VISADO


Antes de imprimir o copiar este documento, por favor borrar las líneas negras. El medio ambiente es cosa de todos.

COLEGIO OFICIAL DE ARQUITECTOS VASCO-NAVARRO
EUSKAL HERRIKO ARKIETKOEN ELKARGO OFIZIALA
DELEGACIÓN EN NAVARRA



Prohibida la reproducción total o parcial salvo autorización expresa de MRM Arquitectos S.L.P. UCD

PROYECTO BÁSICO
Y DE EJECUCIÓN

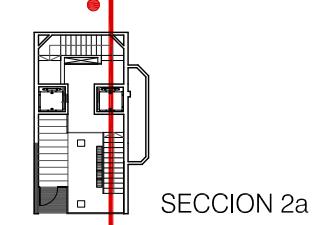

SECCIÓN 2a

escala 1:50

A 3.01

REFORMA DE PORTAL
SUPRESIÓN DE BARRERAS ARQUITECTÓNICAS
SUSTITUCIÓN DE ASCENSORES

SITUACIÓN
Calle Emilio Arrieta 25
Pamplona, NAVARRA

LA PROPIEDAD
Copropietarios Calle Emilio Arrieta 25
Pamplona, NAVARRA

FECHA
Febrero 2012

mrm
arquitectos


C/ Puente de Miluze, nº12 bajo
31012 Pamplona, Navarra
[T+F] 948 074407

www.mrmarquitectos.com
mrm@mrmarquitectos.com

24/04/2012
VISADO


Antes de imprimir o copiar este documento, por favor haga clic en el menú Archivo y seleccione "Imprimir con calidad profesional".

COLEGIO OFICIAL DE ARQUITECTOS VASCO-NAVARRO
EUSKAL HERRIKO ARKIETKOEN ELKARROGO OFIZIALA
DELEGACIÓN EN NAVARRA

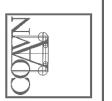

Prohibida la reproducción total o parcial salvo autorización expresa de MRM Arquitectos S.L. I.C.P.D.


PROYECTO BÁSICO
Y DE EJECUCIÓN

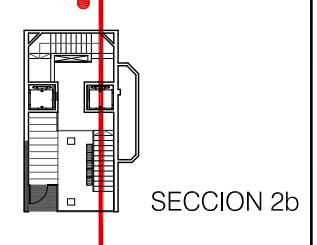

SECCION 2b


escala 1:50

A 3.02

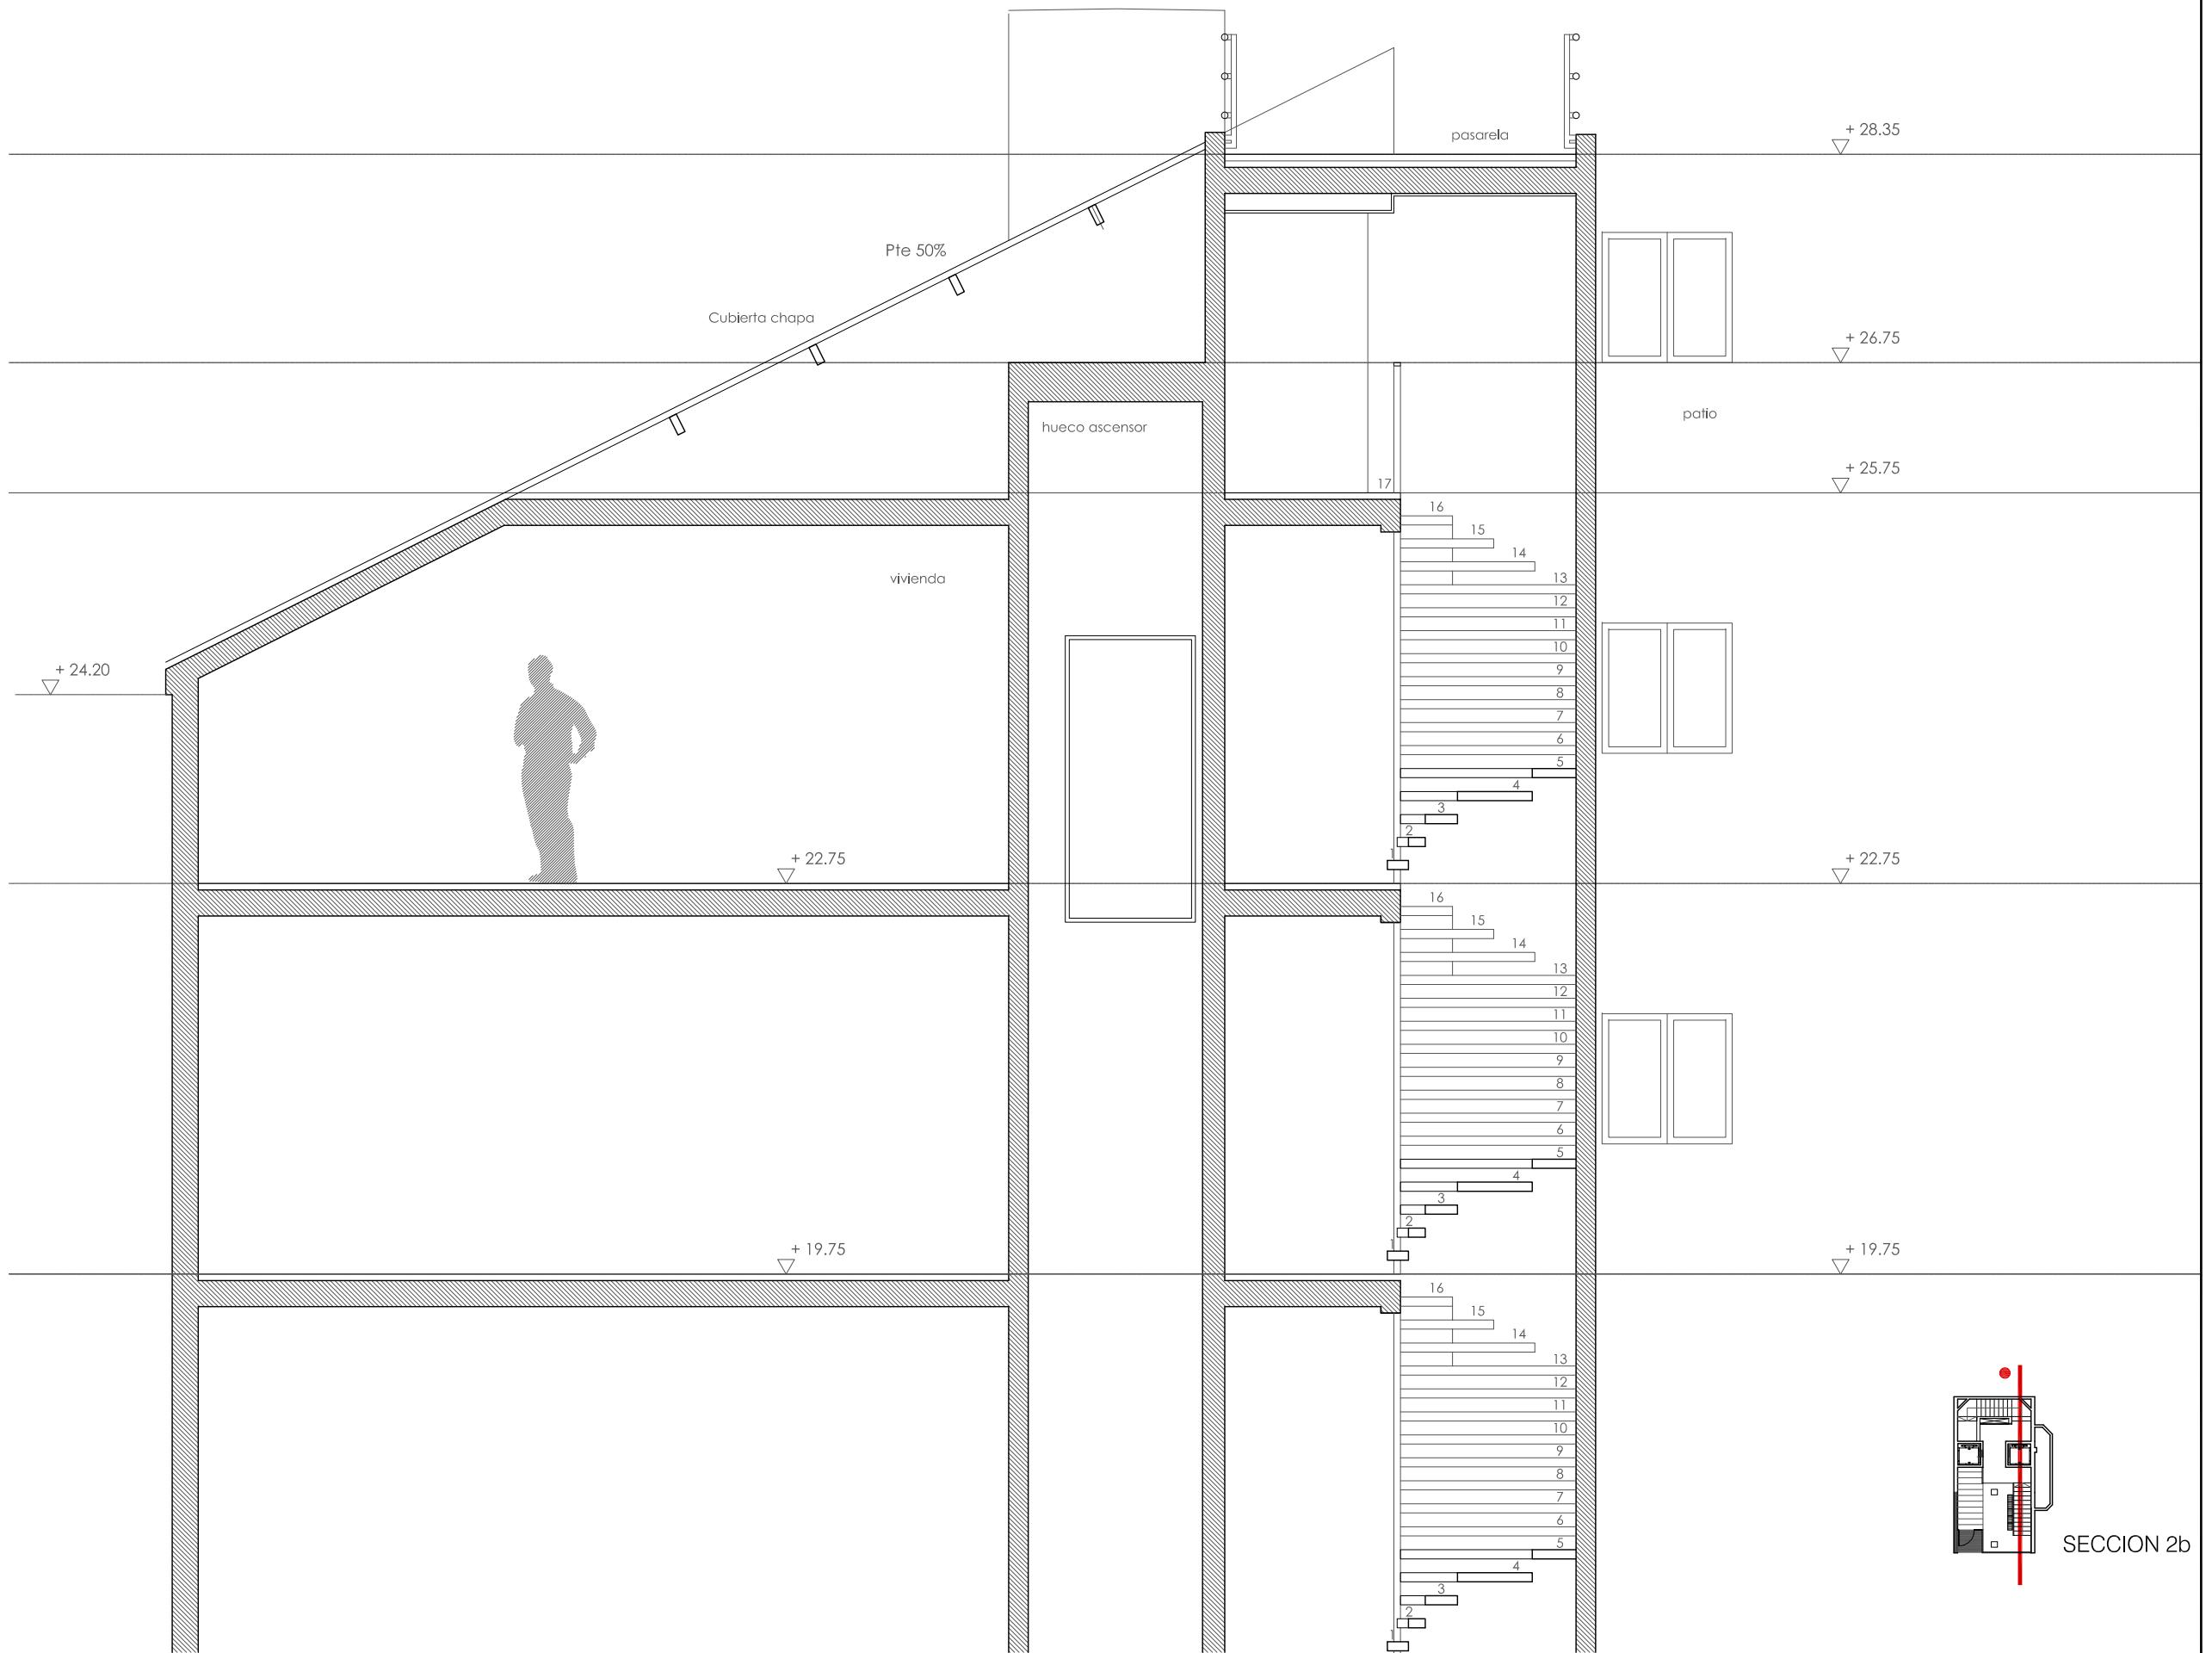

REFORMA DE PORTAL

SUPRESIÓN DE BARRERAS ARQUITECTÓNICAS
SUSTITUCIÓN DE ASCENSORES

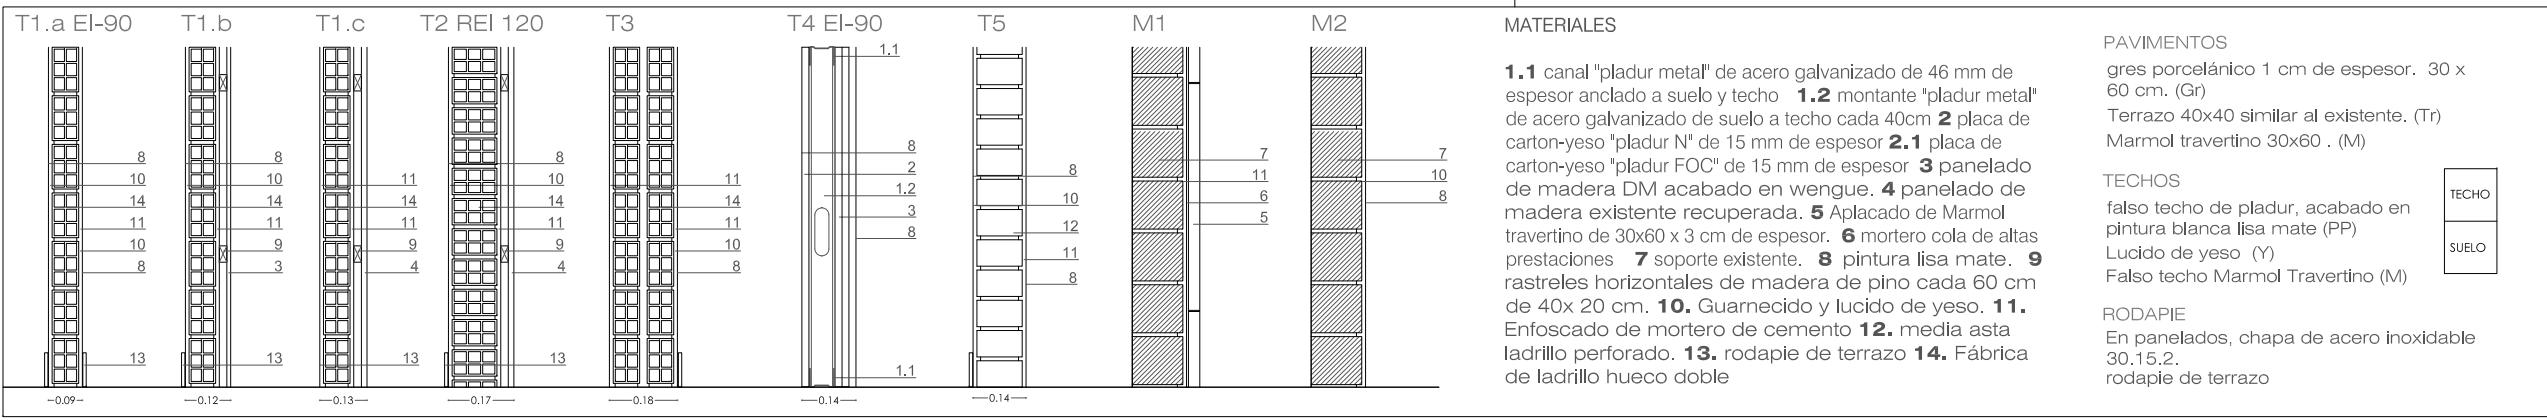

SITUACIÓN
Calle Emilio Arrieta 25
Pamplona, NAVARRA

LA PROPIEDAD
Copropietarios Calle Emilio Arrieta 25
Pamplona, NAVARRA

FECHA
Febrero 2012



MRM ARQUITECTOS S.L.P.
Miguel Alonso Flamarique
Roberto Erviti Machain
Mamen Escorihuela Vitales


C/ Puente de Miluze, nº12 bajo
31012 Pamplona, Navarra
[T+F] 948 074407

www.mrmarquitectos.com
mrm@mrmarquitectos.com

VISADO
24/04/2012

Antes de imprimir o copiar este documento, por favor borrar el número de teléfono. El medio ambiente es cosa de todos.

COLEGIO OFICIAL DE ARQUITECTOS VASCO-NAVARRO
EUSKAL HERRIKO ARKI EKTOEN ELKARGO OFIZIALA
DELEGACIÓN EN NAVARRA

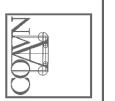

Prohibida la reproducción total o parcial salvo autorización expresa a través de MRM Arquitectos S.L.P.



**PROYECTO BÁSICO
Y DE EJECUCIÓN**

**PLANTA ACCESO Y ENTREPLANTA
ALBAÑILERIA**


escala 1:50

N

C 1.01

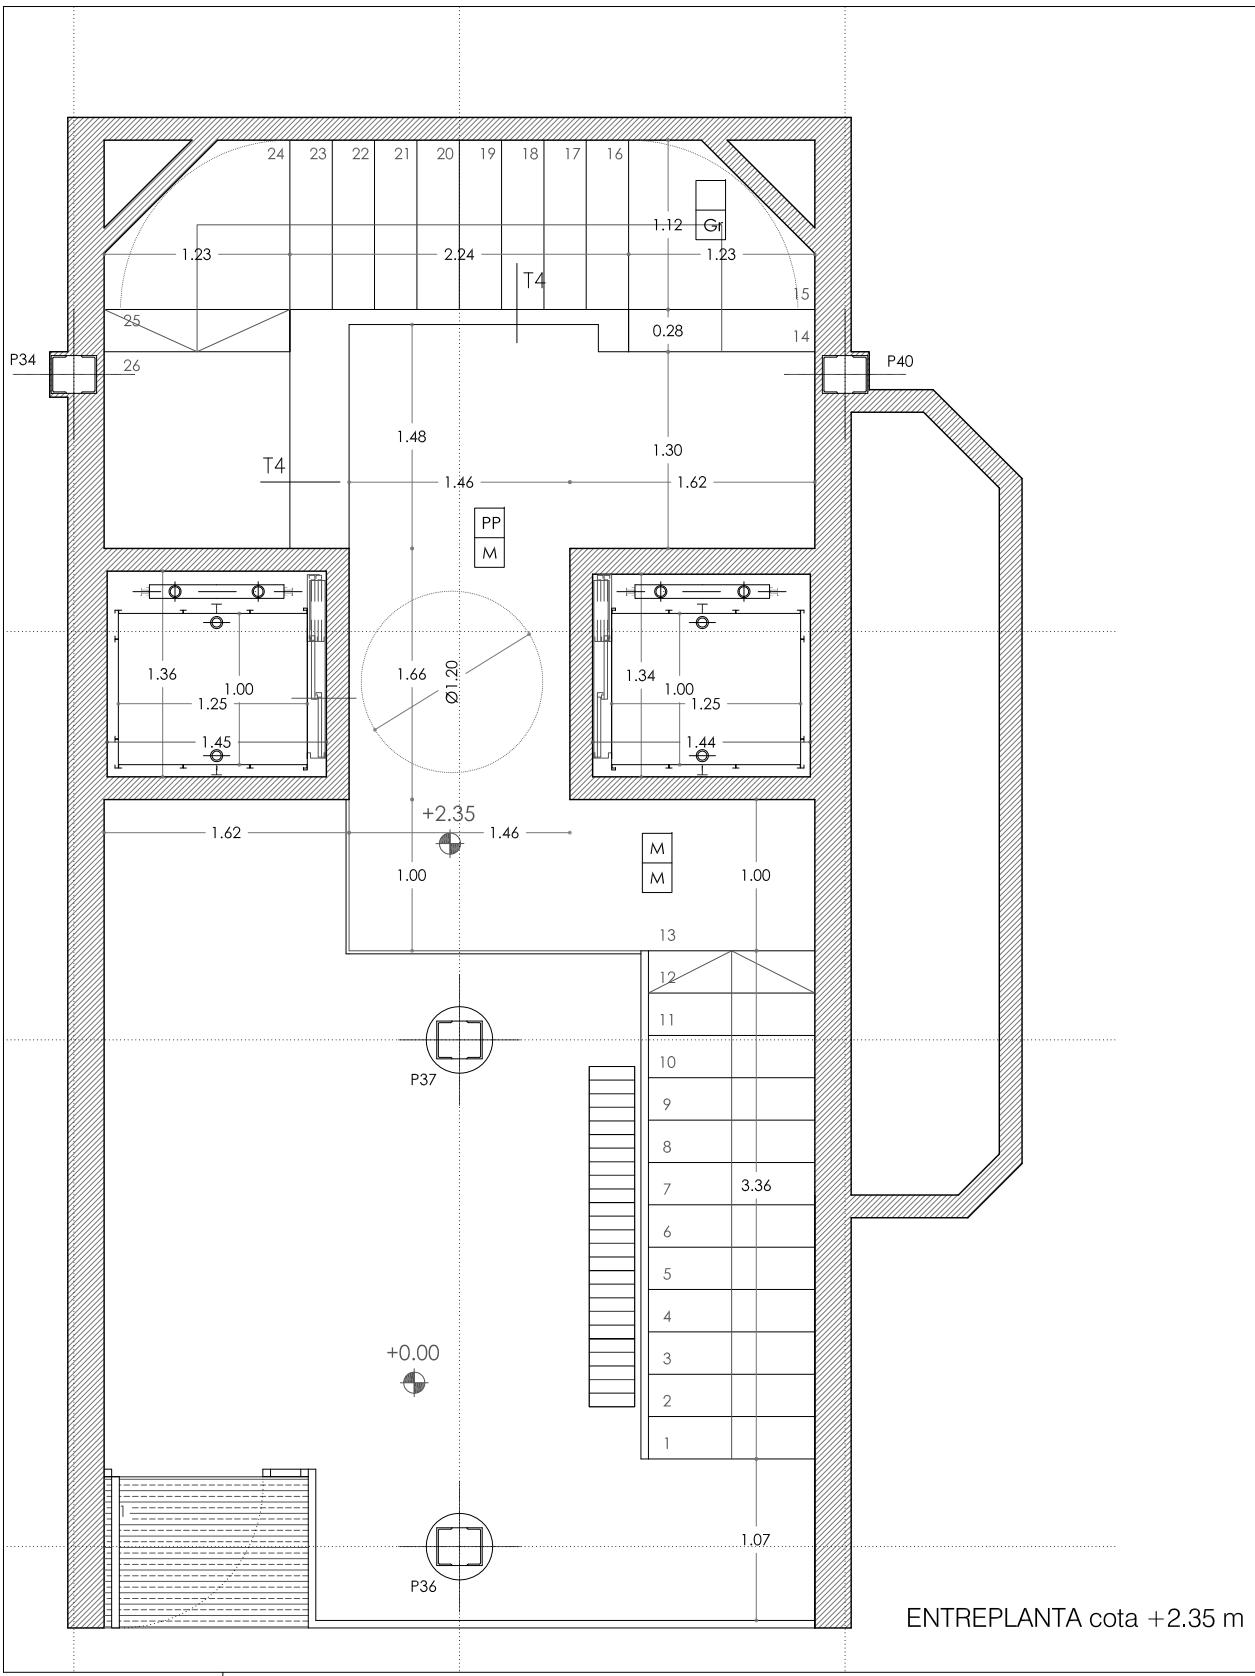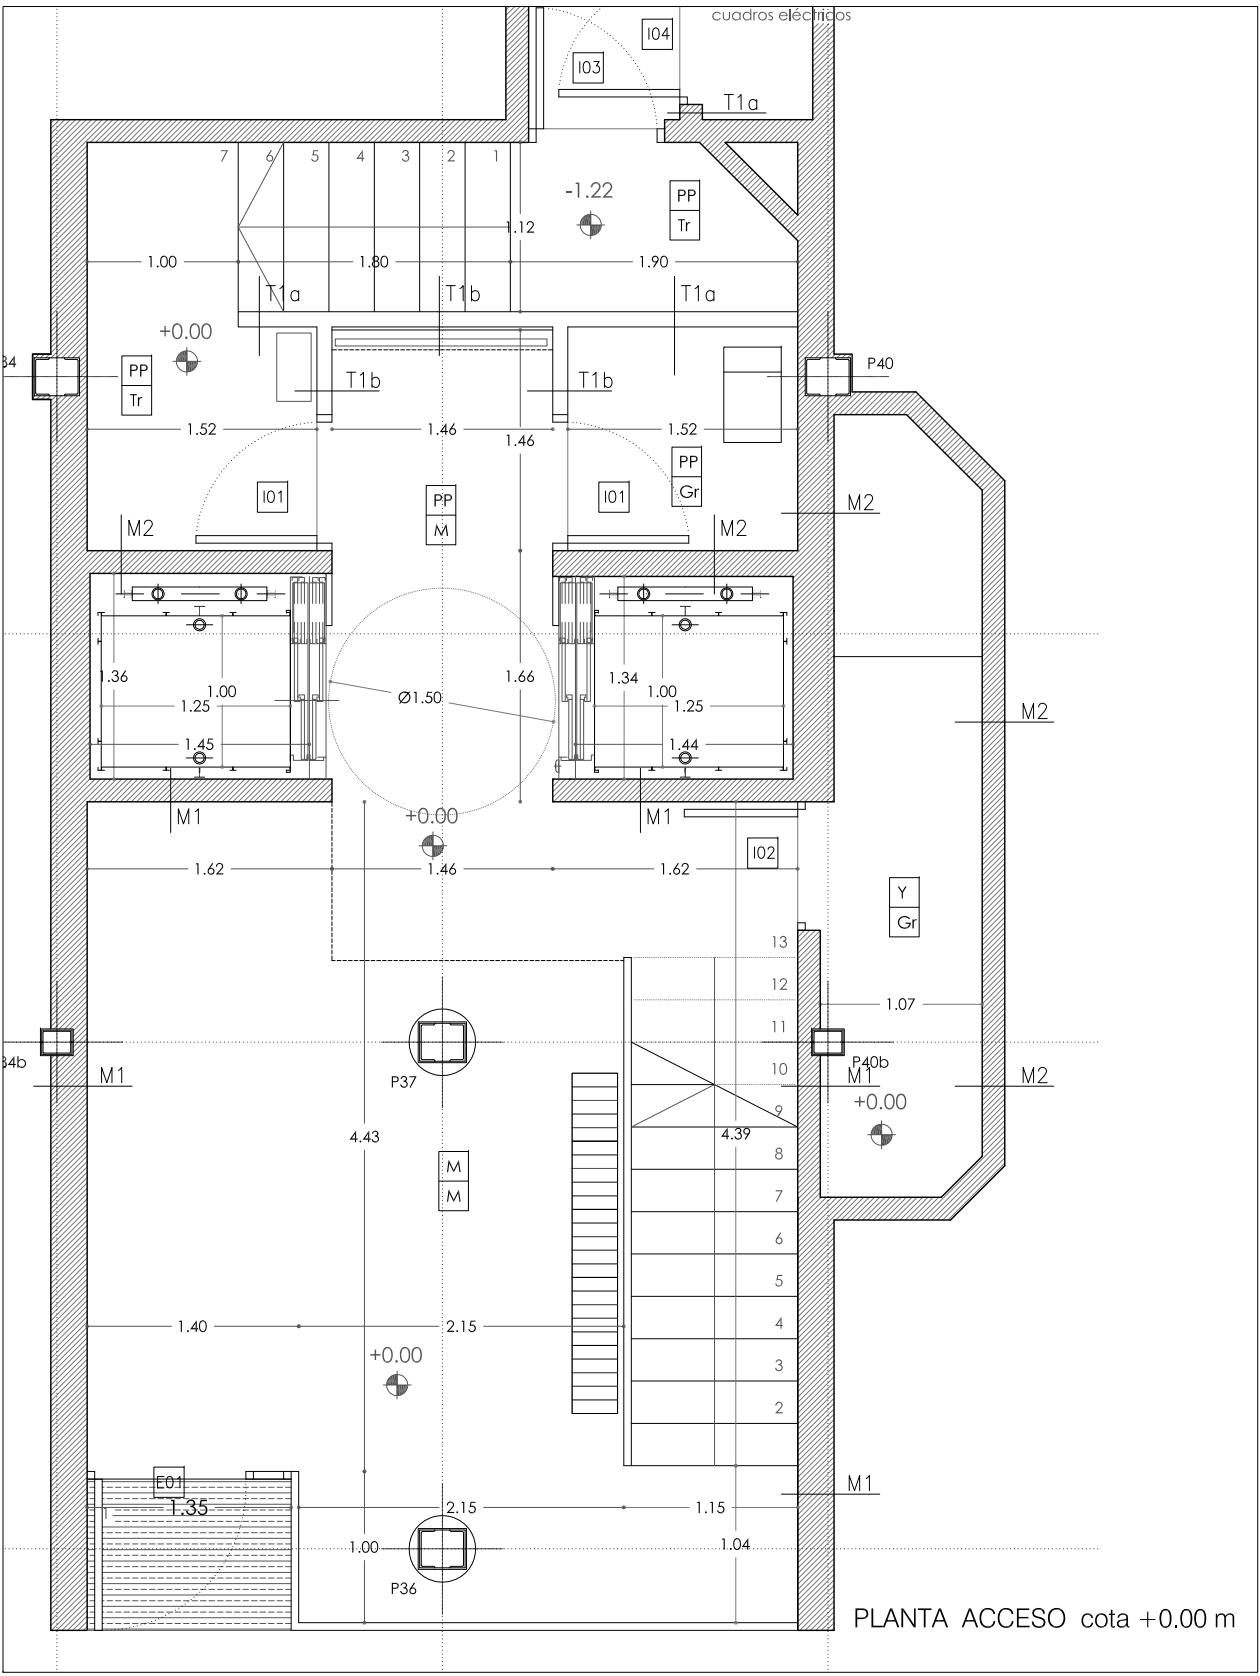

REFORMA DE PORTAL
SUPRESIÓN DE BARRERAS ARQUITECTÓNICAS
SUSTITUCIÓN DE ASCENSORES

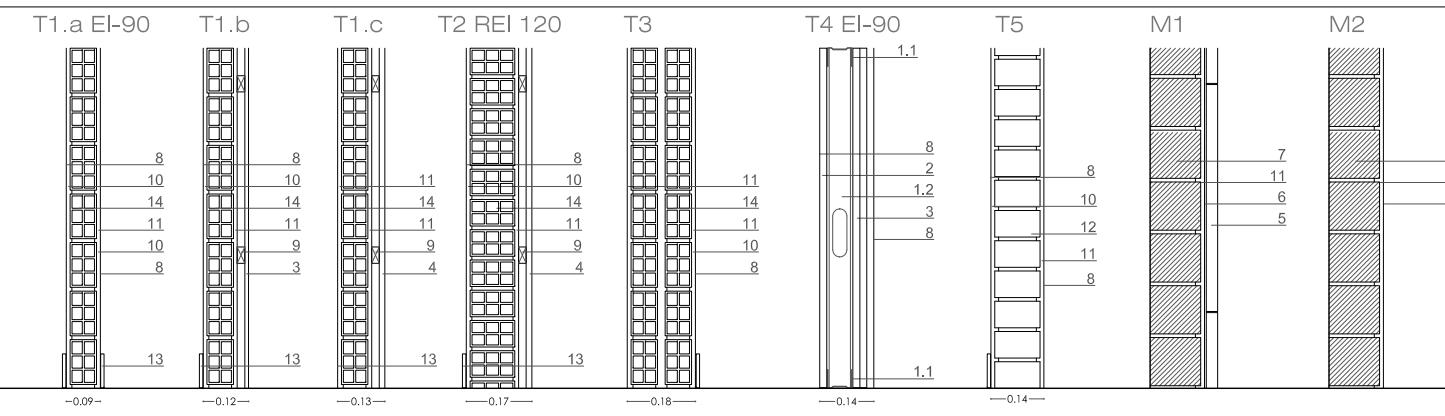

MATERIALES

1.1 canal "pladur metal" de acero galvanizado de 46 mm de espesor anclado a suelo y techo **1.2** montante "pladur metal" de acero galvanizado de suelo a techo cada 40cm **2** placa de carton-yeso "pladur N" de 15 mm de espesor **2.1** placa de carton-yeso "pladur FOC" de 15 mm de espesor **3** panelado de madera DM acabado en wengue. **4** panelado de madera existente recuperada. **5** Aplacado de Marmol travertino de 30x60 x 3 cm de espesor. **6** mortero cola de altas prestaciones **7** soporte existente. **8** pintura lisa mate. **9** rastreles horizontales de madera de pino cada 60 cm de 40x 20 cm. **10**. Guarnecido y lucido de yeso. **11**. Enfoscado de mortero de cemento **12**. media asta ladrillo perforado. **13**. rodapie de terrazo **14**. Fábrica de ladrillo hueco doble

PAVIMENTOS
gres porcelánico 1 cm de espesor. 30 x 60 cm. (Gr)
Terrazo 40x40 similar al existente. (Tr)
Marmol travertino 30x60 . (M)

TECHOS
falso techo de pladur, acabado en pintura blanca lisa mate (PP)
Lucido de yeso (Y)
Falso techo Marmol Travertino (M)

RODAPIE
En panelados, chapa de acero inoxidable 30.15.2.
rodapie de terrazo



SITUACIÓN
Calle Emilio Arrieta 25
Pamplona, NAVARRA

LA PROPIEDAD
Copropietarios Calle Emilio Arrieta 25
Pamplona, NAVARRA

FECHA
Febrero 2012





MRM ARQUITECTOS S.L.P.
Miguel Alonso Flamarique
Roberto Erviti Machain
Mamen Escorihuela Vitales

C/ Puente de Miluze, nº12 bajo
31012 Pamplona, Navarra
[T+F] 948 074407

www.mrmarquitectos.com
mrm@mrmarquitectos.com

VISADO
24/04/2012
DELEGACIÓN EN NAVARRA

Antes de imprimir o copiar este documento, por favor borrar el número de teléfono. El teléfono ambiente es cosa de todos.

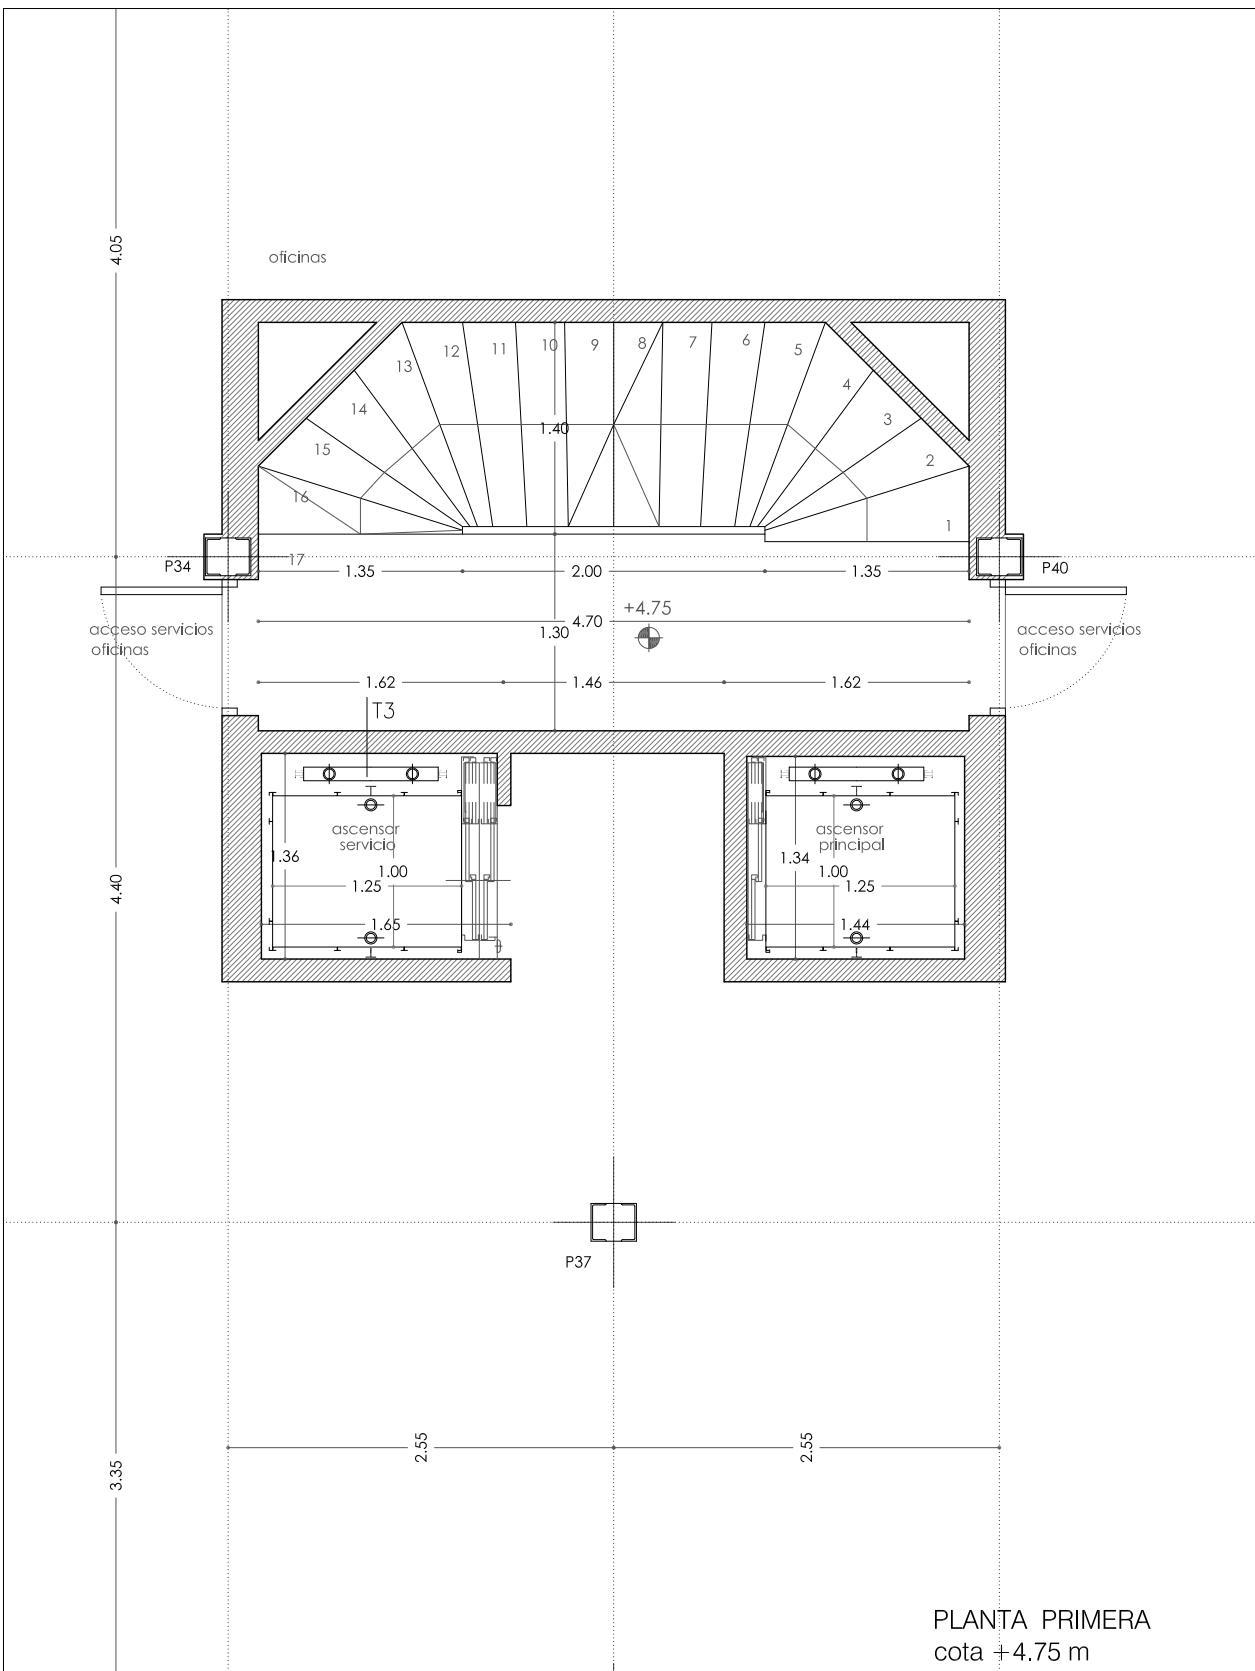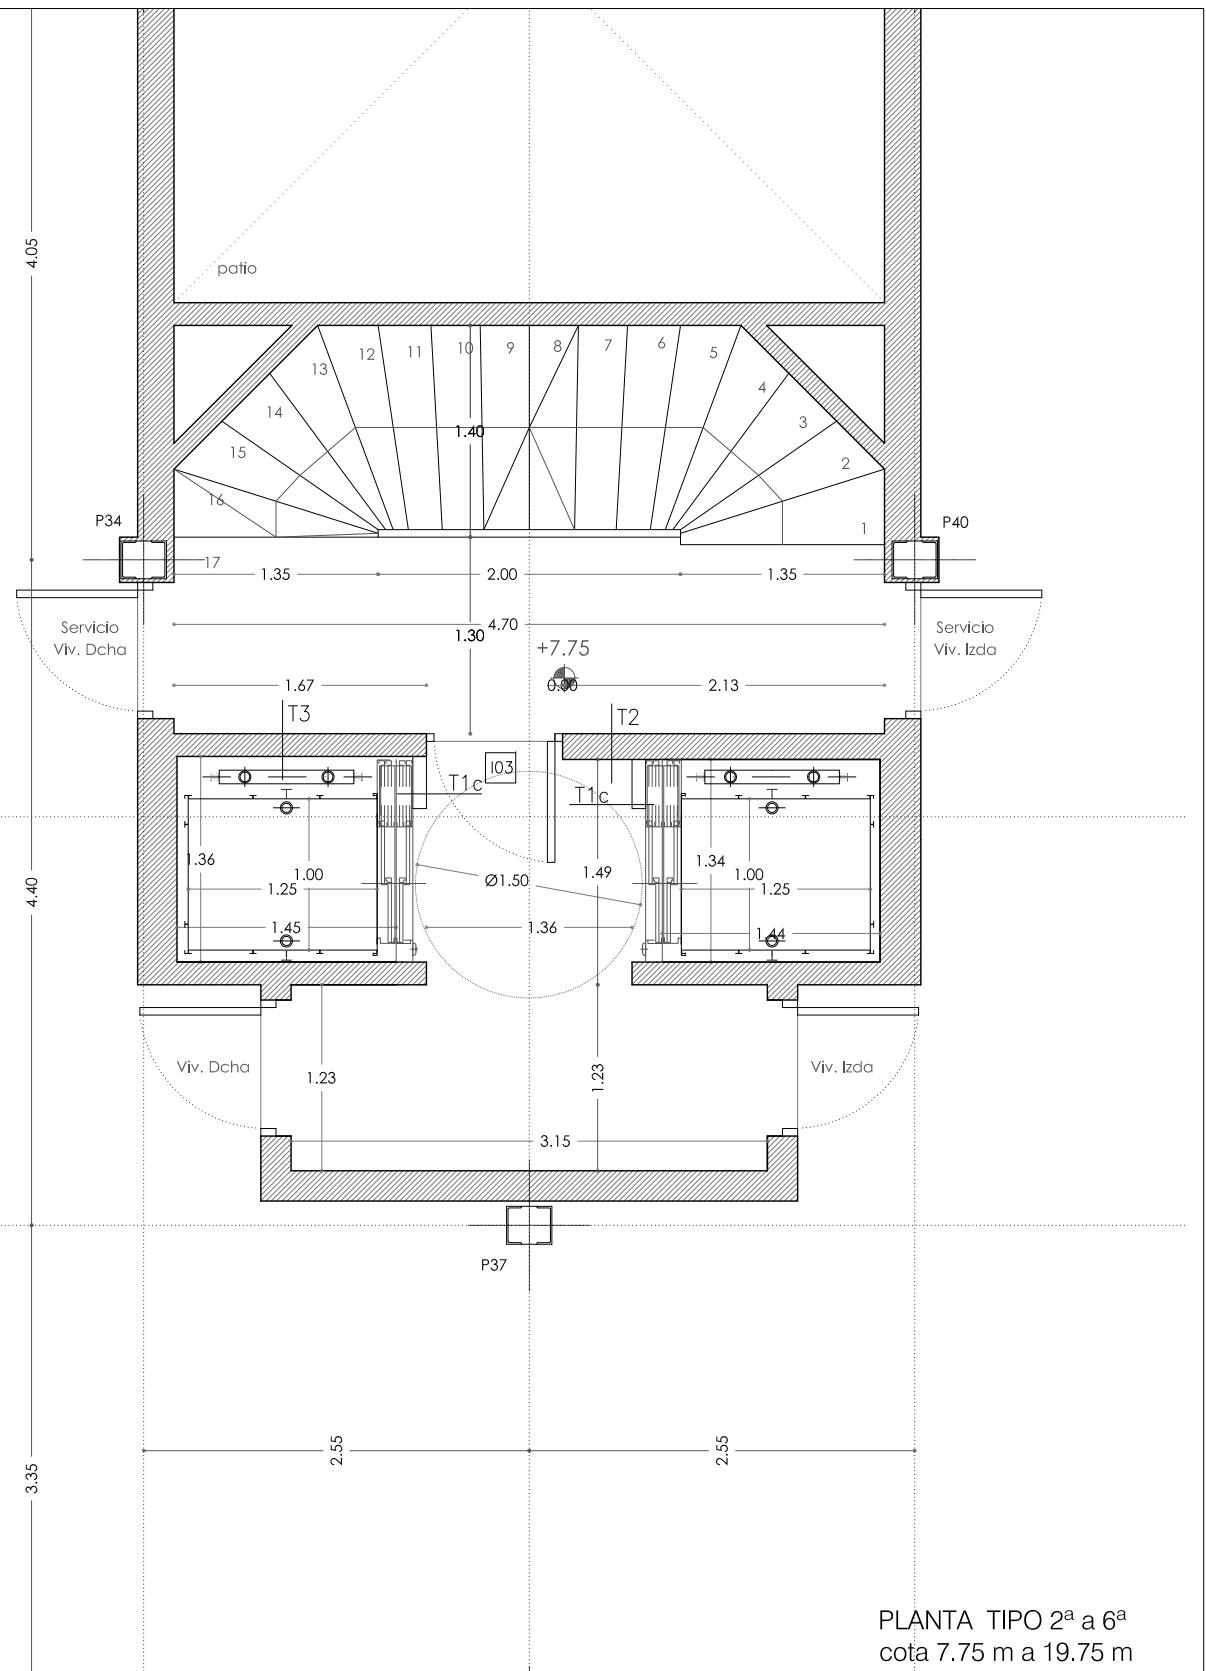


PROYECTO BÁSICO
Y DE EJECUCIÓN



PLANTA PRIMERA Y TIPO
ALBAÑILERIA

escala 1:50

N
C 1.02

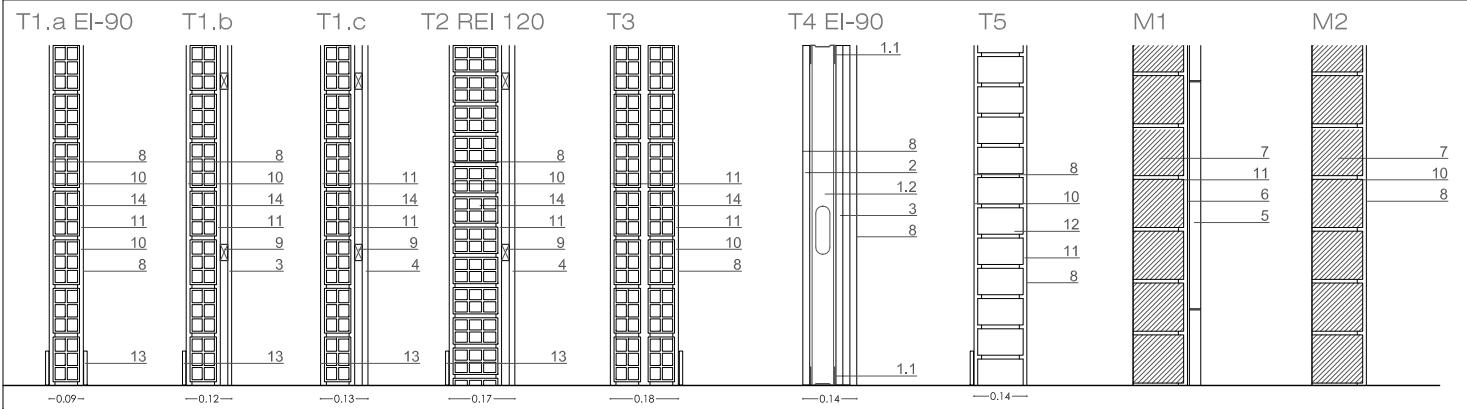

REFORMA DE PORTAL

SUPRESIÓN DE BARRERAS ARQUITECTÓNICAS SUSTITUCIÓN DE ASCENSORES

SITUACIÓN
Calle Emilio Arrieta 25
Pamplona, NAVARRA

LA PROPIEDAD
Copropietarios Calle Emilio Arrieta 25
Pamplona, NAVARRA

FECHA
Febrero 2012

MATERIALES

1.1 canal "pladur metal" de acero galvanizado de 46 mm de espesor anclado a suelo y techo **1.2** montante "pladur metal" de acero galvanizado de suelo a techo cada 40cm **2** placa de carton-yeso "pladur N" de 15 mm de espesor **2.1** placa de carton-yeso "pladur FOC" de 15 mm de espesor **3** panelado de madera DM acabado en wengue. **4** panelado de madera existente recuperada. **5** Aplacado de Marmol travertino de 30x60 x 3 cm de espesor. **6** mortero cola de altas prestaciones **7** soporte existente. **8** pintura lisa mate. **9** rastreles horizontales de madera de pino cada 60 cm de 40x 20 cm. **10.** Guarnecido y lucido de yeso. **11.** Enfoscado de mortero de cemento **12.** media asta ladrillo perforado. **13.** rodapie de terrazo **14.** Fábrica de ladrillo hueco doble

PAVIMENTC




gres porcelánico 1 cm de espesor. 30 x 60 cm. (Gr)
Terrazo 40x40 similar al existente. (Tr)
Marmol travertino 30x60 . (M)

TECHOS

falso techo de pladur, acabado en
pintura blanca lisa mate (PP)
Lucido de yeso (Y)
Falso techo Marmol Travertino (M)

RODAPIE

En panelados, chapa de acero inoxidable
30.15.2.
rodapie de terrazo

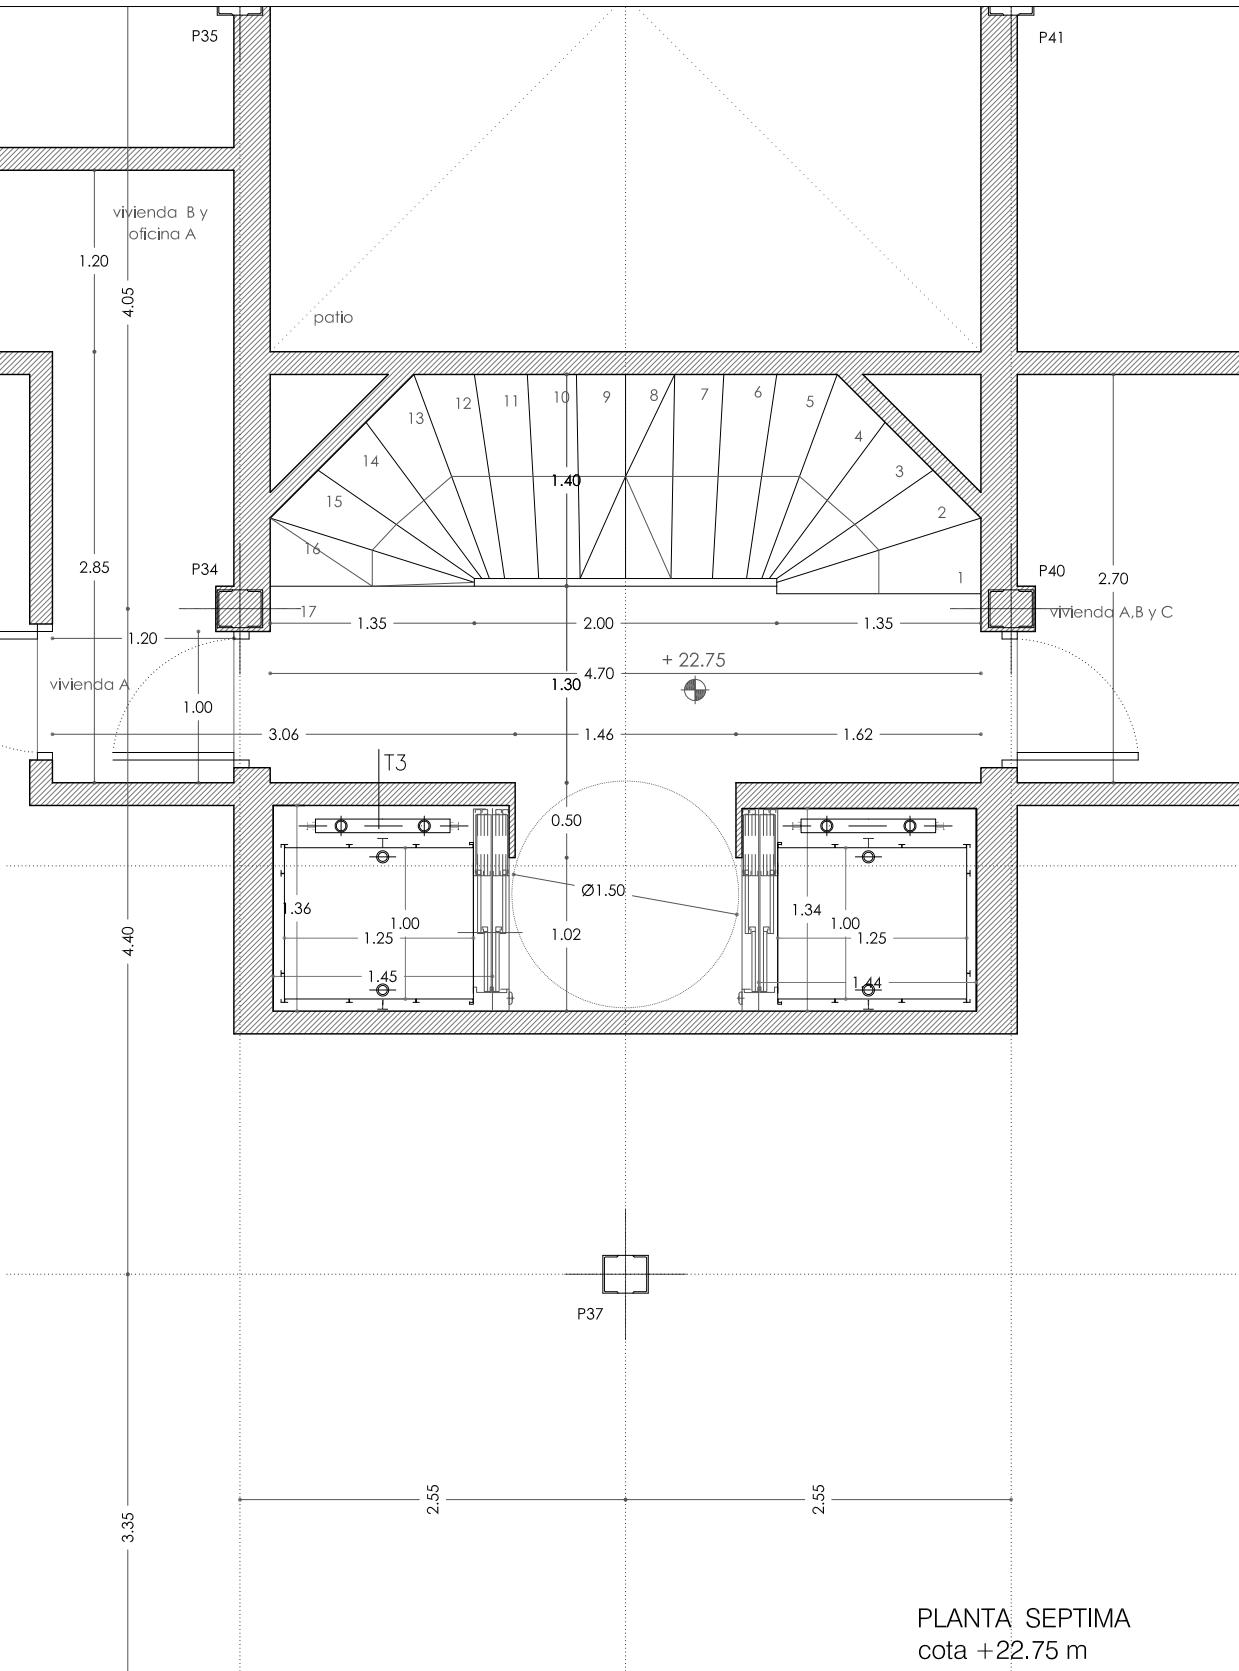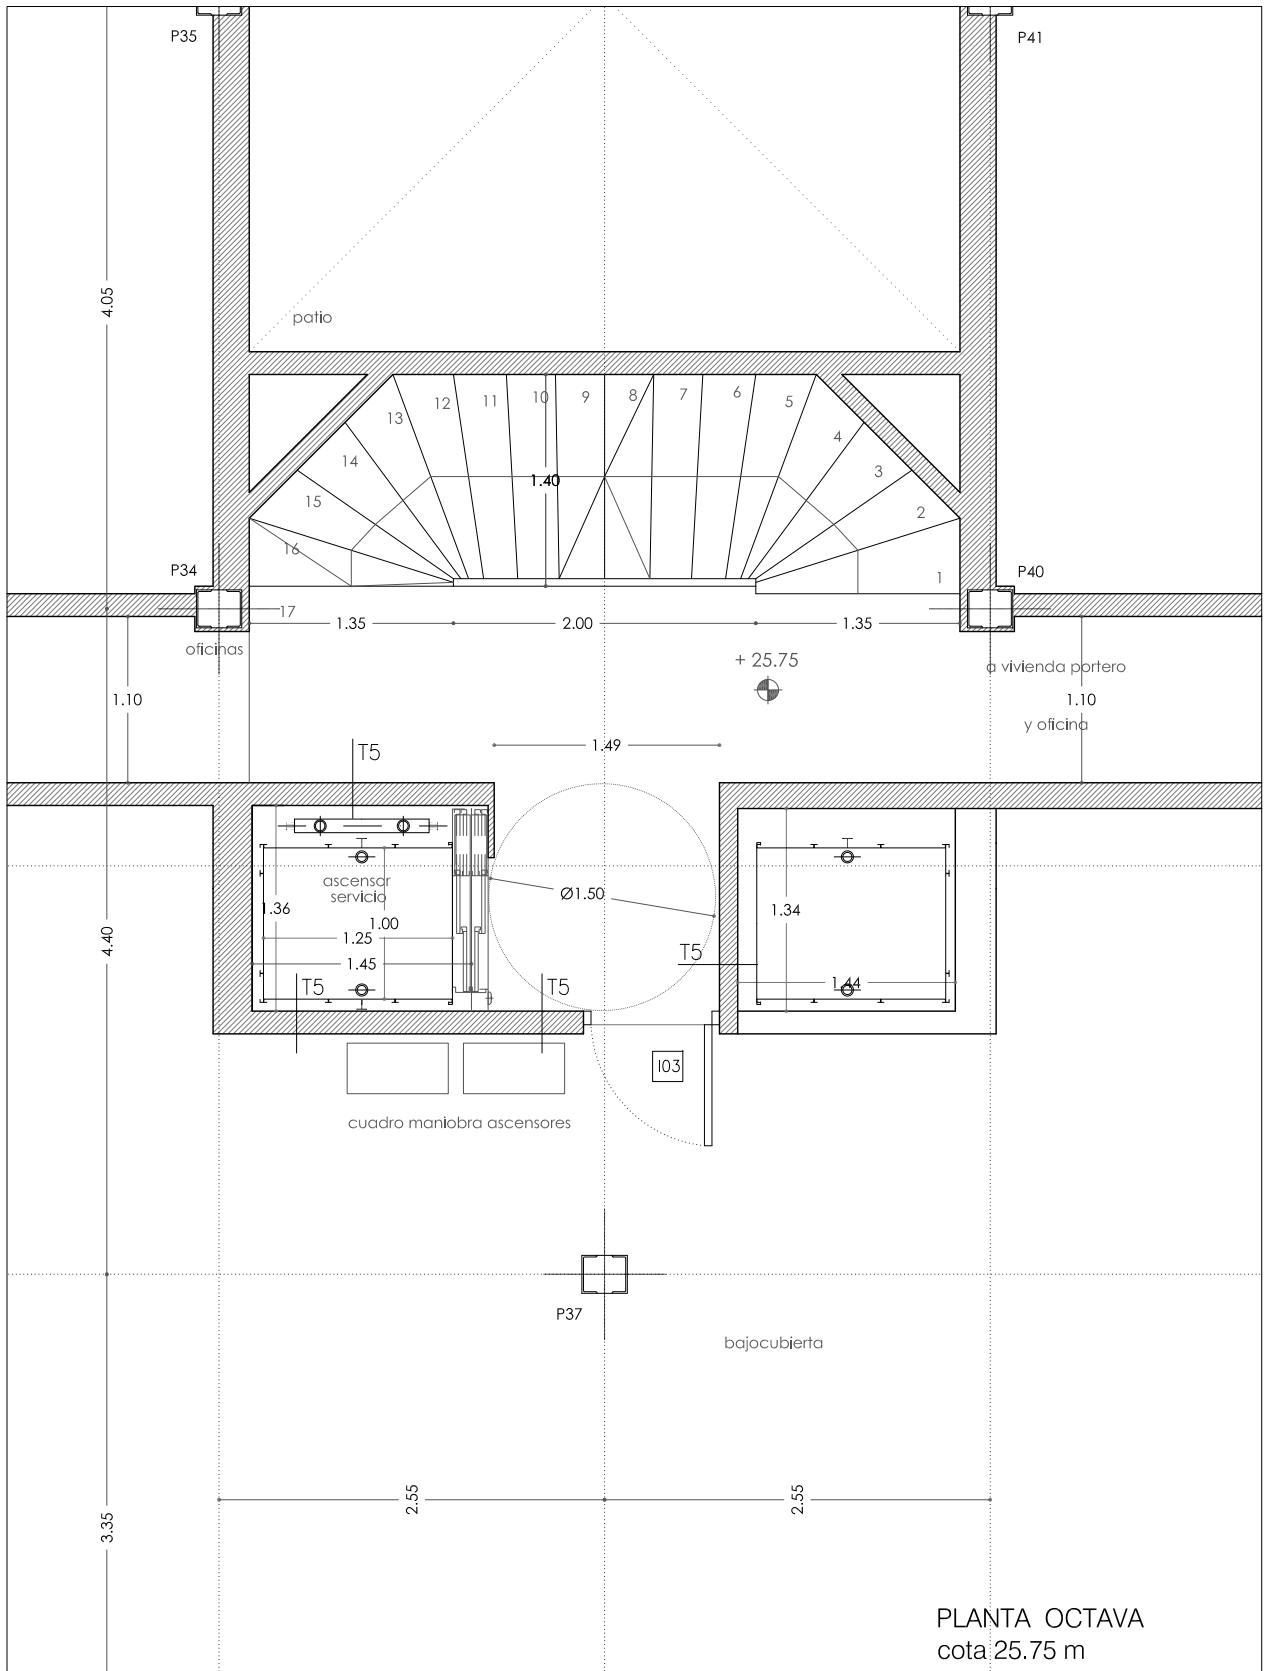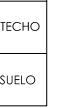

mrm
arquitectos

C/ Puente de Miluze, nº12 bajo
31012 Pamplona, Navarra
[T+F] 948 074407

www.mrmarquitectos.com
mrm@mrmarquitectos.com

1 1 1

VISADO
FIZIALLA
AVARRO
24/04/2012

PROYECTO BASICO Y DE EFICIENCIA

PLANTA SEPTIMA Y OCTAVA ALBAÑILERIA

escala 1:50

VISADC
24/04/2012
DELEGACIÓN EN NAVARRA

COIN

N

N

C

۳

10

C 1_0

REFORMA DE PORTAL
SUPRESIÓN DE BARRERAS ARQUITECTÓNICAS
SUSTITUCIÓN DE ASCENSORES

SITUACIÓN

Calle Emilio Arrieta 25
Pamplona, NAVARRA

LA PROPIEDAD
Copropietarios Calle Emilio Arrieta 25
Pamplona, NAVARRA

FECHA
Febrero 2012



MRM ARQUITECTOS S.L.P.
Miguel Alonso Flamarique
Roberto Erviti Machain
Mamen Escorihuela Viales

C/ Puente de Miluze, nº12 bajo
31012 Pamplona, Navarra
[T+F] 948 074407

www.mrmarquitectos.com
mrm@mrmarquitectos.com

24/04/2012
VISADO

Antes de imprimir o copiar este documento, por favor lea las siguientes indicaciones:


Prohibida la reproducción total o parcial salvo autorización expresa a MRM Arquitectos S.L.P.



E01

Conjunto carpintería (1 unidad)
Vidrio laminado butiral transparente
Carpintería de acero inoxidable modelo Economy de Jansen.

Premarco acero 60.30.3
Anclado firmemente a la fabrica

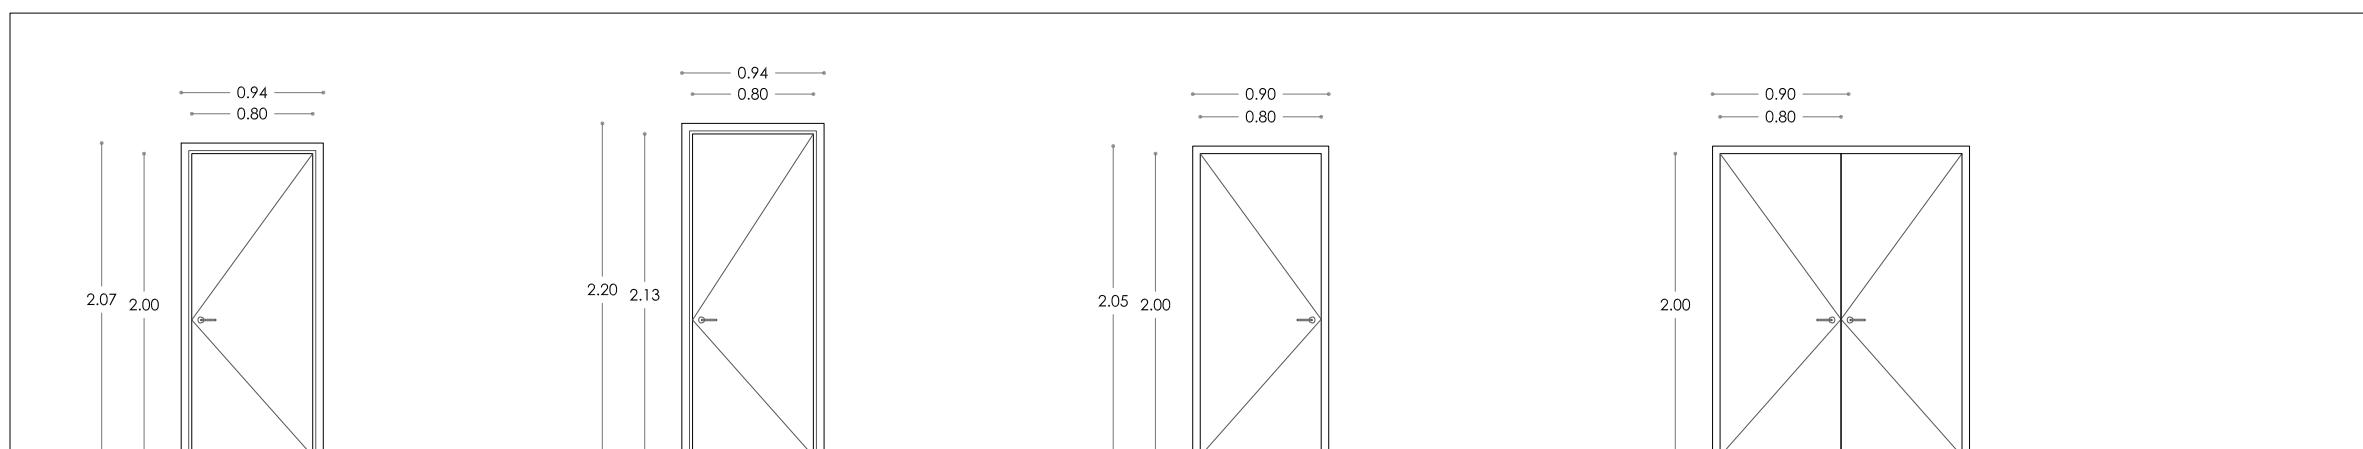

I01

Puerta abatible de madera
Acabado lacado blanco y
laminado en WENGUE por el otro
lado
2 unidades

I02

Puerta abatible de madera
Acabado lacado blanco
1 unidad


I03

Puerta Chapa EI260-C5
Acabado lacado blanco
7 unidades

I04

Puerta Chapa EI260-C5
Acabado lacado blanco
1 unidad

PROYECTO BÁSICO
Y DE EJECUCIÓN

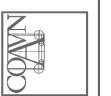






CARPINTERIA DE MADERA Y
CERRAJERÍA
escala 1:50

N


memoria de carpintería e 1:50

C 2.01

REFORMA DE PORTAL
SUPRESIÓN DE BARRERAS ARQUITECTÓNICAS
SUSTITUCIÓN DE ASCENSORES

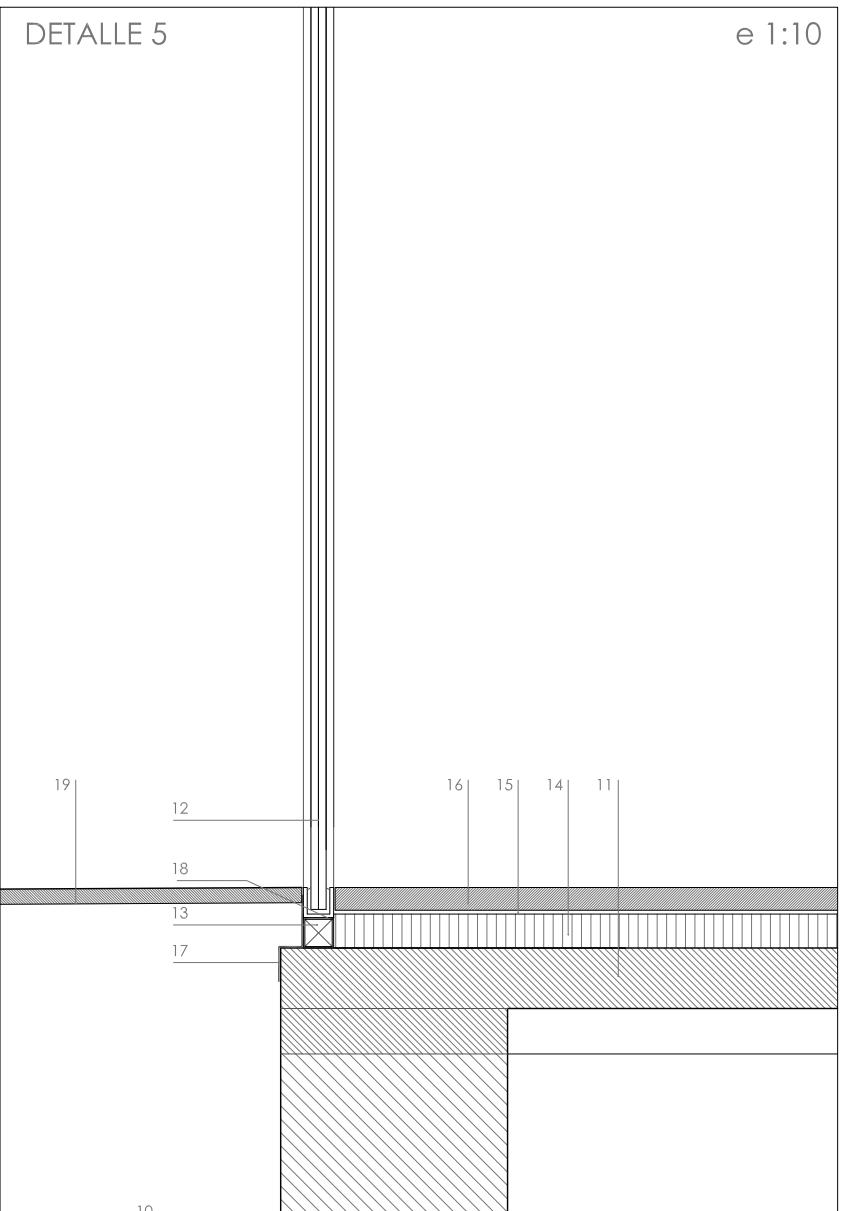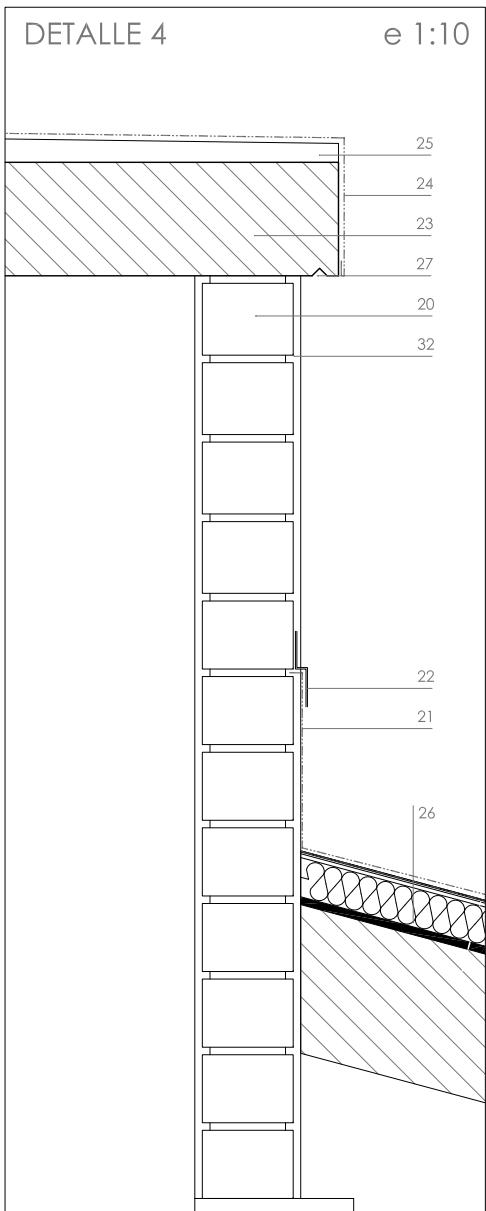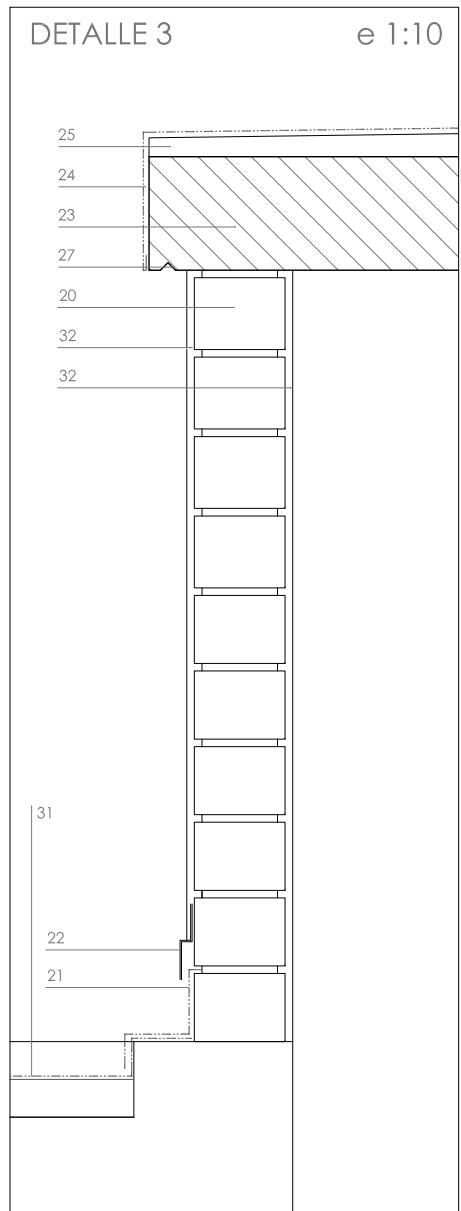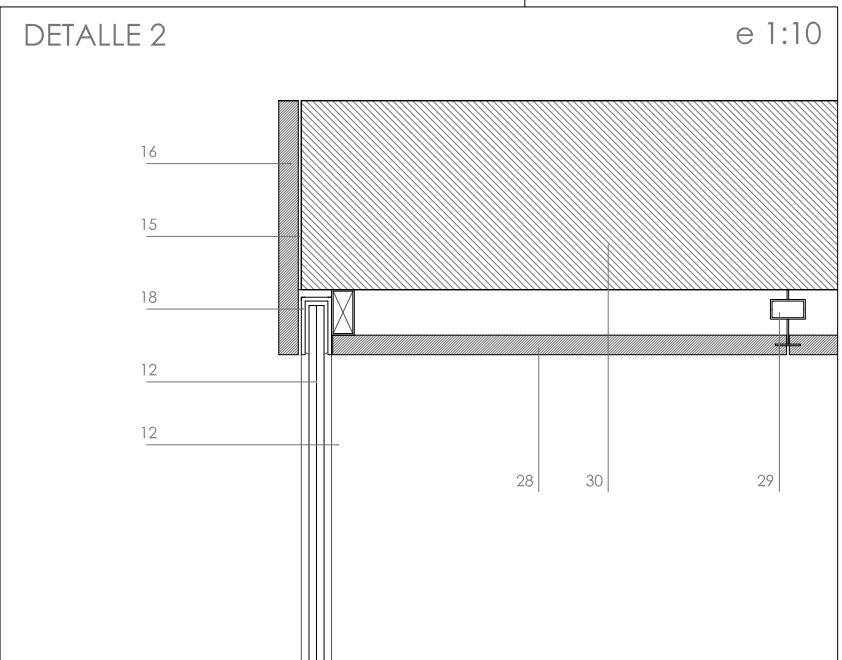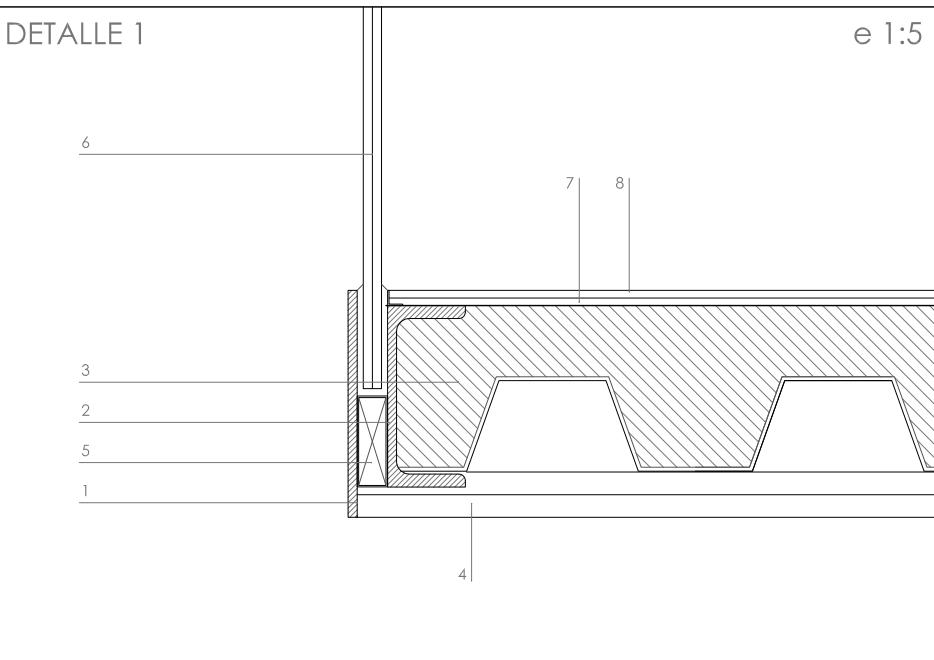

1. Chapa de acero de 8 mm de espesor.
2. perfil UPN 120 de acero S-275
3. forjado de chapa colaborante de 1 mm de espesor tipo EUROCOL 60 o similar de 10 cm de canto total
4. placa de cartón-yeso "pladur FOC" de 15mm de espesor
5. perfil de acero 60.20.2 para sujeción de barandilla de vidrio
6. vidrio laminado 6+6 con butiral transparente
7. mortero cola de altas prestaciones
8. gres porcelánico técnico 60x30 con cantos rectificados en color claro.
9. soporte existente
10. muro de hormigón existente
11. forjado de chapa colaborante de 1 mm de espesor tipo EUROCOL 60 o similar de 16 cm de canto total, concava de compresión de 10 cm.
12. vidrio 12+12 con butiral transparente
13. perfil de acero 60.40.3 para sujeción de carpintería
14. capa de mortero de cemento.
15. mortero cola de altas prestaciones
16. marmol travertino de 3 cm de espesor y formato 60 x 30 cm
17. lamina impemeabilizante de EPDM o similar, firmemente anclada al perl de acero.
18. Chapa plegada de acero inoxidable para sujeción de vidrio de fachada
19. pavimento exterior de baldosa hidráulica
20. fábrica de ladrillo perforado
21. lámina bituminosa con protección de plomo tipo "ASDEPLOMB"
22. chapa plegada prelacada
23. losa de hormigón armado HA-250, 20cm de espesor y armado superior e inferior Ø10 cada 15 cm
24. lámina impermeabilizante de PVC tipo "S ARMAFIL" de 15mm de espesor.
25. mortero de pendiente
26. cubierta de chapa existente
27. goterón
28. Falso techo de marmol travertino de 3 cm de espesor. Piezas 30 x 60 x 3 cm.
29. Anclajes de acero inoxidable para sujección de falso techo
30. Forjado de hormigón existente.
31. Cubierta existente
32. Enfoscado de mortero de cemento

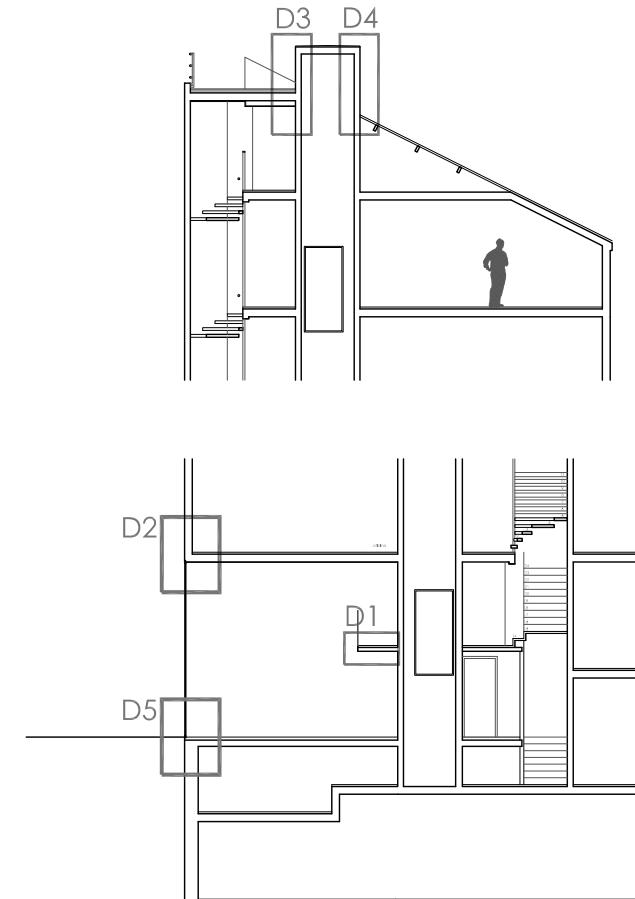

SITUACIÓN
Calle Emilio Arrieta 25
Pamplona, NAVARRA

LA PROPIEDAD
Copropietarios Calle Emilio Arrieta 25
Pamplona, NAVARRA

FECHA
Febrero 2012



MRM ARQUITECTOS S.L.P.
Miguel Alonso Flamarique
Roberto Erviti Machain
Mamen Escorihuela Vitales

C/ Puente de Miluze, nº12 bajo
31012 Pamplona, Navarra
[T+F] 948 074407

www.mrmarquitectos.com
mrm@mrmarquitectos.com

24/04/2012
VISADO

Antes de imprimir o copiar este documento, por favor borrar el texto que aparece en la parte trasera. El medio ambiente es cosa de todos.

PROYECTO BÁSICO
Y DE EJECUCIÓN



SECCIONES CONSTRUCTIVAS

escala 1:10- 1:5

C 5.01

Prohibida la reproducción total o parcial salvo autorización expresa de MRM Arquitectos S.L.P.

REFORMA DE PORTAL
SUPRESIÓN DE BARRERAS ARQUITECTÓNICAS
SUSTITUCIÓN DE ASCENSORES

SITUACIÓN

Calle Emilio Arrieta 25
Pamplona, NAVARRA

LA PROPIEDAD

Copropietarios Calle Emilio Arrieta 25
Pamplona, NAVARRA

FECHA

Febrero 2012



MRM ARQUITECTOS S.L.P.
Miguel Alonso Flamarique
Roberto Erviti Machain
Mamen Escorihuela Vitales

C/ Puente de Miluze, nº12 bajo
31012 Pamplona, Navarra
[T+F] 948 074407

www.mrmarquitectos.com
mrm@mrmarquitectos.com

COLEGIO OFICIAL DE ARQUITECTOS VASCO-NAVARRO
EUSKAL HERRIKO ARKI EKTOEN ELKARGO OFIZIALA
24/04/2012
VISADO

Antes de imprimir o copiar este documento, por favor haga clic en el menú Archivos y seleccione la opción "Imprimir sin marcos".

Prohibida la reproducción total o parcial salvo autorización expresa de MRM Arquitectos S.L.P.

PROYECTO BÁSICO
Y DE EJECUCIÓN





INSTALACION ELÉCTRICA
PLANTA ACCESO Y ENTREPLANTA
cota +0.00m y +2.35 m

escala 1:50



3.01

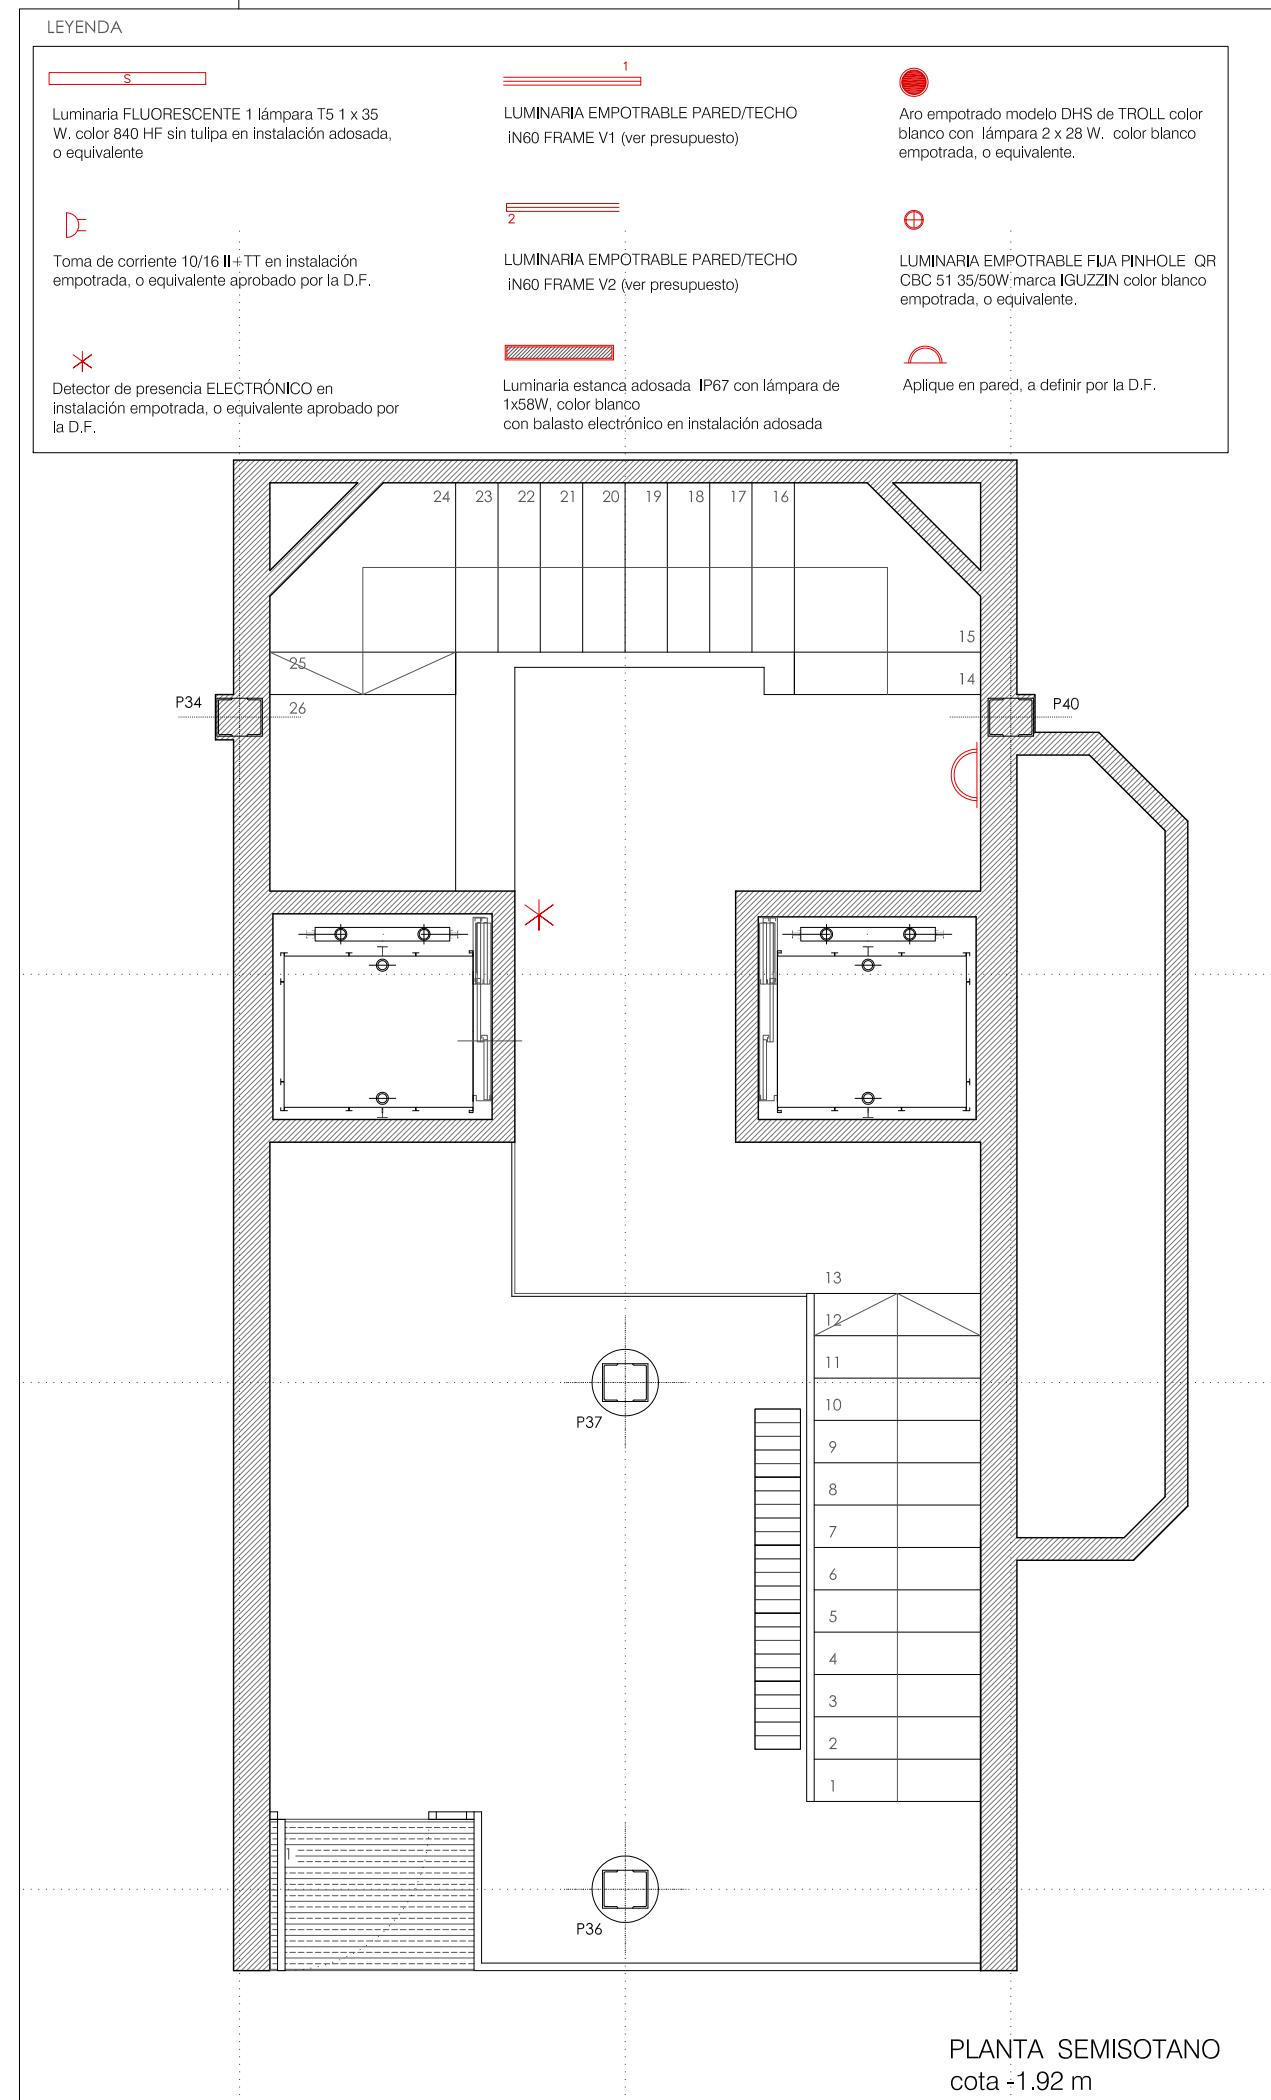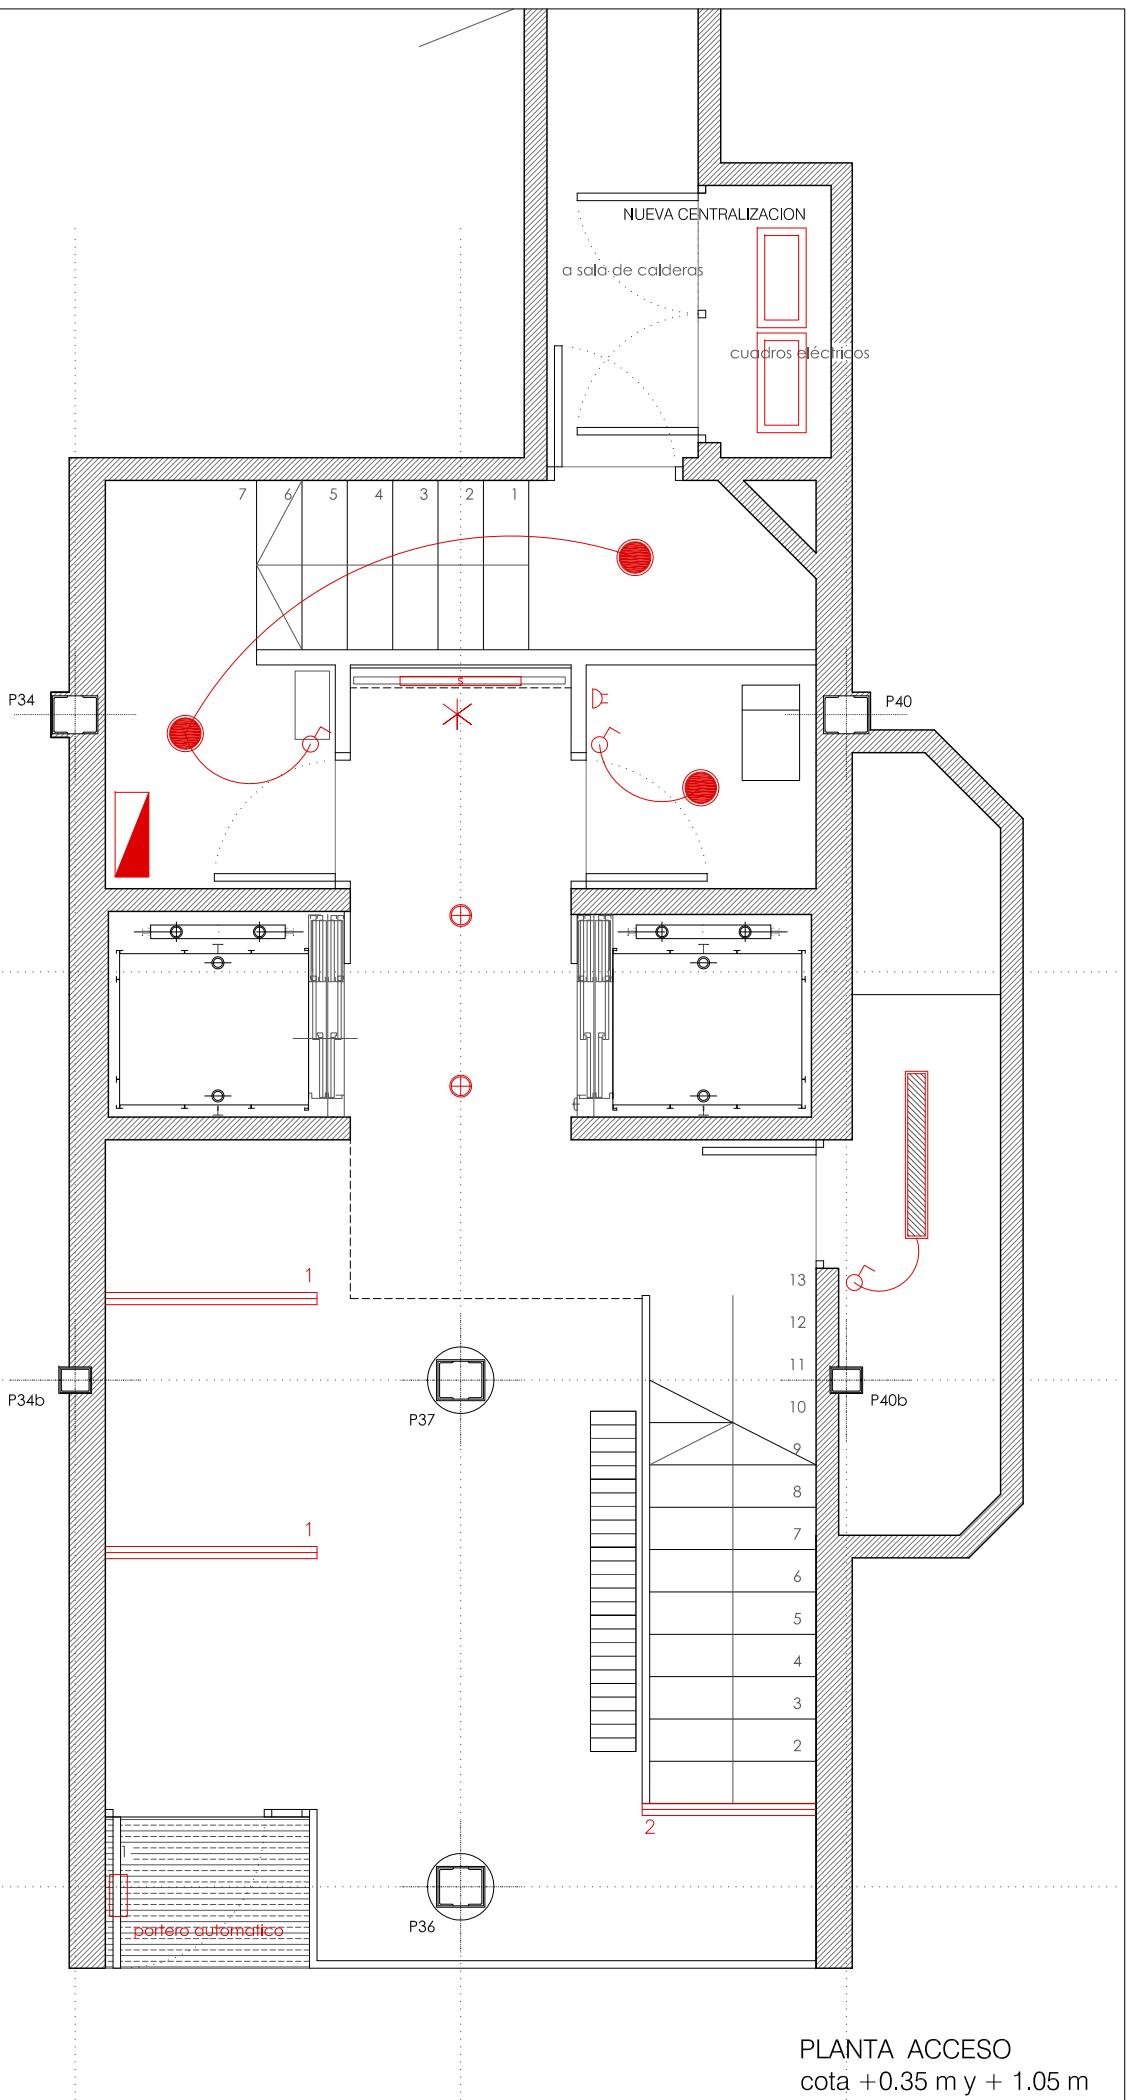

REFORMA DE PORTAL
SUPRESIÓN DE BARRERAS ARQUITECTÓNICAS
SUSTITUCIÓN DE ASCENSORES

SITUACIÓN
Calle Emilio Arrieta 25
Pamplona, NAVARRA

LA PROPIEDAD
Copropietarios Calle Emilio Arrieta 25
Pamplona, NAVARRA

FECHA
Febrero 2012

mrm
arquitectos

C/ Puente de Miluze, nº12 bajo
31012 Pamplona, Navarra
[T+F] 948 074407

www.mrmarquitectos.com
mrm@mrmarquitectos.com



24/04/2012
VISADO

Antes de imprimir o copiar este documento, por favor haga clic en el menú Archivos y seleccione "Imprimir con calidad profesional".

COLEGIO OFICIAL DE ARQUITECTOS VASCO-NAVARRO
EUSKAL HERRIKO ARKIETKOEN ELKARGO OFIZIALA
DELEGACIÓN EN NAVARRA



Prohibida la reproducción total o parcial sin autorización expresa de MRM Arquitectos S.L. I.C.P.D.

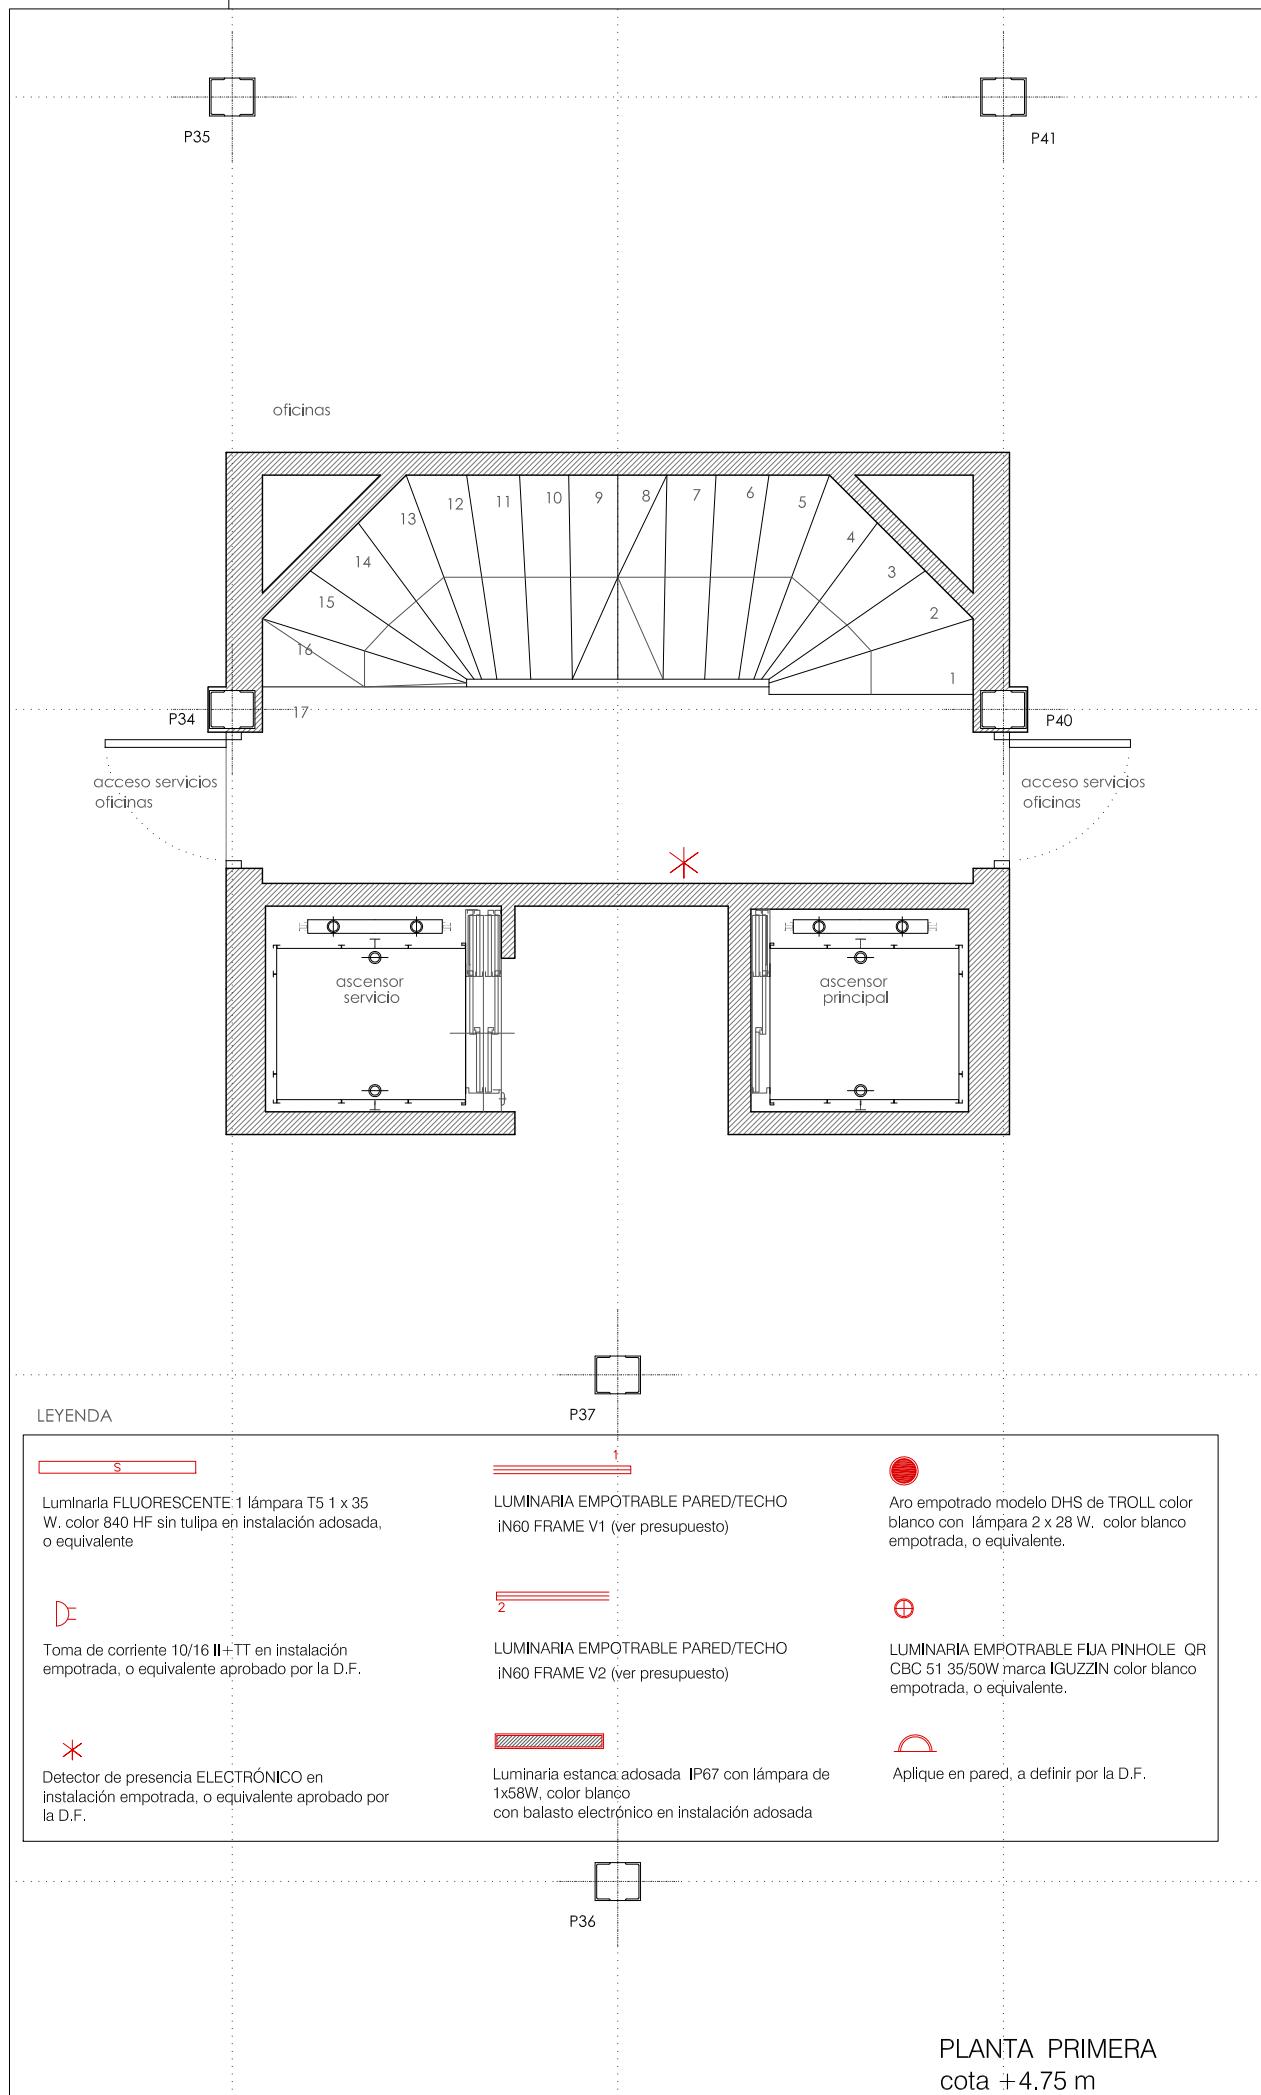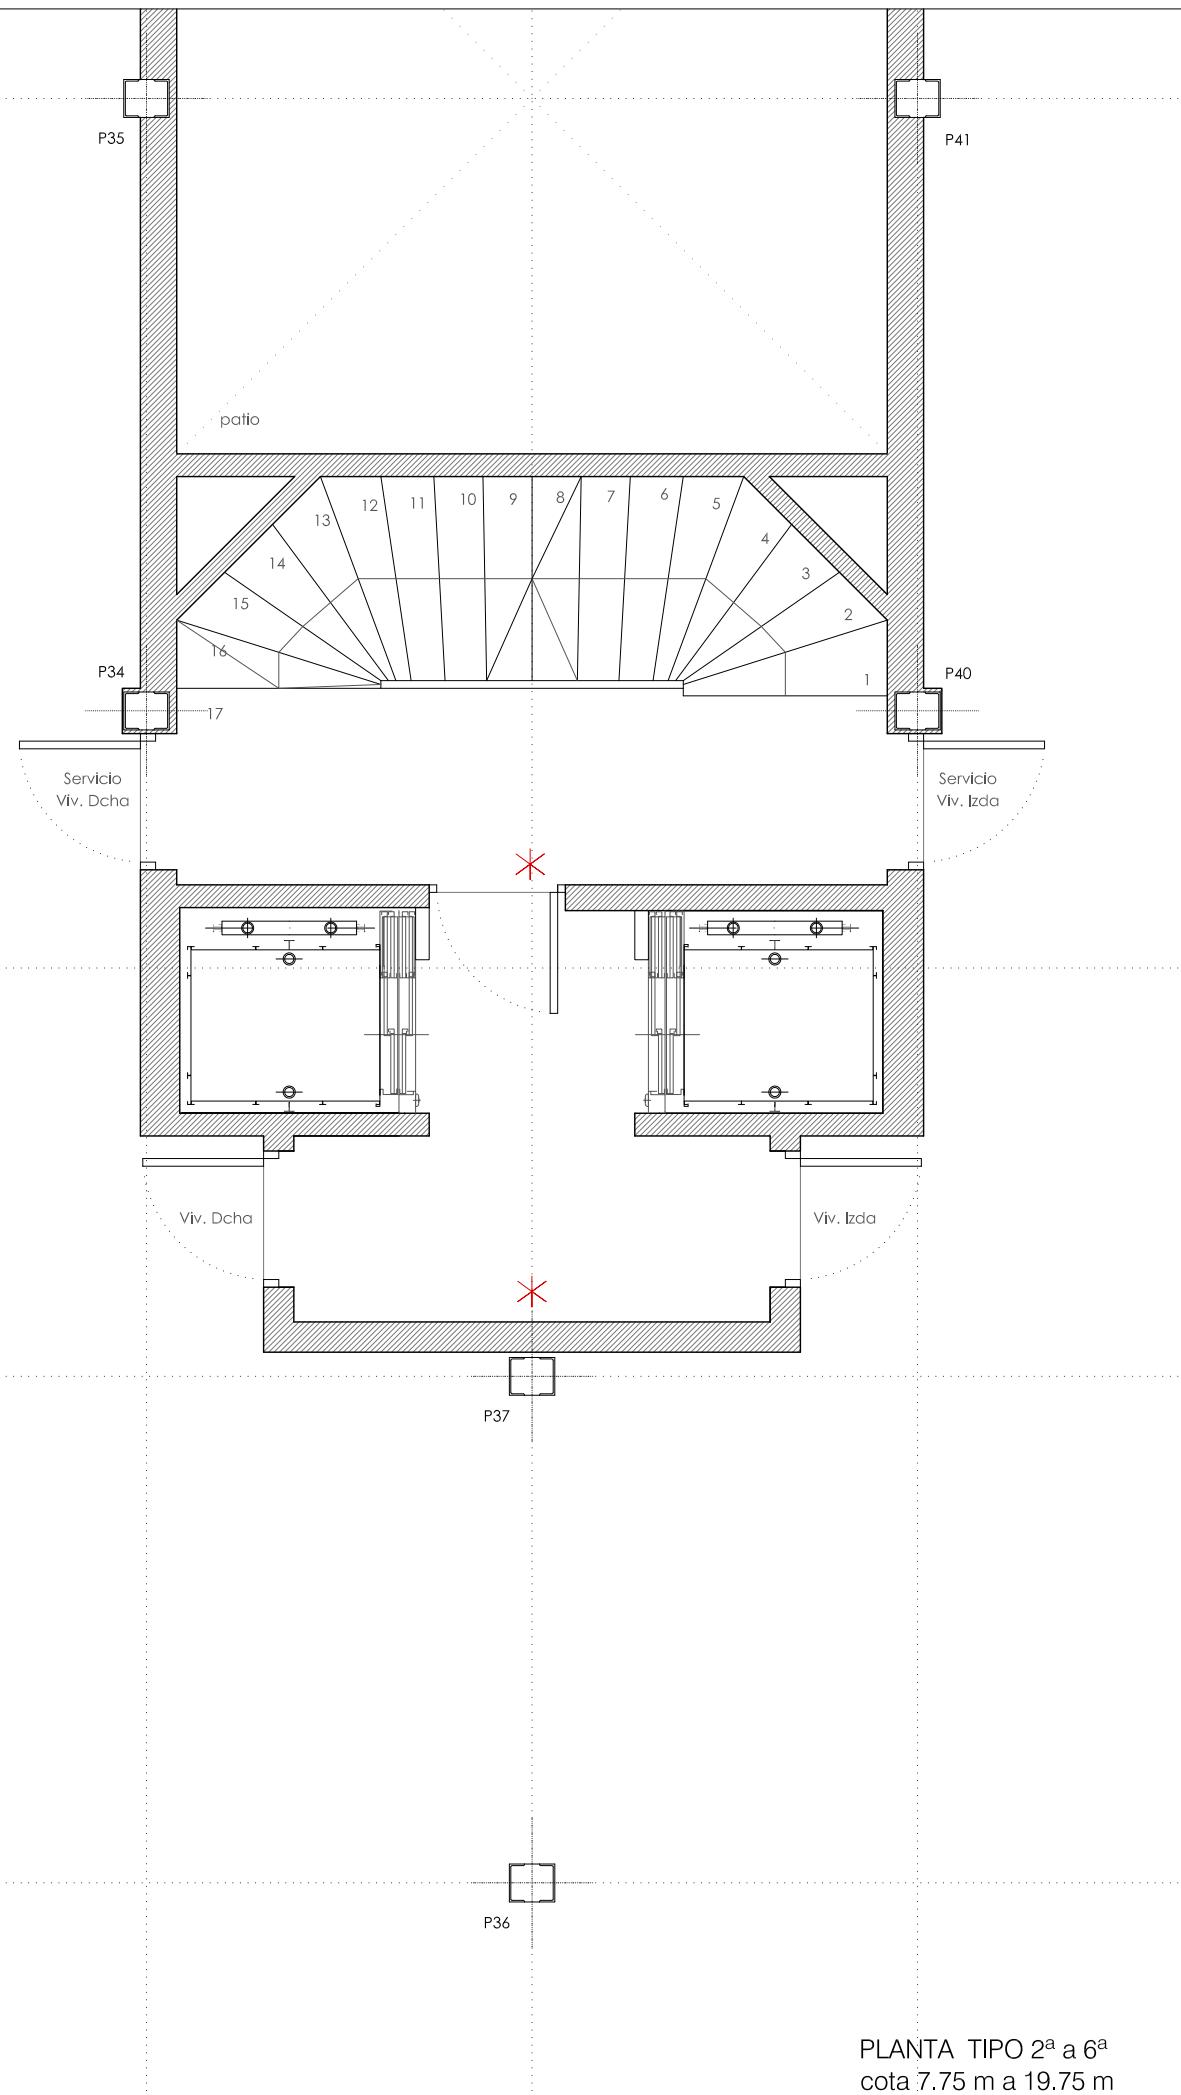

3.02

INSTALACION ELÉCTRICA
PLANTA PRIMERA Y TIPO
cota +4.75 m a 19.75 m

escala 1:50



REFORMA DE PORTAL

SUPRESIÓN DE BARRERAS ARQUITECTÓNICAS
SUSTITUCIÓN DE ASCENSORES

SUPRESIÓN DE BARRERAS ARQUITECTÓNICAS SUSTITUCIÓN DE ASCENSORES

SITUACIÓN
Calle Emilio Arrieta 25
Pamplona, NAVARRA

LA PROPIEDAD
Copropietarios Calle Emilio Arrieta 25
Pamplona, NAVARRA

FECHA
Febrero 2012





MRM ARQUITECTOS S.L.P
Miguel Alonso Flamarique
Roberto Erviti Machain
Mamen Escorihuela Vitales

C/ Puente de Miluze, nº12 bajo
31012 Pamplona, Navarra
[T+F] 948 074407

www.mrmarquitectos.com
mrm@mrmarquitectos.com

VISADO
24/04/2012

卷之三

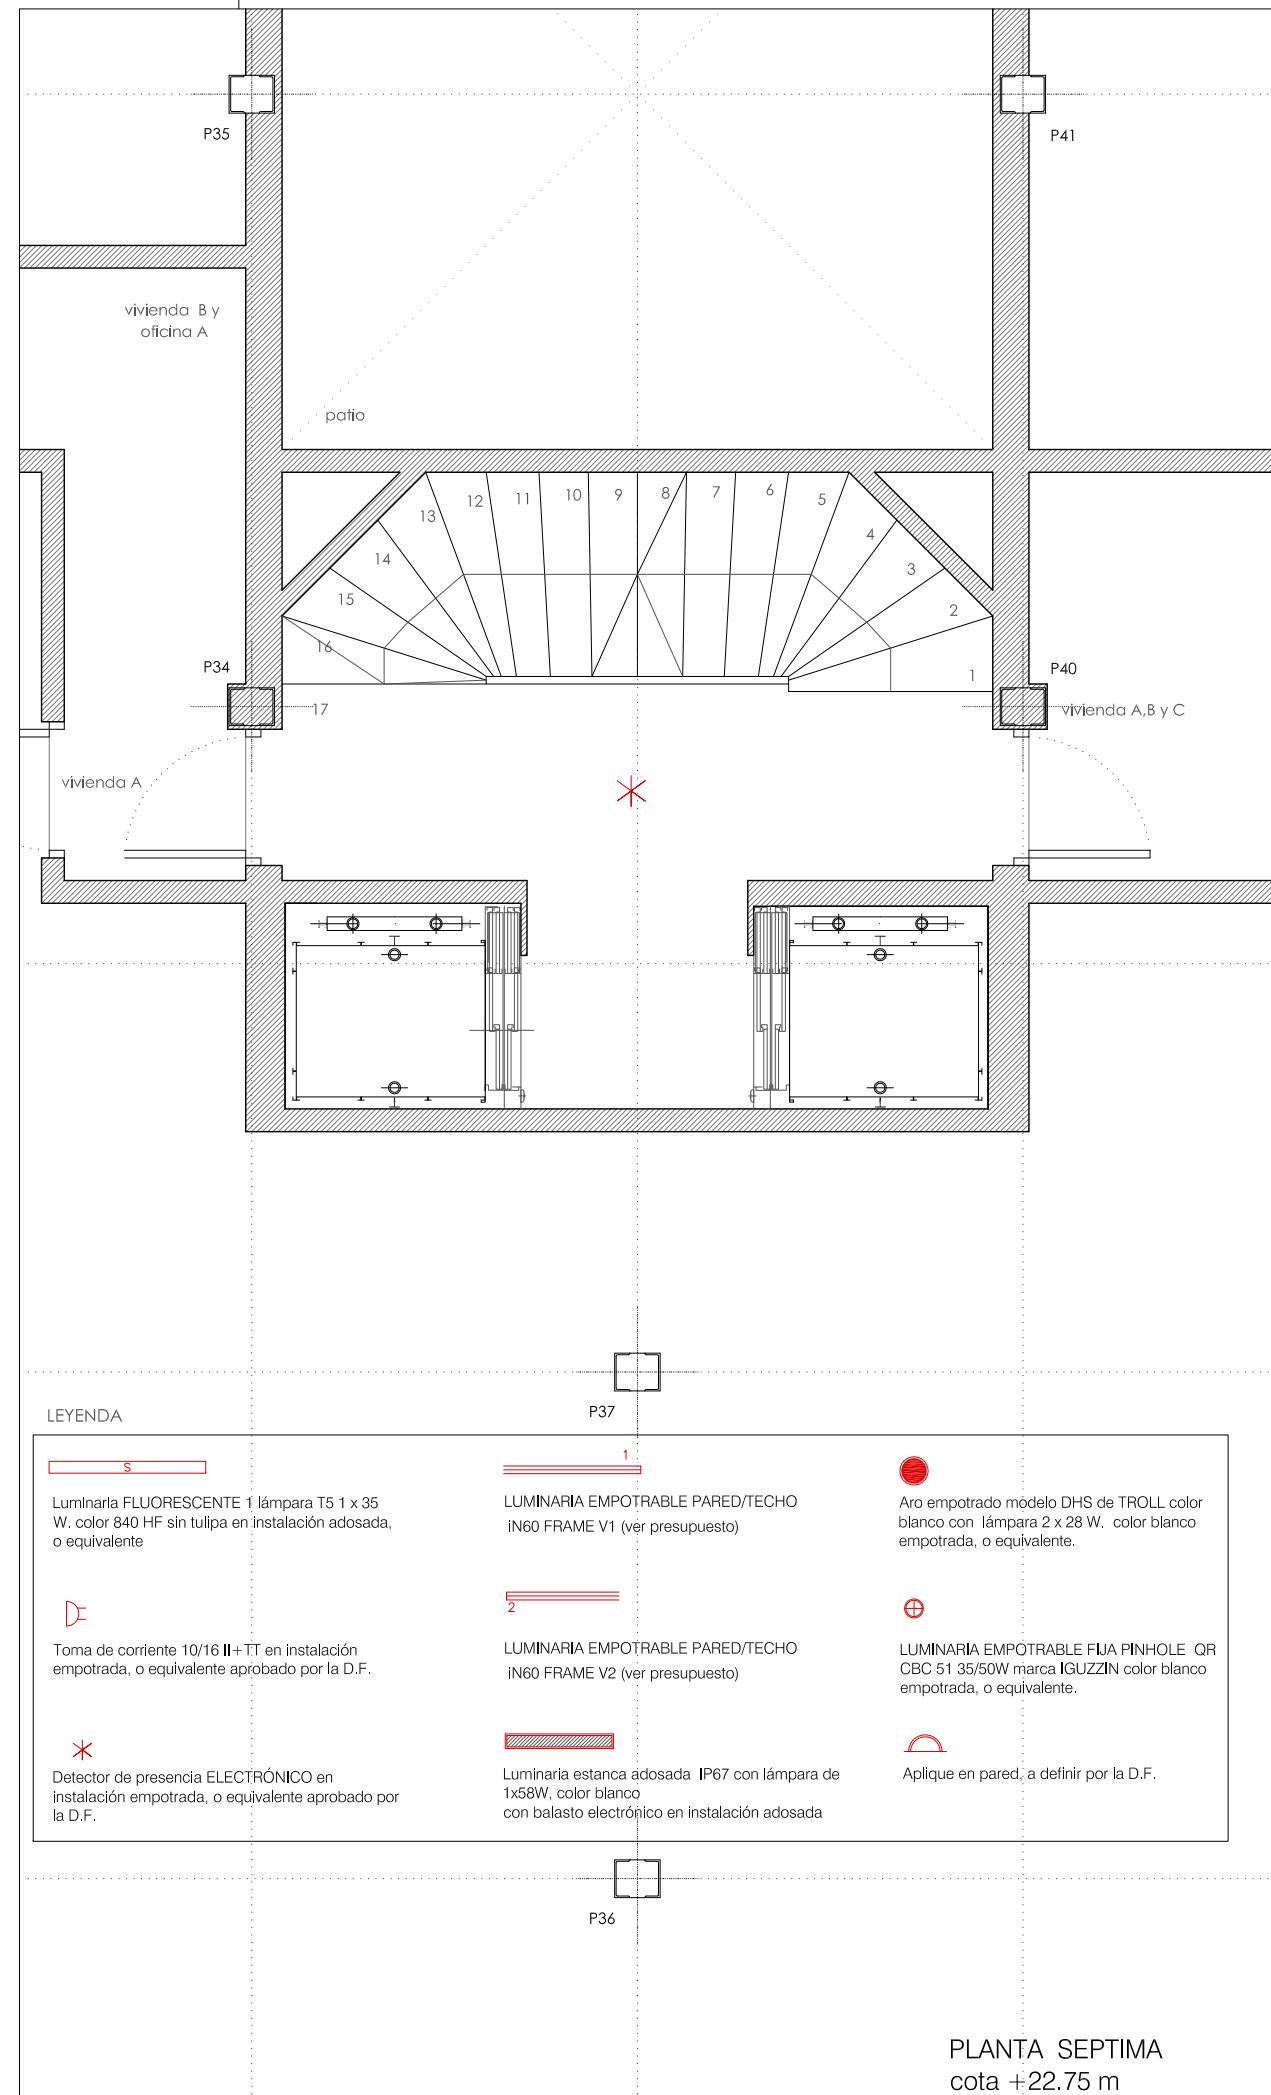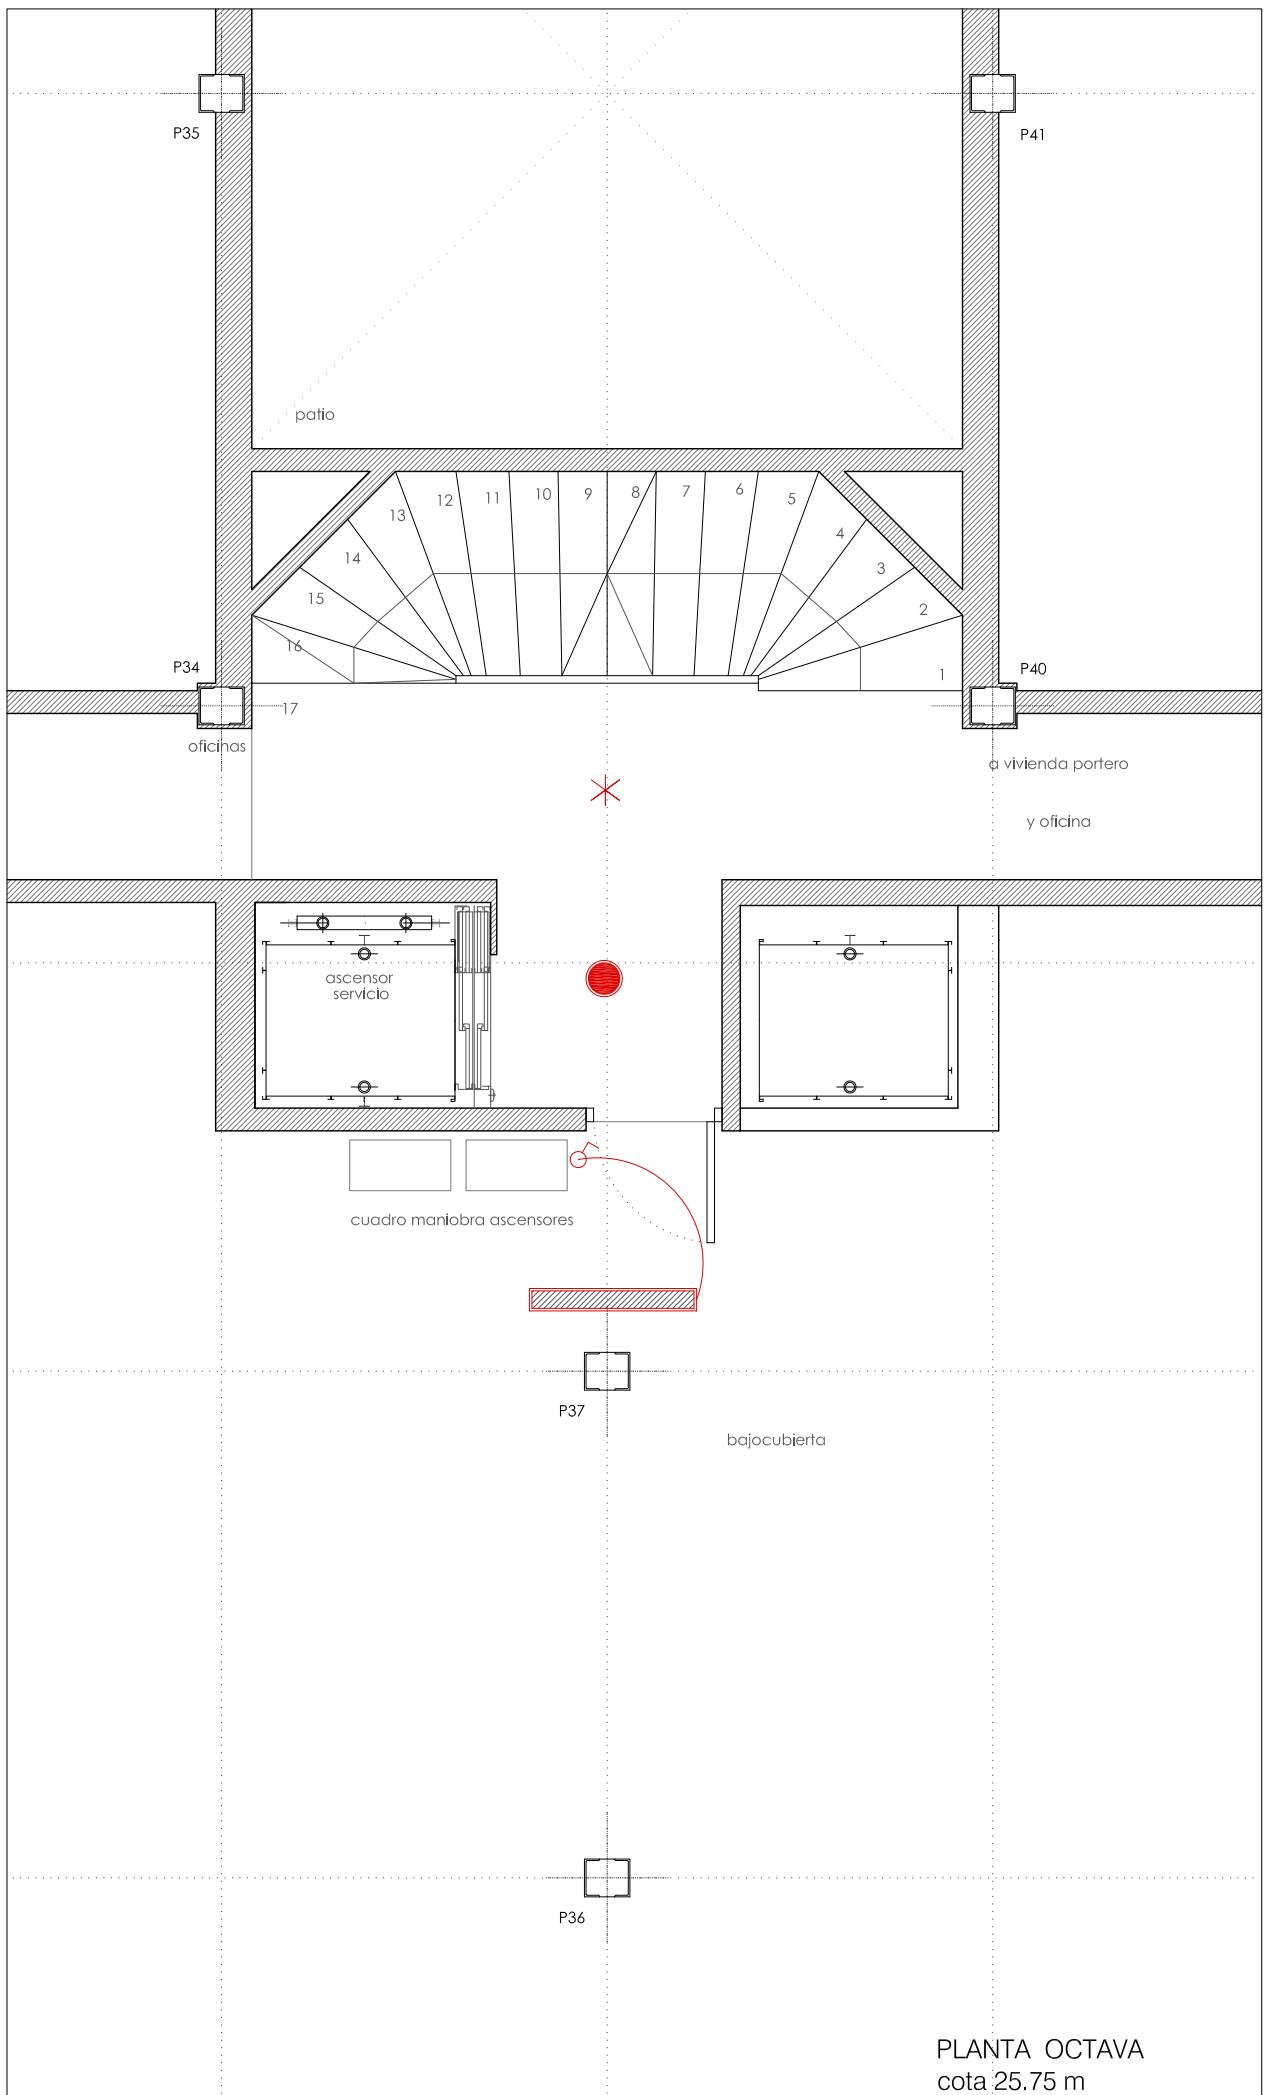

PROYECTO BASICO
Y DE EJECUCION

INSTALACION ELÉCTRICA PLANTA SEPTIMA Y OCTAVA cota +22.75 m y 25.75 m

escala 1:50

N

I 3.03

REFORMA DE PORTAL
SUPRESIÓN DE BARRERAS ARQUITECTÓNICAS
SUSTITUCIÓN DE ASCENSORES

SITUACIÓN
Calle Emilio Arrieta 25
Pamplona, NAVARRA

LA PROPIEDAD
Copropietarios Calle Emilio Arrieta 25
Pamplona, NAVARRA

FECHA
Febrero 2012

mrm
arquitectos



C/ Puente de Miluze, nº12 bajo
31012 Pamplona, Navarra
[T+F] 948 074407

www.mrmarquitectos.com
mrm@mrmarquitectos.com

COLEGIO OFICIAL DE ARQUITECTOS VASCO-NAVARRO 24/04/2012
EUSKAL HERRIKO ARKIETKOEN ELKARROGO OFIZIALA
DELEGACIÓN EN NAVARRA

Antes de imprimir o copiar este documento, por favor hágalo con su autorización escrita. El medio ambiente es cosa de todos.

Prohibida la reproducción total o parcial salvo autorización escrita de MRM Arquitectos S.L. I.C.P.D.

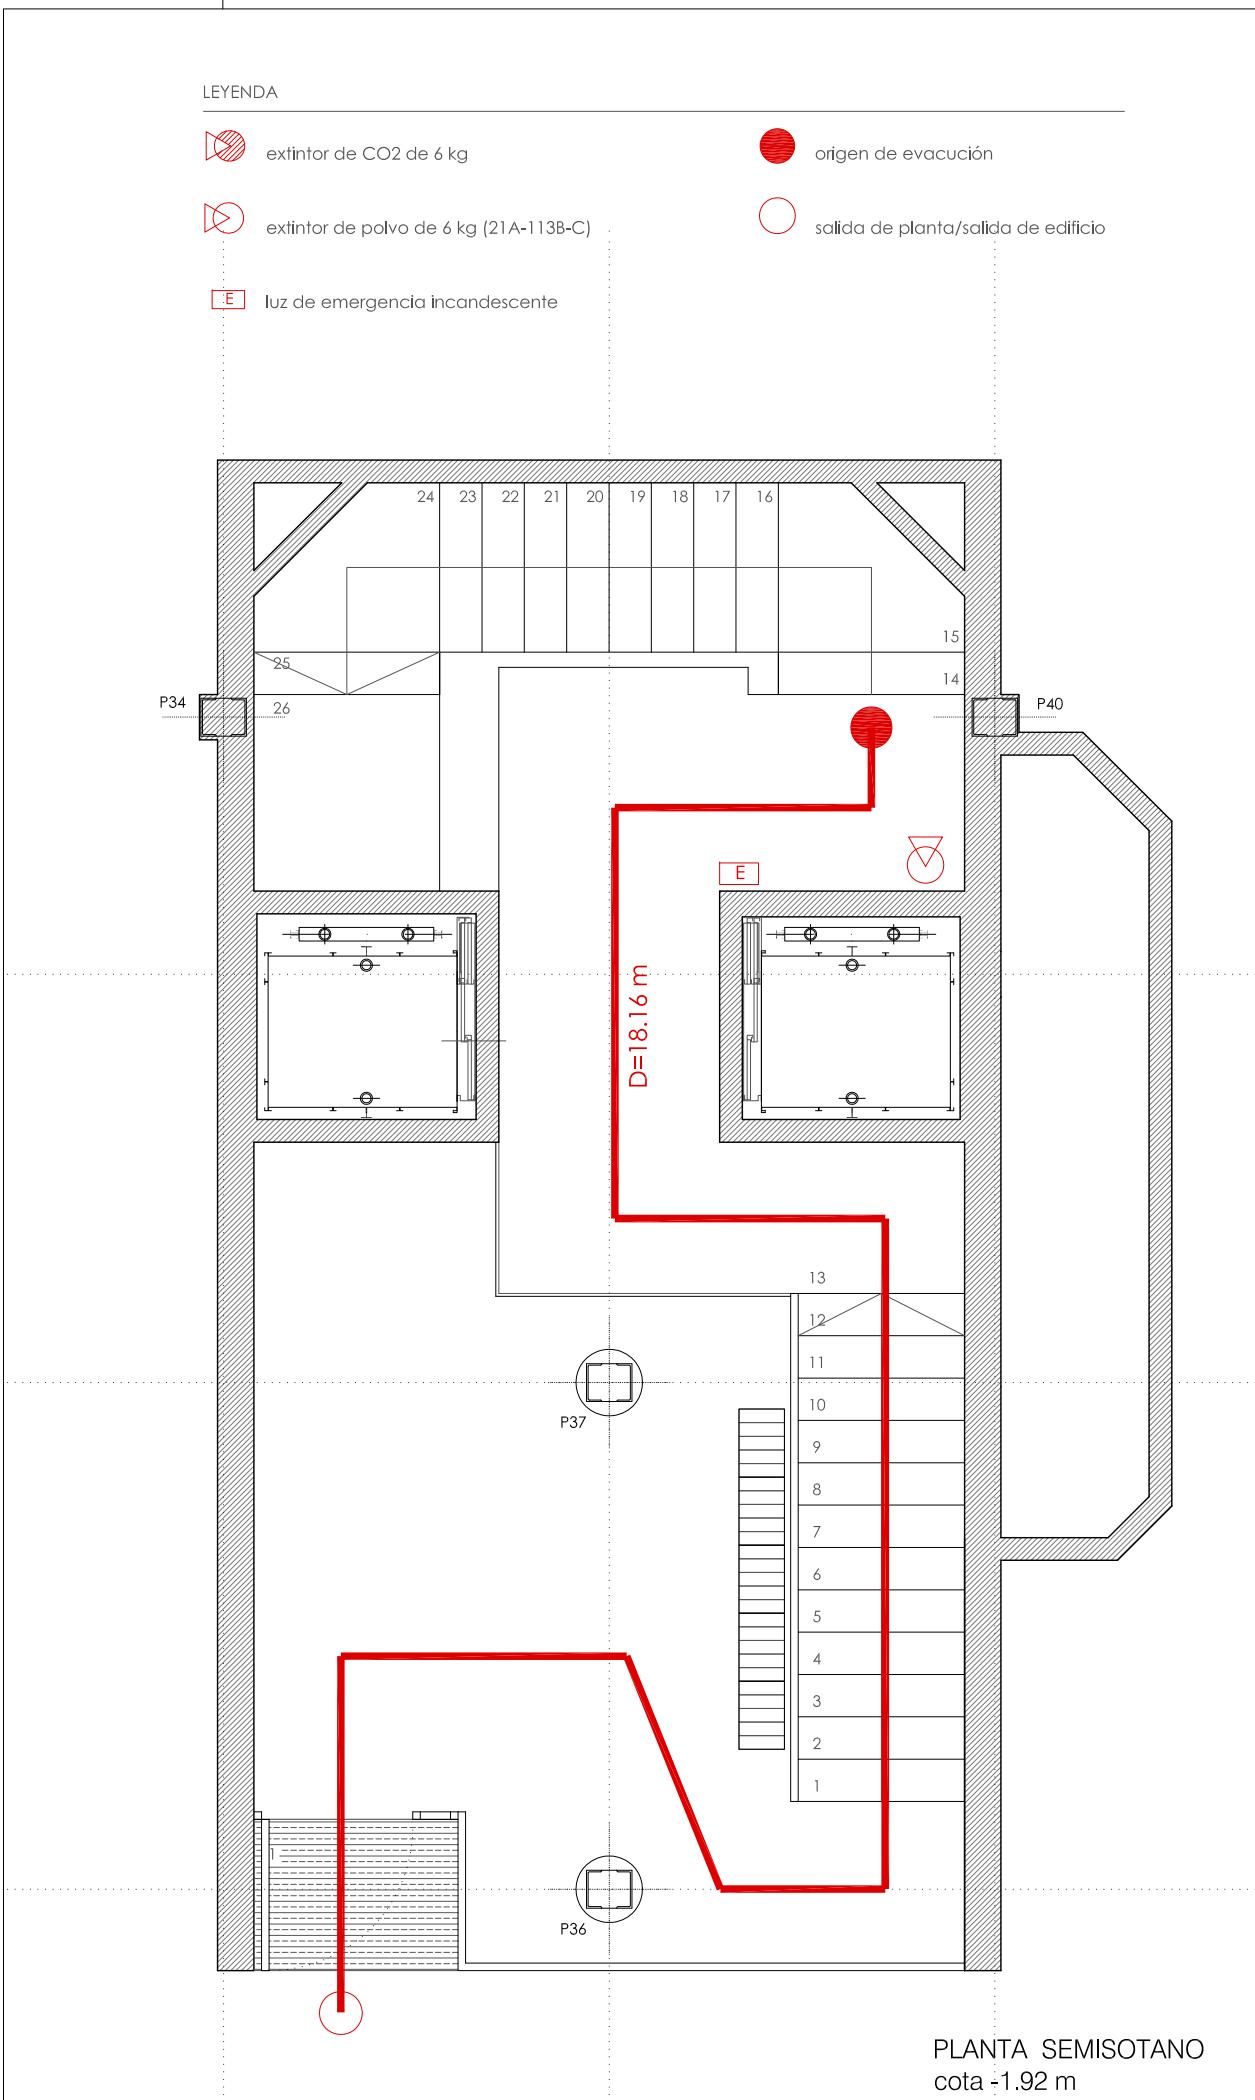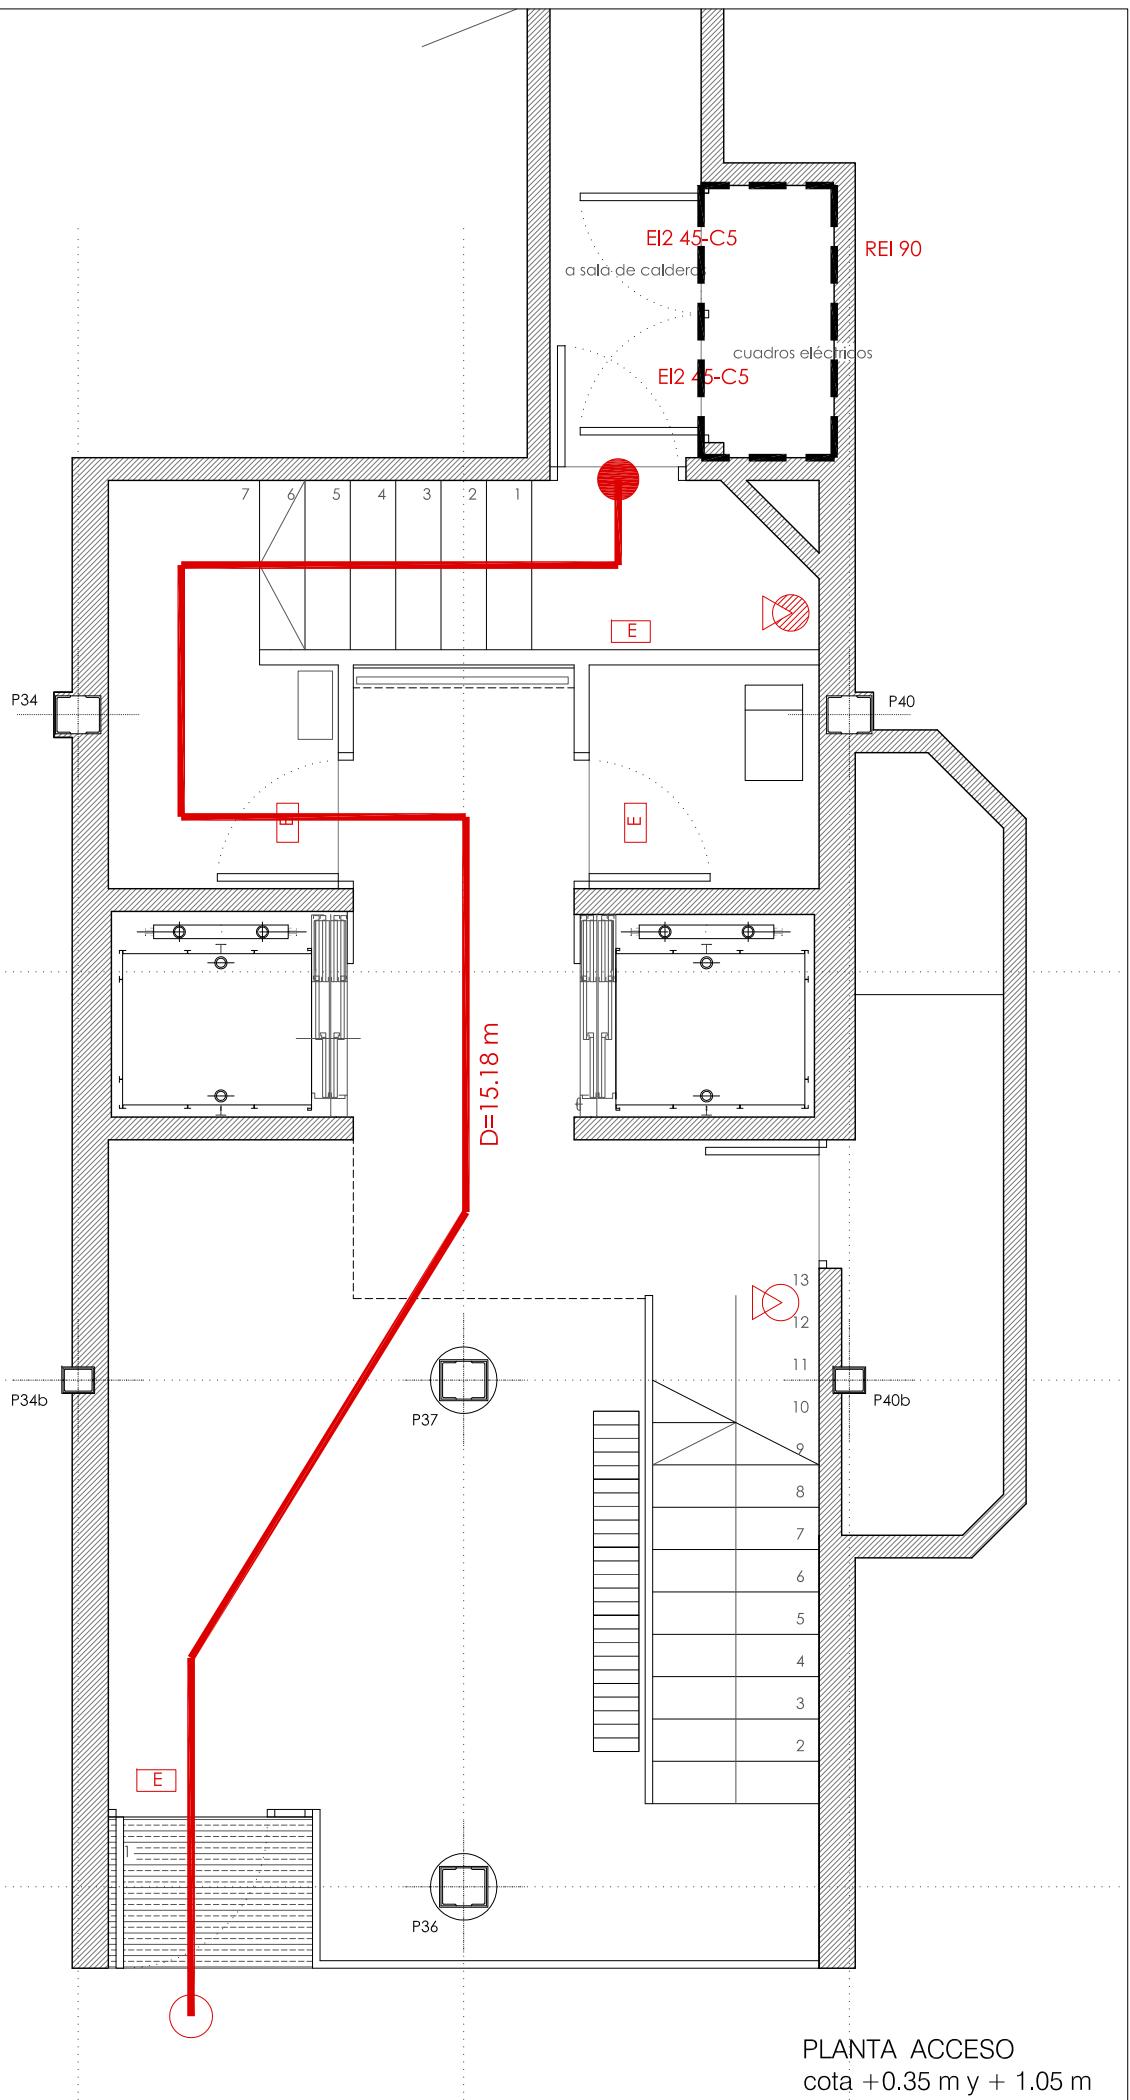

PROYECTO BÁSICO
Y DE EJECUCIÓN

PROTECCIÓN CONTRA INCENDIOS
PLANTA ACCESO Y ENTREPLANTA
cota +0.00m y +2.35 m

escala 1:50



5.01

REFORMA DE PORTAL
SUPRESIÓN DE BARRERAS ARQUITECTÓNICAS
SUSTITUCIÓN DE ASCENSORES

SITUACIÓN
Calle Emilio Arrieta 25
Pamplona, NAVARRA

LA PROPIEDAD
Copropietarios Calle Emilio Arrieta 25
Pamplona, NAVARRA

FECHA
Febrero 2012

mrm
arquitectos


C/ Puente de Miluze, nº12 bajo
31012 Pamplona, Navarra
[T+F] 948 074407

www.mrmarquitectos.com
mrm@mrmarquitectos.com



24/04/2012
VISADO

Antes de imprimir o copiar este documento, por favor haga clic en el menú Archivos y seleccione la opción "Imprimir con alta calidad".

COLEGIO OFICIAL DE ARQUITECTOS VASCO-NAVARRO
EUSKAL HERRIKO ARKIETKOEN ELKARGO OFIZIALA
DELEGACIÓN EN NAVARRA

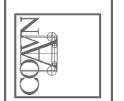

Prohibida la reproducción total o parcial sin autorización expresa de MRM Arquitectos S.L. I.C.P.D.

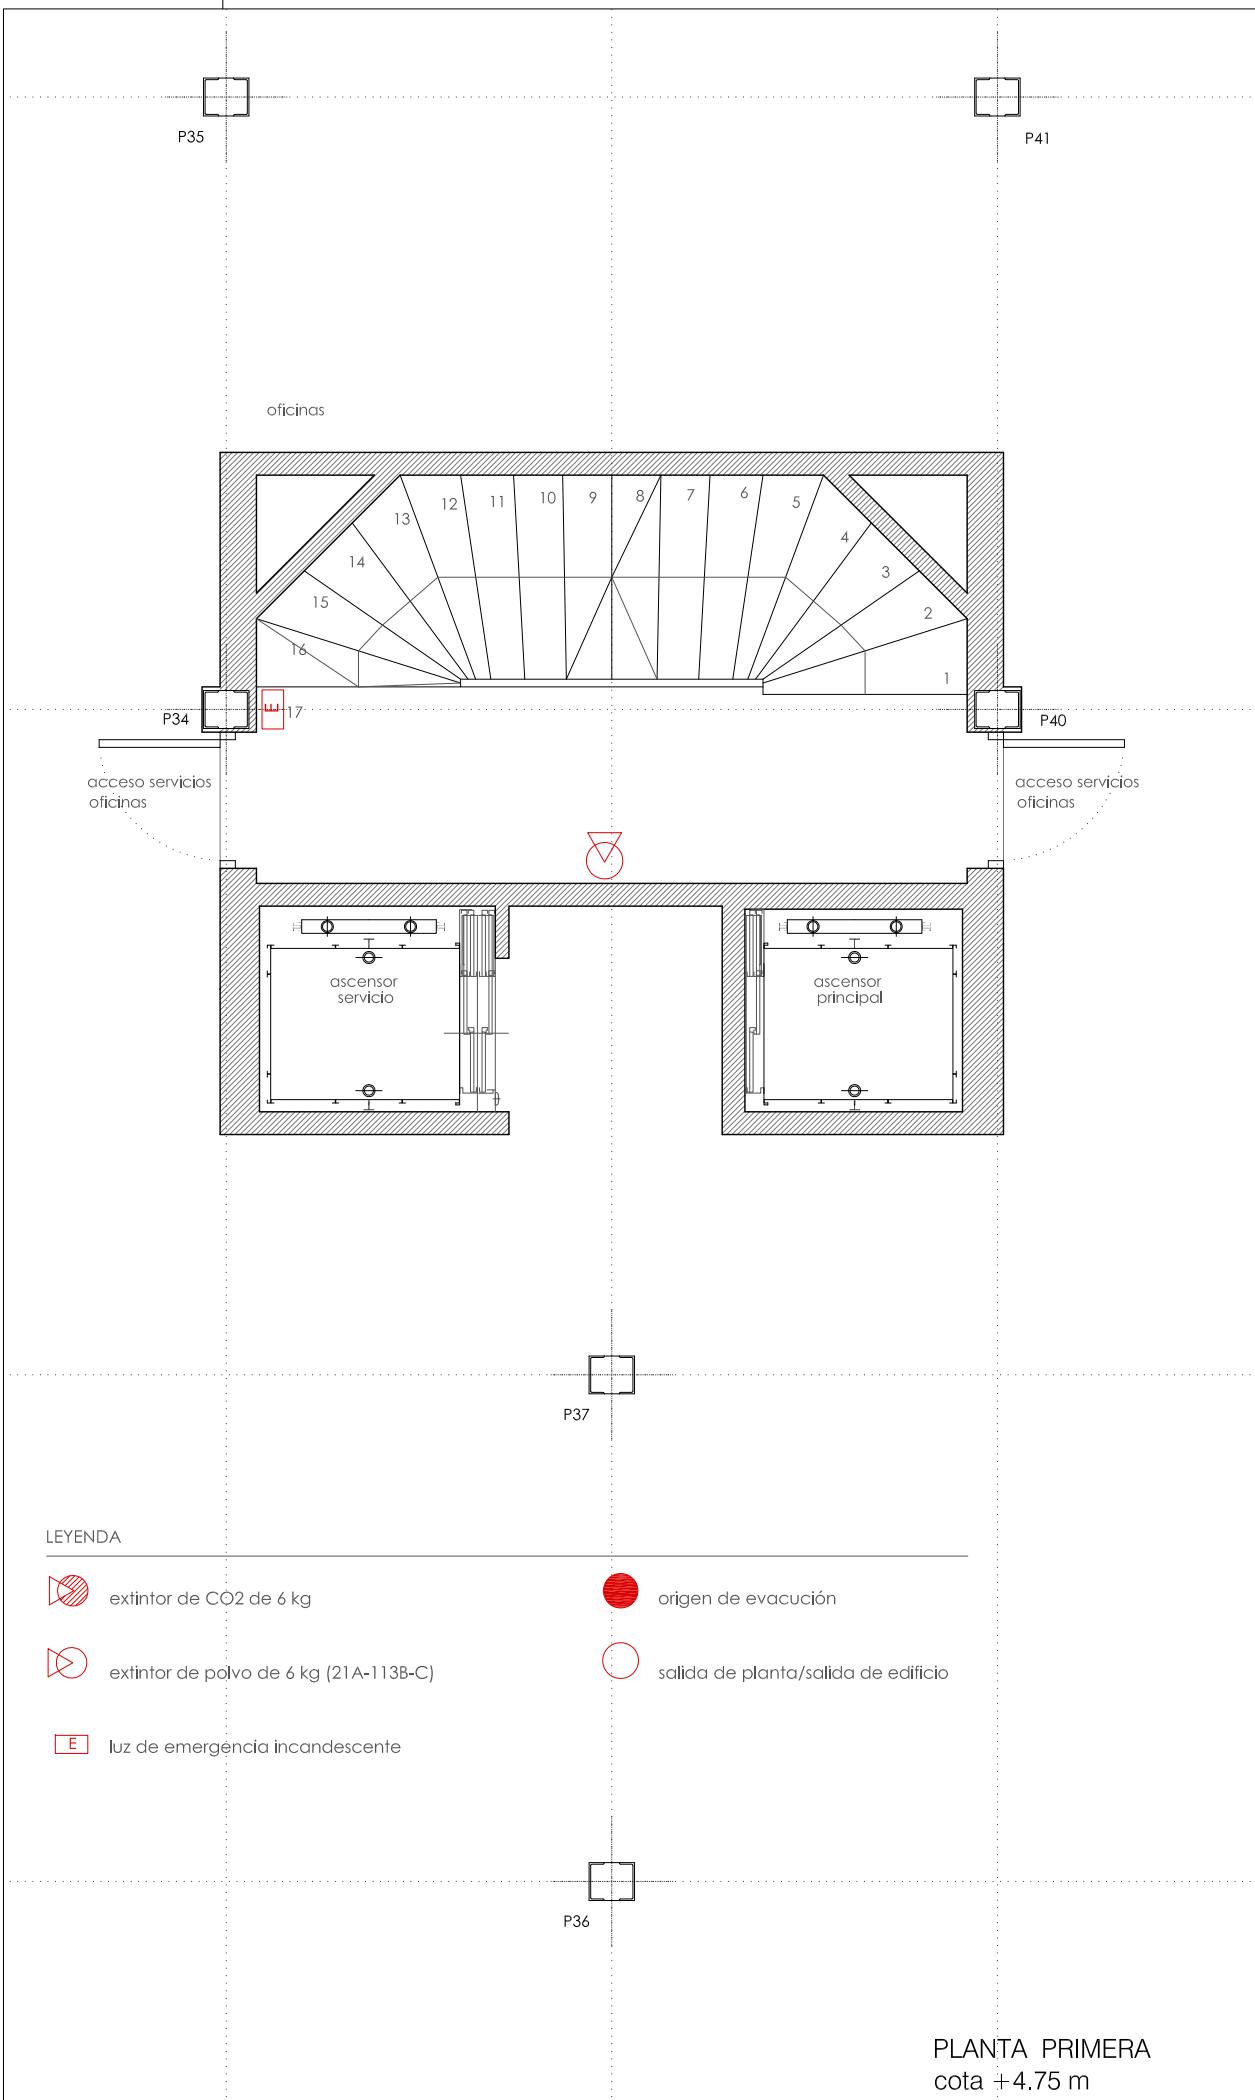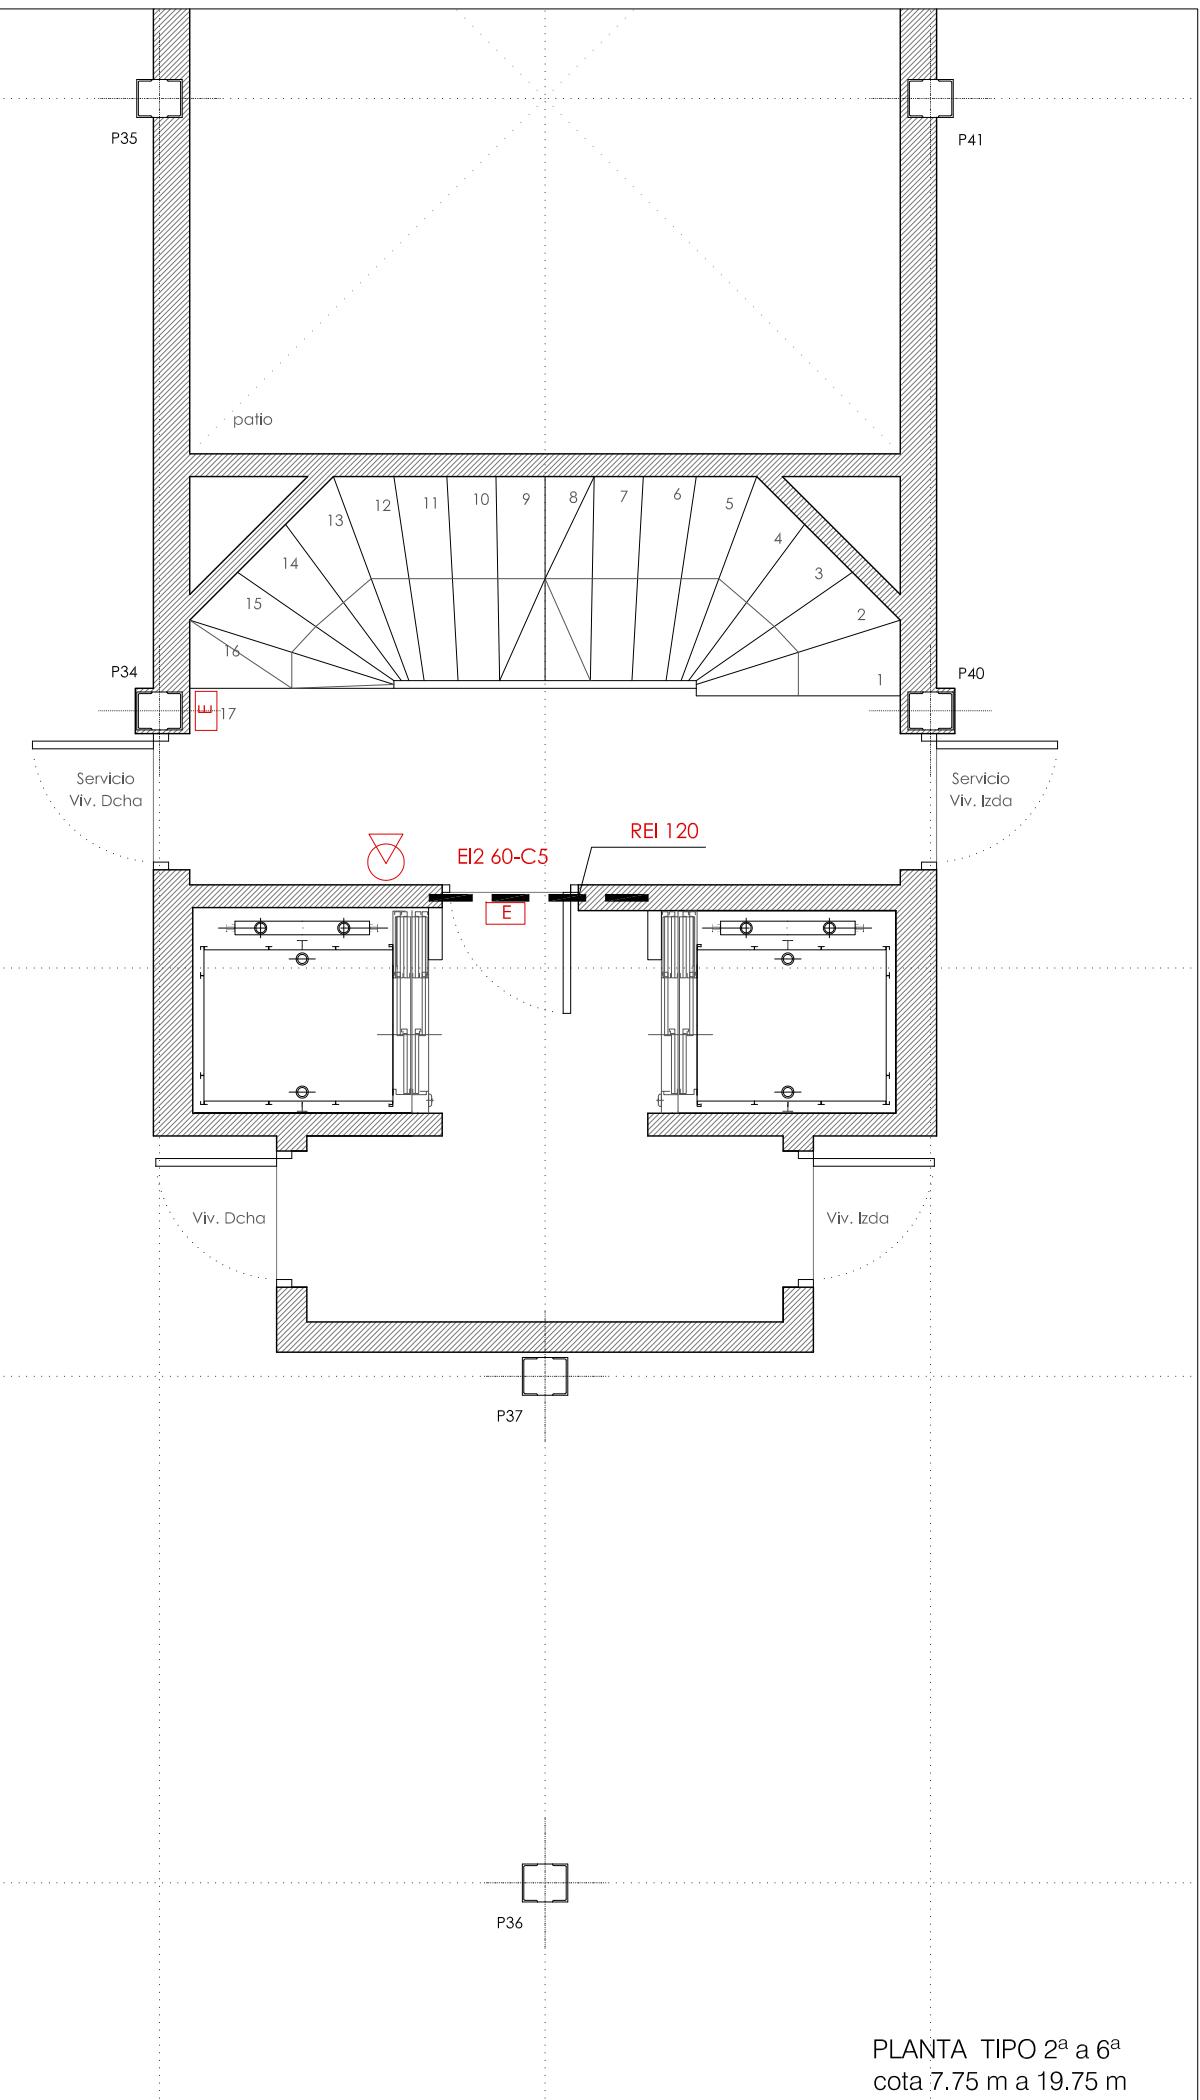

PROYECTO BÁSICO
Y DE EJECUCIÓN

PROTECCIÓN CONTRA INCENDIOS
PLANTA PRIMERA Y TIPO
cota +4.75 m a 19.75 m

escala 1:50



5.02

REFORMA DE PORTAL
SUPRESIÓN DE BARRERAS ARQUITECTÓNICAS
SUSTITUCIÓN DE ASCENSORES

SITUACIÓN
Calle Emilio Arrieta 25
Pamplona, NAVARRA

LA PROPIEDAD
Copropietarios Calle Emilio Arrieta 25
Pamplona, NAVARRA

FECHA
Febrero 2012

mrm
arquitectos


C/ Puente de Miluze, nº12 bajo
31012 Pamplona, Navarra
[T+F] 948 074407

www.mrmarquitectos.com
mrm@mrmarquitectos.com



24/04/2012
VISADO

Antes de imprimir o copiar este documento, por favor haga clic en el menú Archivo y seleccione "Imprimir con marcación".

COLEGIO OFICIAL DE ARQUITECTOS VASCO-NAVARRO
EUSKAL HERRIKO ARKIETKOEN ELKARGO OFIZIALA
DELEGACIÓN EN NAVARRA

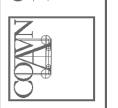

Prohibida la reproducción total o parcial sin autorización expresa de MRM Arquitectos S.L. I.C.P.D.

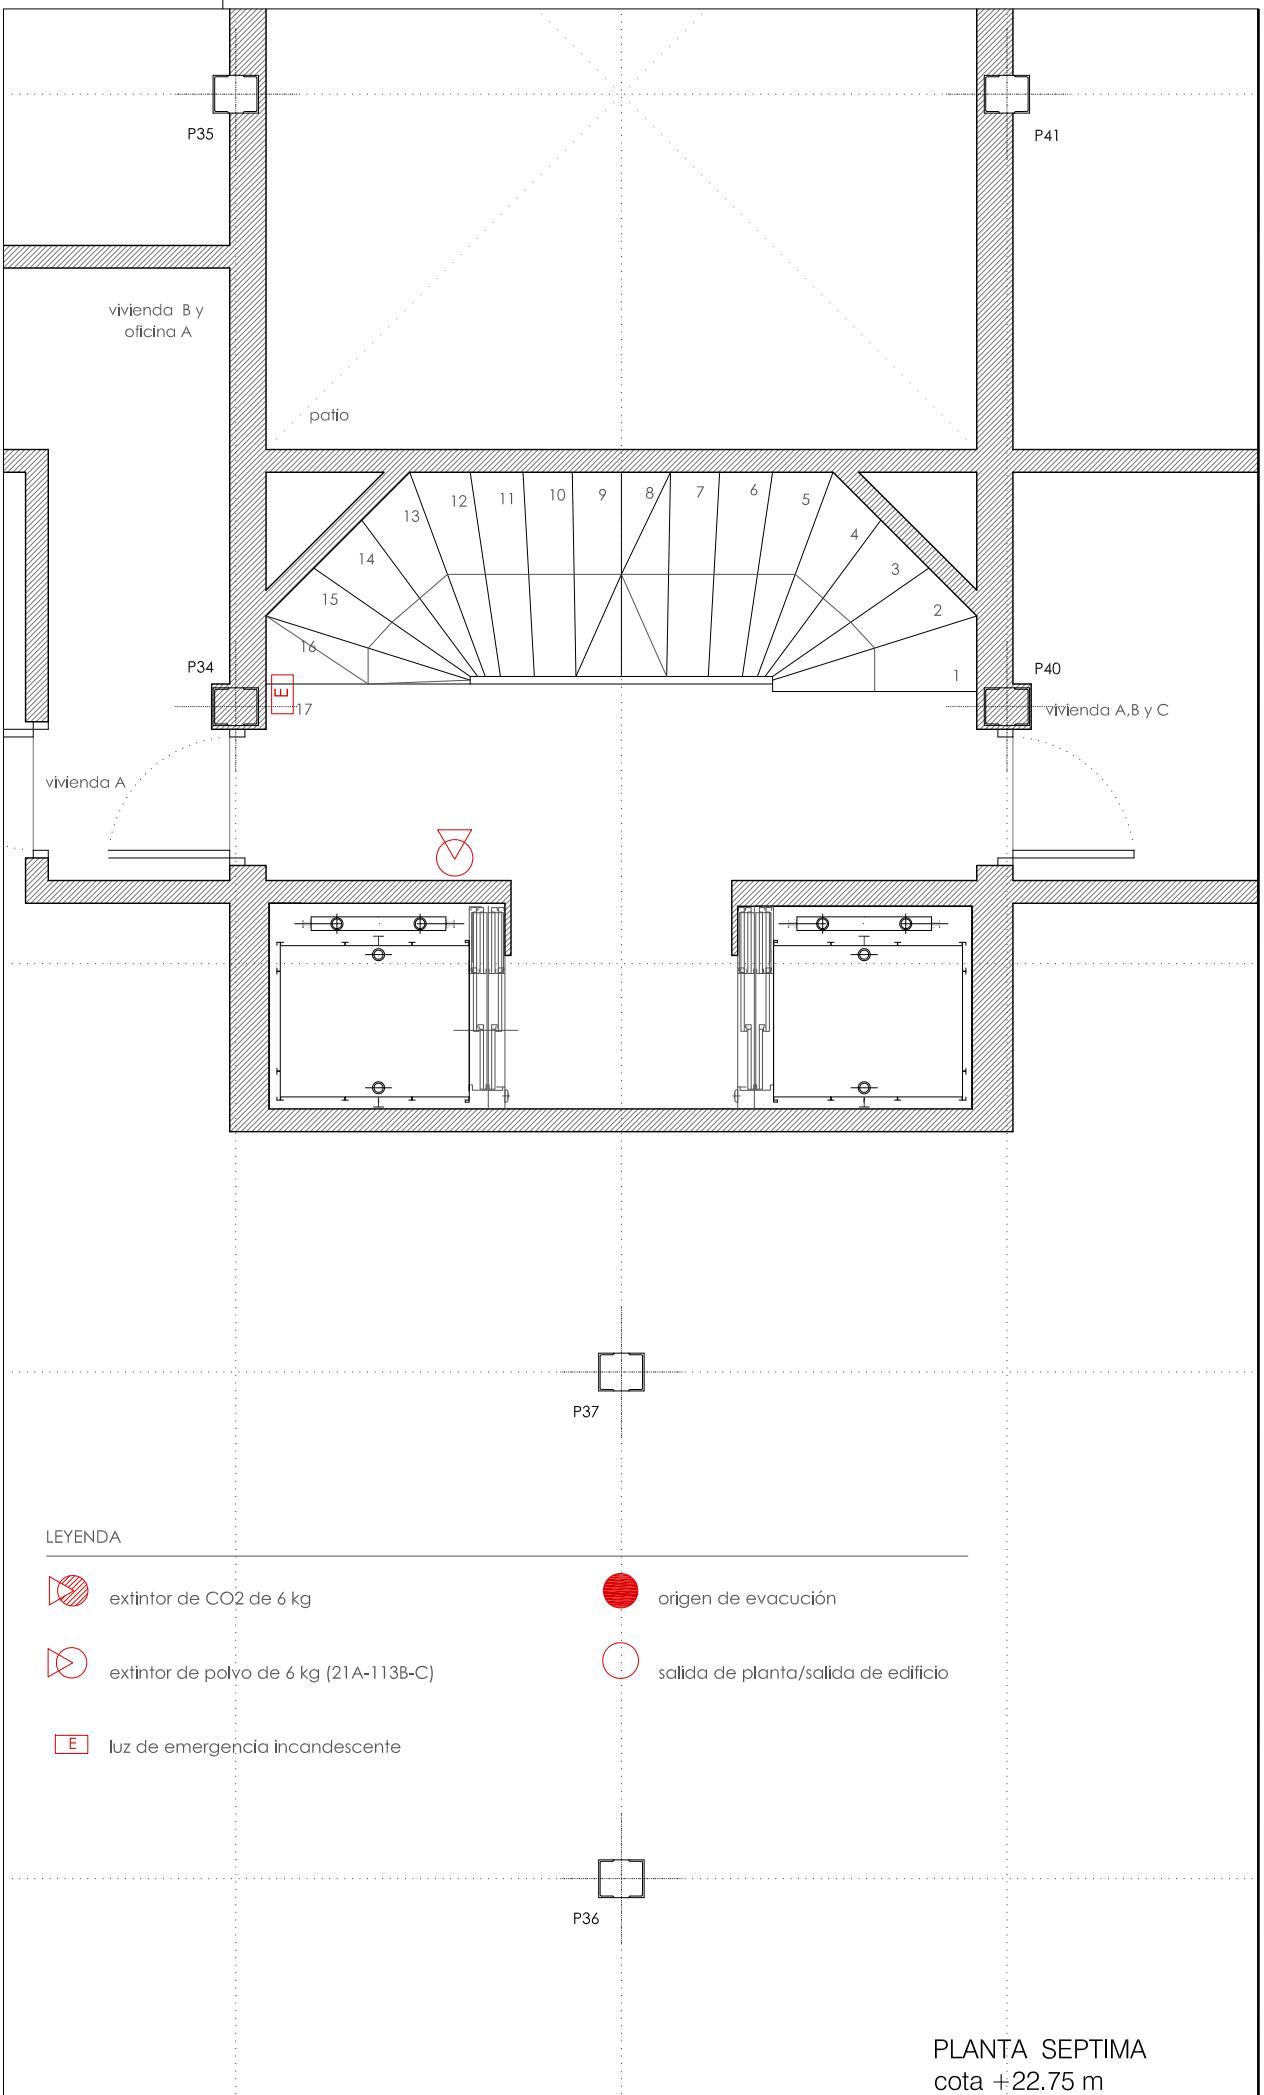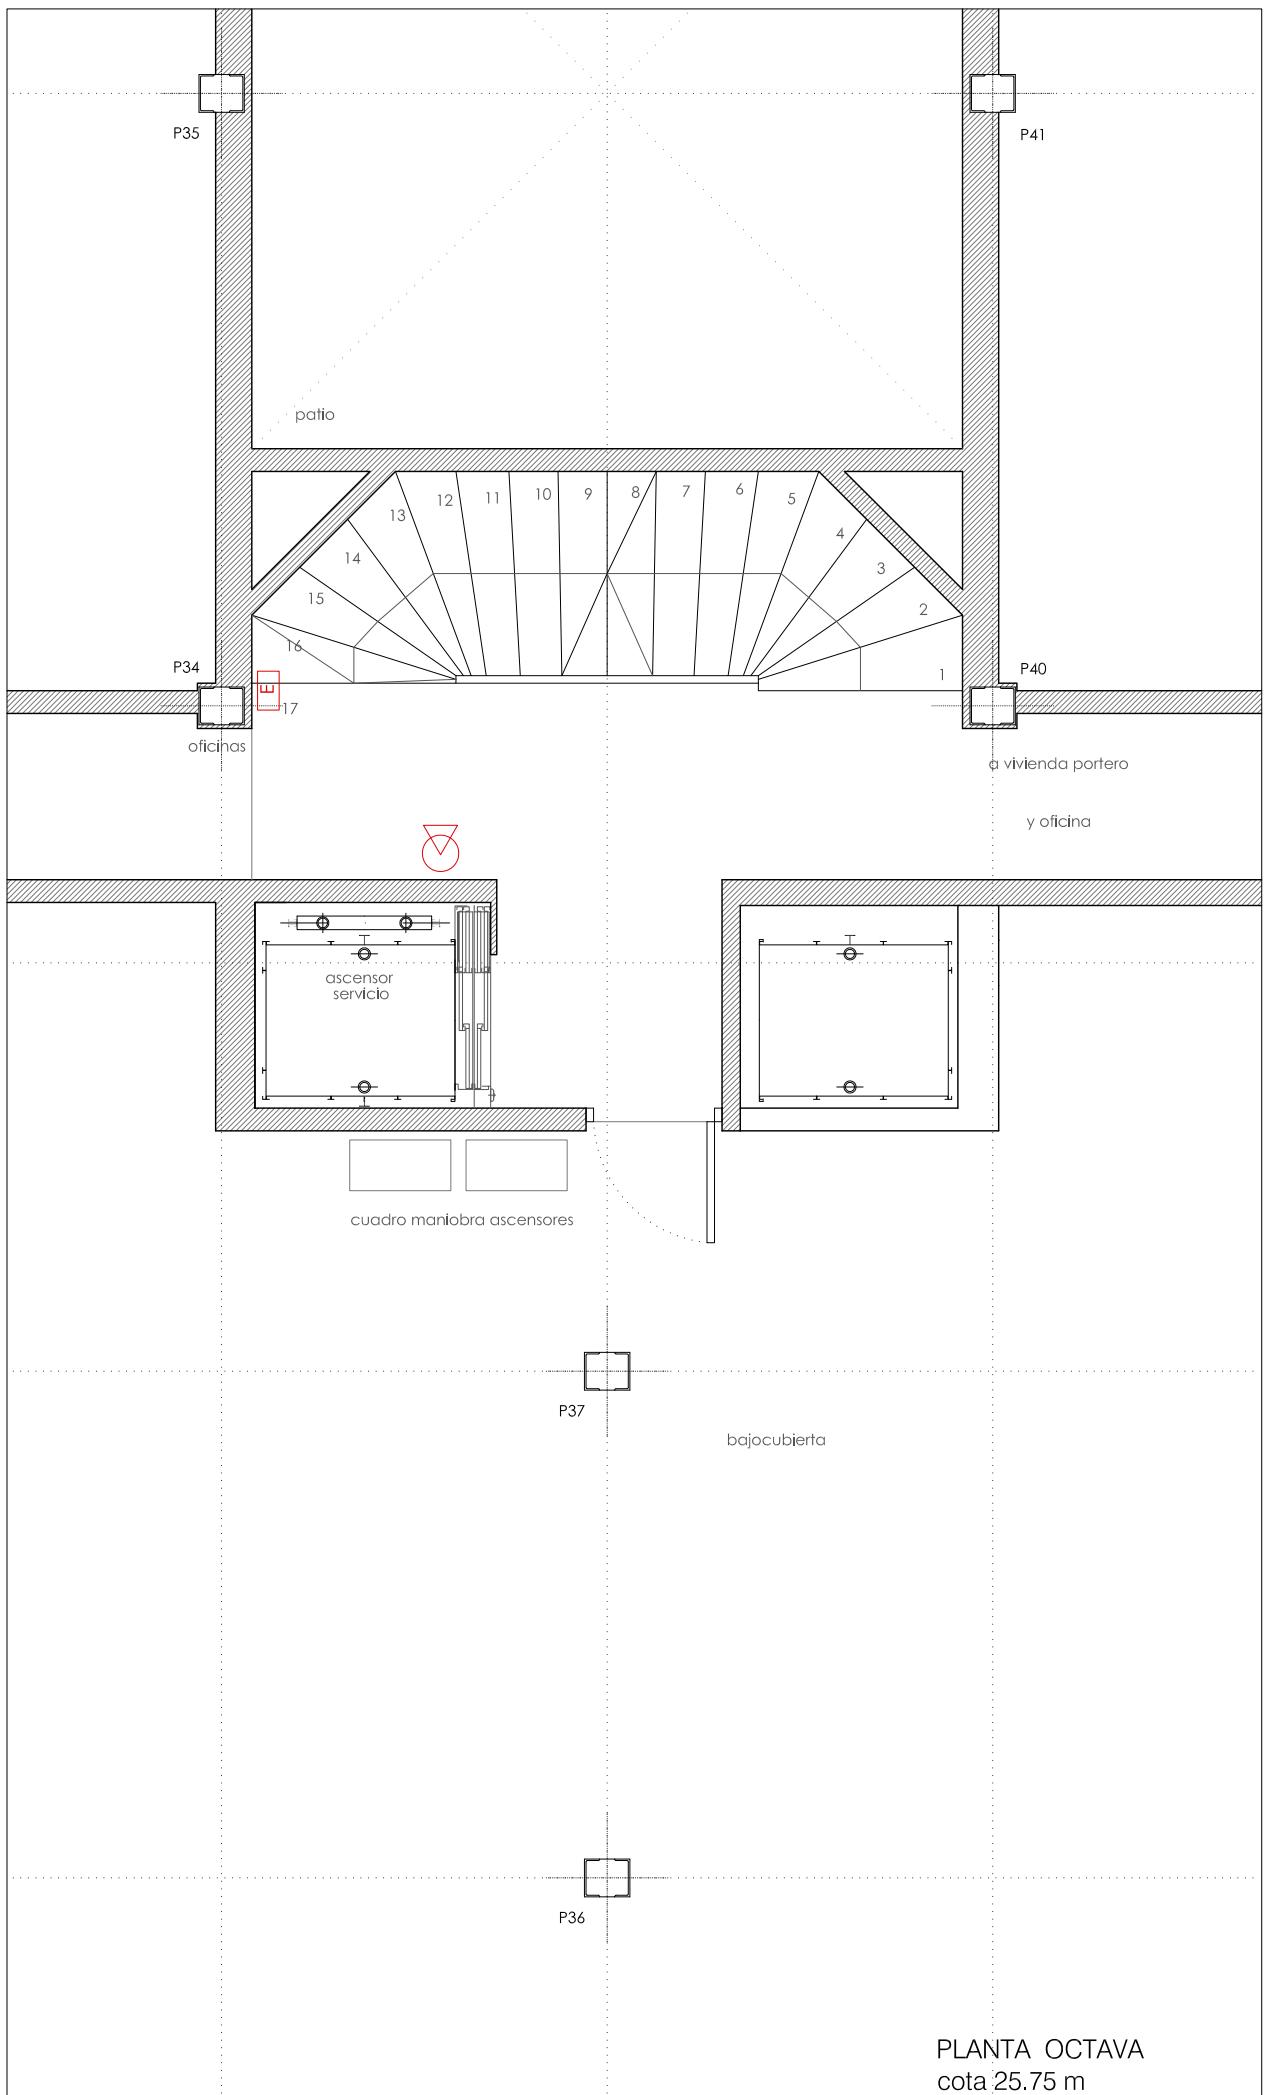

PROYECTO BÁSICO
Y DE EJECUCIÓN

PROTECCIÓN CONTRA INCENDIOS
PLANTA SEPTIMA Y OCTAVA
cota +22.75 m y 25.75 m

escala 1:50

N

| 5.03