



VISTA NOCTURNA. ACCESO AL ESPACIO PUBLICO.

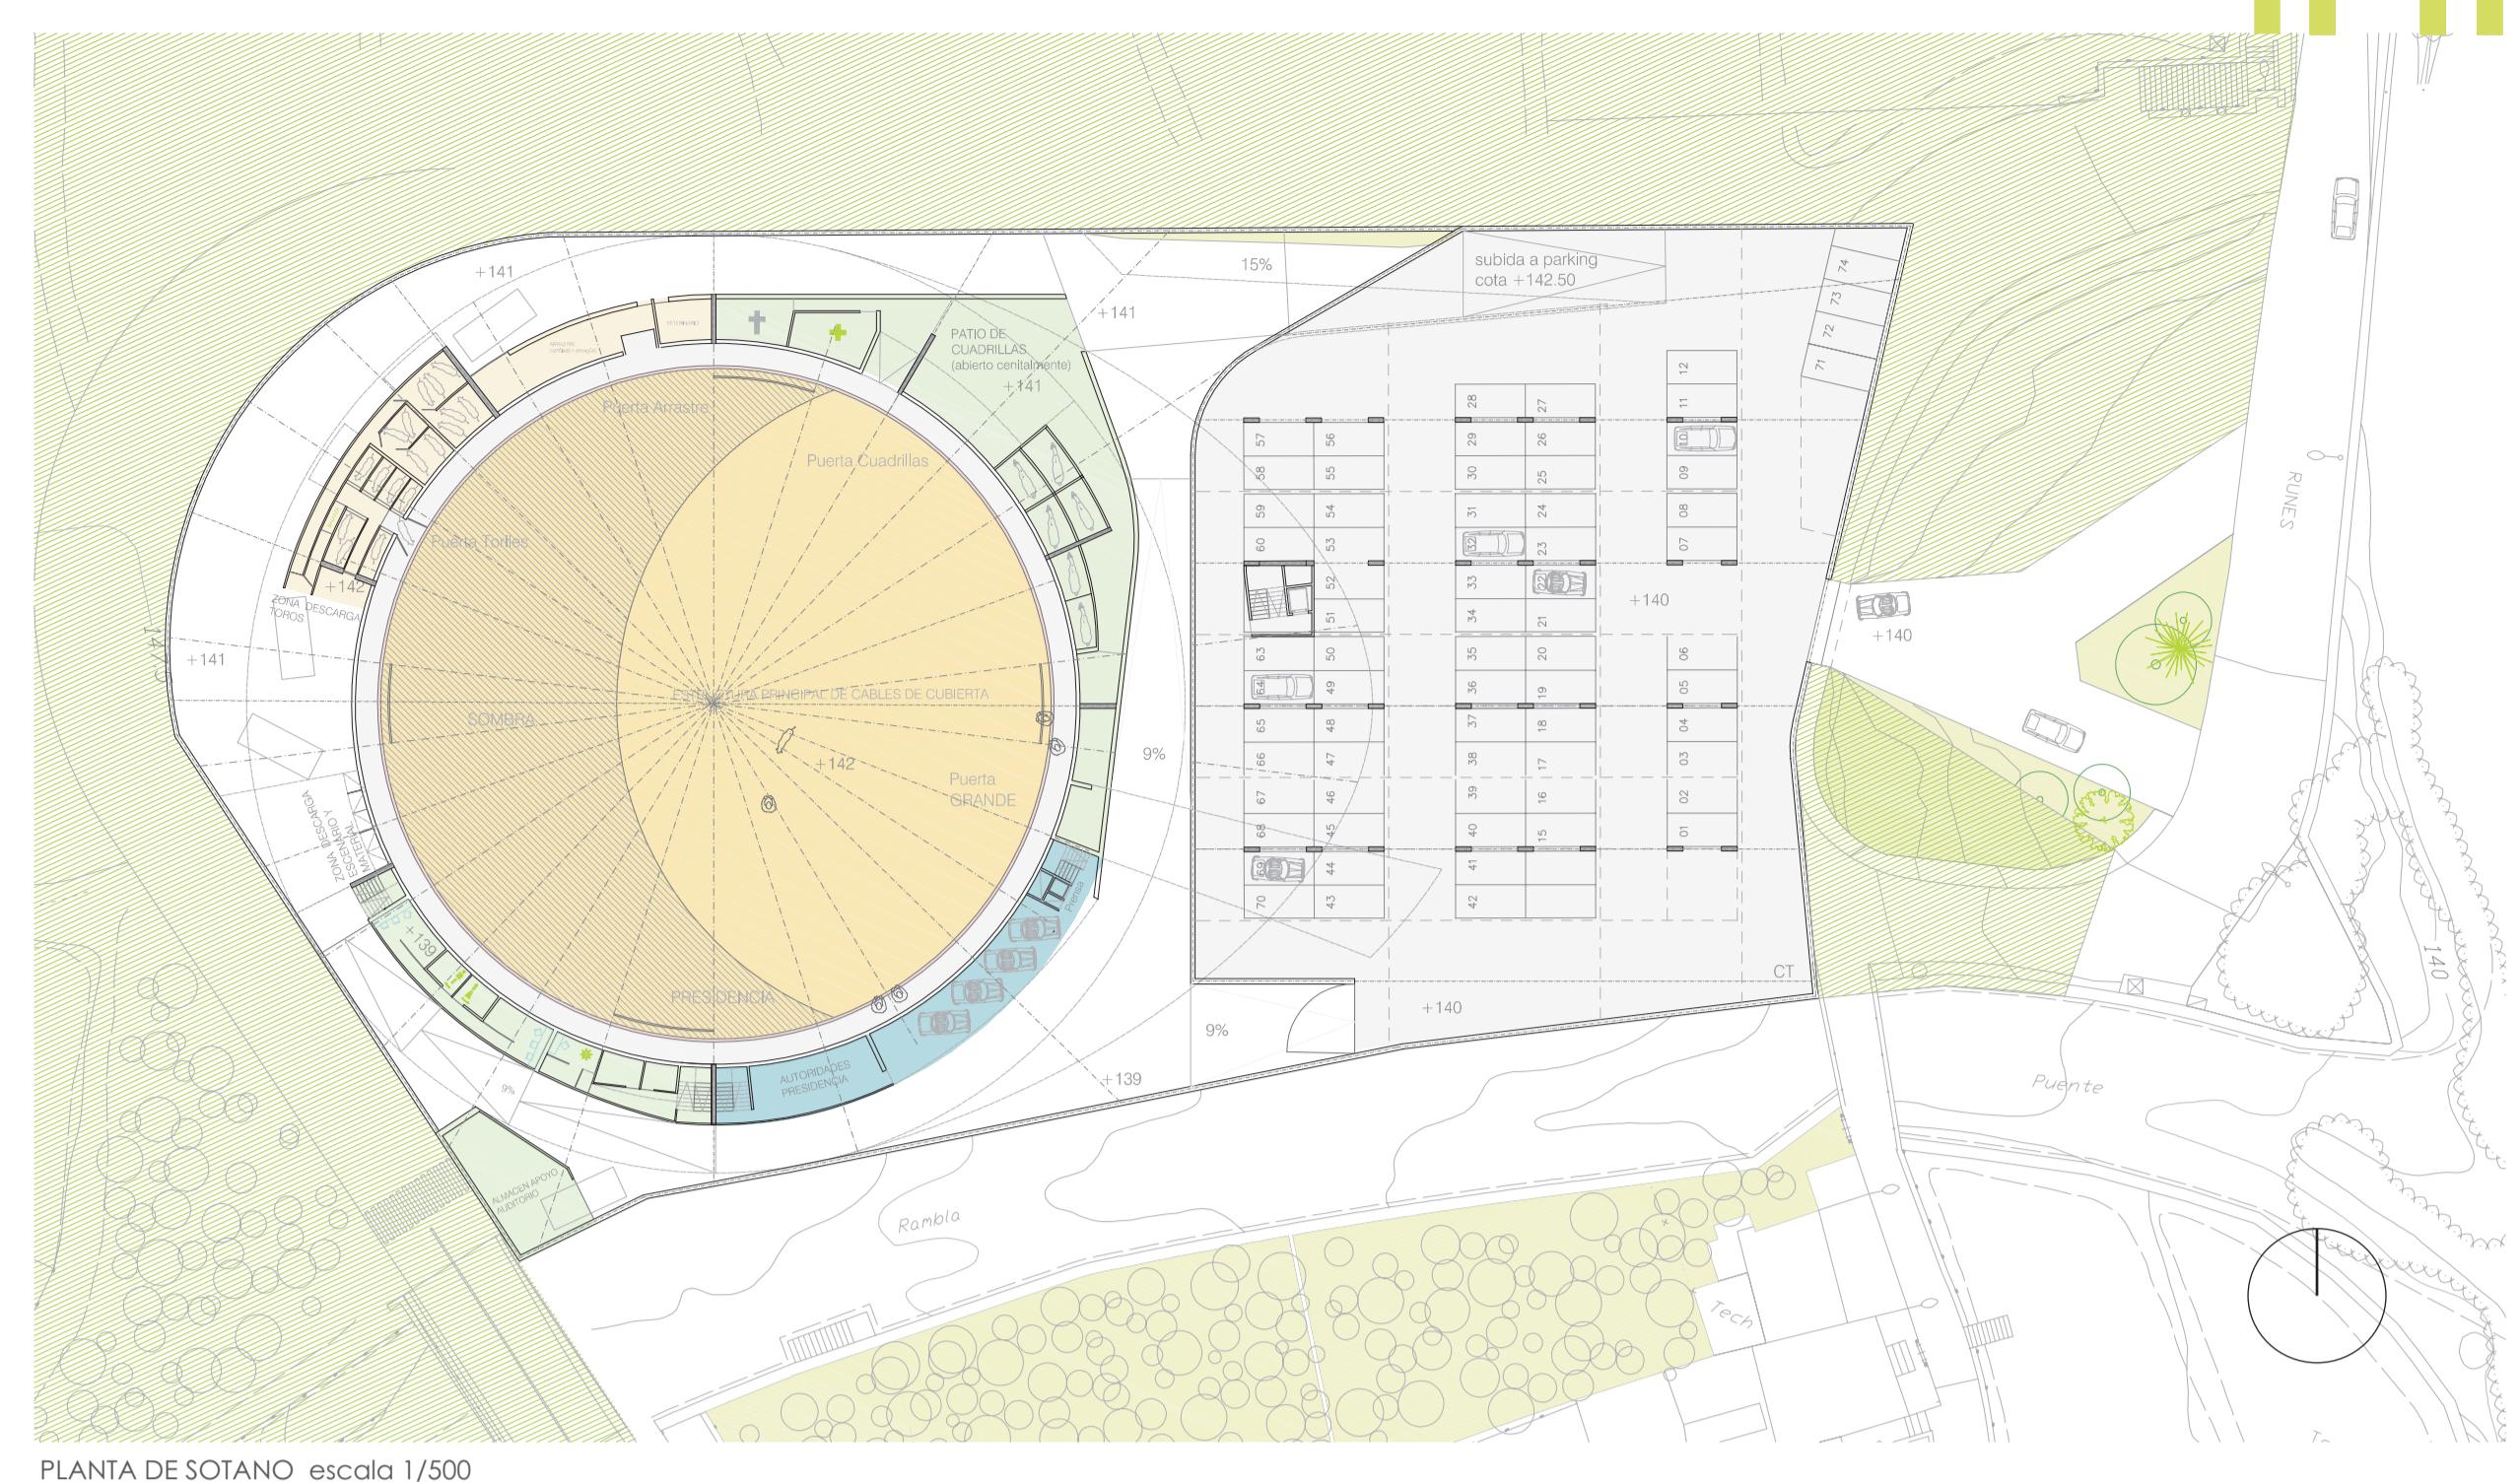


PLANTA DE SOTANO escala 1/500

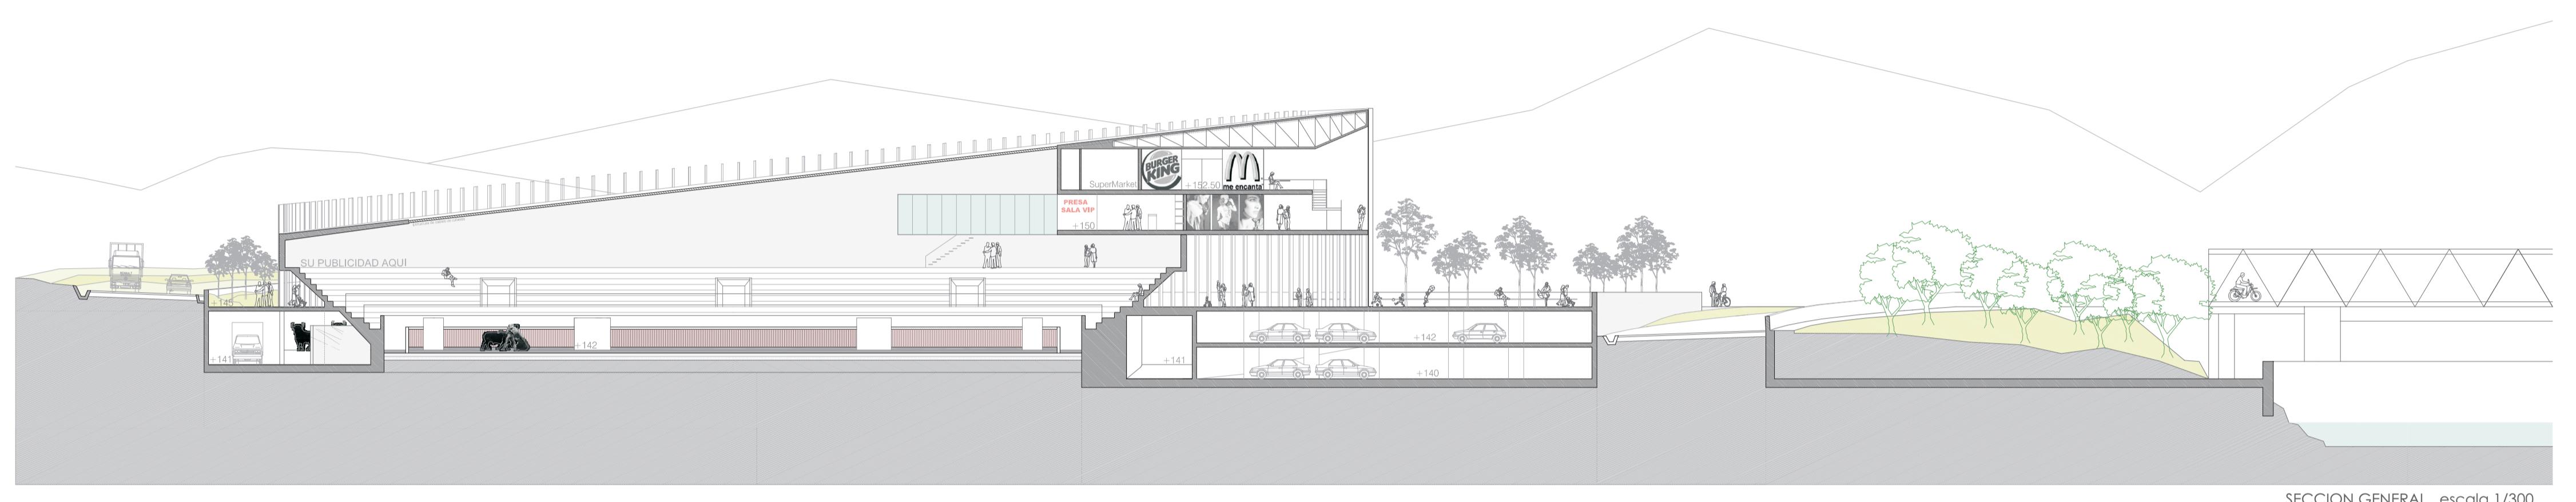


SECCION GENERAL escala 1/300


PLANTA DE BAJA cota +145 escala 1/500

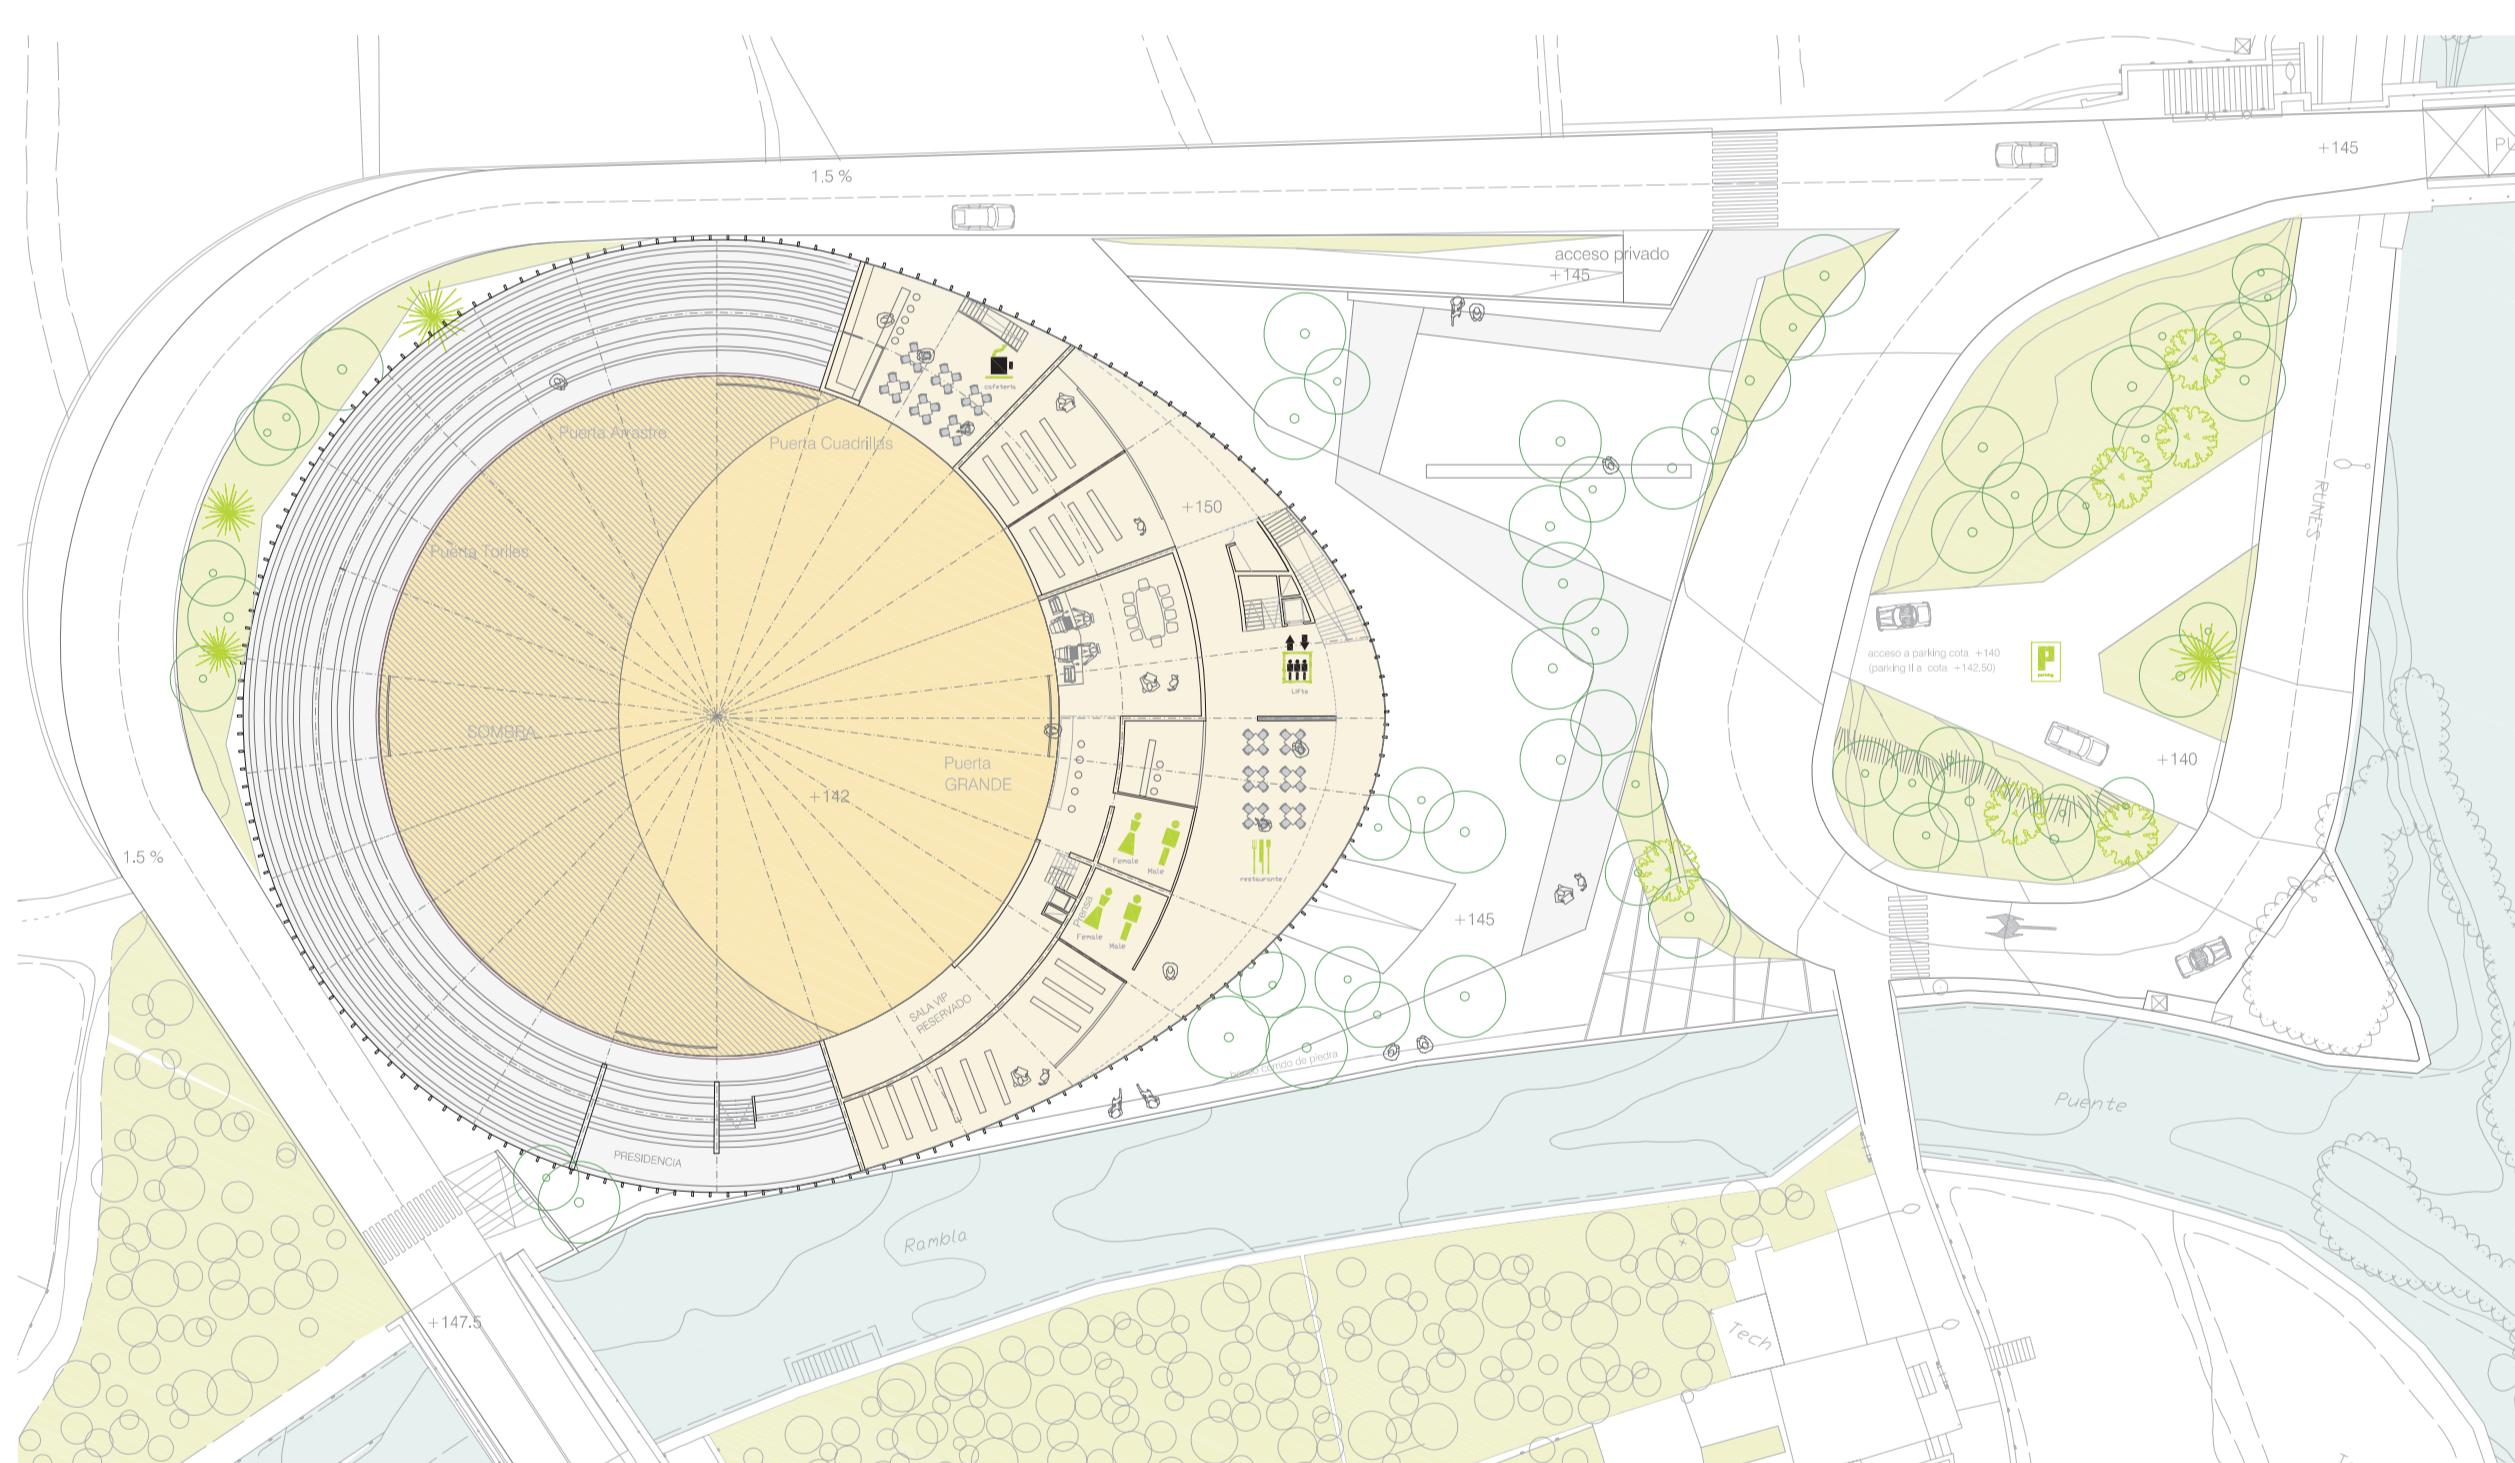

- uso privado
- uso público
- centro comerciales_ocio

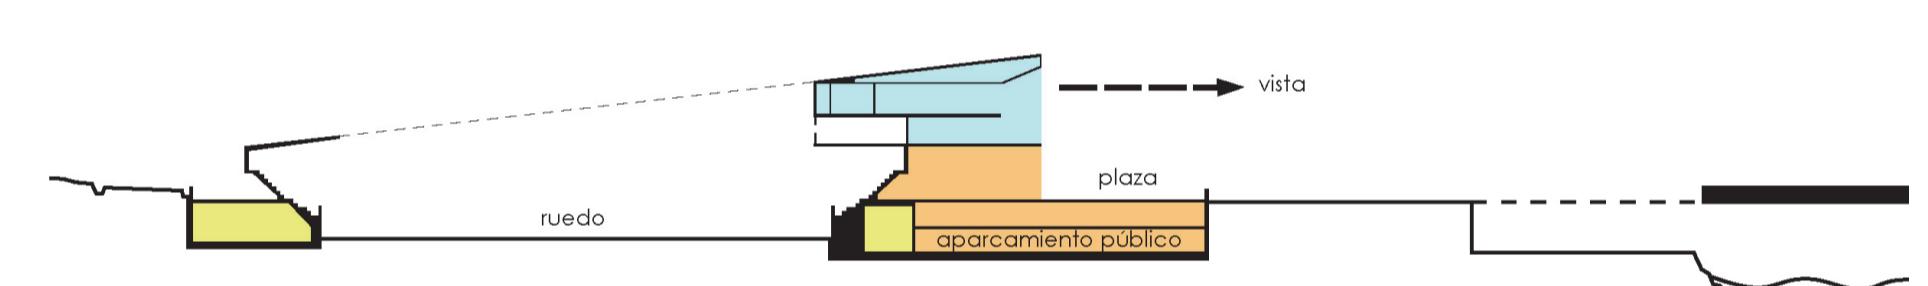

SISTEMA DE CIERRE DE CUBIERTA , cables tensados / toldos / cierre total

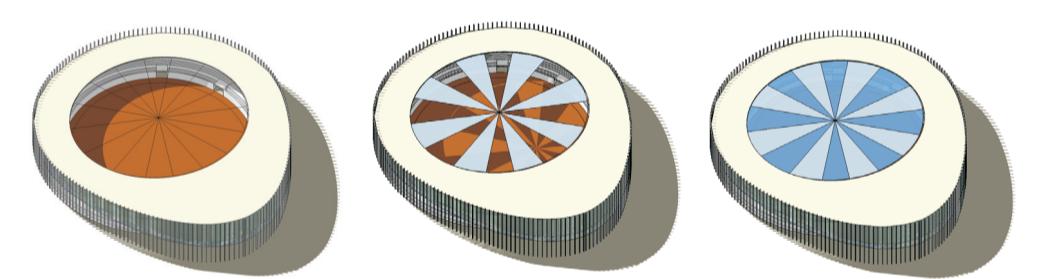

- 1.- cables tensados del centro hacia todo su perimetro
- 2.- el perimetro (fachada texturada) es estructural
- 3.- planteamiento de cubierta no permanente
- 4.- se plantea una estructura de cubierta flexible (con posibilidad de recibir un cerramiento permanente)

PRESUPUESTO POR CAPITULOS

1 MOVIMIENTO DE TIERRAS	71.821,92	2,4%
2 RED SANEAMIENTO	47.377,57	1,65%
3 CIMENTACION	209.203,60	6,69%
4 ESTRUCTURAS	568.590,20	19,00%
5 CUBIERTAS	203.194,18	6,73%
6 FACHADAS	248.683,40	8,31%
7 CARPINTERIA Y CERRAJERIA EXTERIOR	224.443,50	7,50%
8 PARTICIONES Y ABAÑERIA	75.113,76	2,51%
9 CARPINTERIA Y CERRAJERIA INTERIOR	101.109,204	3,38%
10 REVESTIMENTO DE SUELOS	199.617,20	6,57%
11 REVEST PAREDES Y TECHOS	134.364,85	4,49%
12 INSTALACION DE FONTANERIA	38.923,54	1,30%
13 SANITARIOS Y GRIFERIAS	33.314,90	1,12%
14 INSTALACION ELECTRICA	227.733,34	7,61%
15 CENTRO TRANSFORMACION (reubicación del existente)	5.985,16	0,2%
16 INSTALACION CALEF Y ACS	110.126,95	3,68%
17 INSTALACION DE GAS	10.174,77	0,34%
18 INSTALACION CONTRA INCENDIOS	11.471,06	0,39%
19 INSTALACIONES ESPECIALES	4.029,15	1,44%
20 URBANIZACION EQUIPAMIENTO	29.537,10	9,81%
21 SEG Y SAL (Incluso recursos preventivos)	62.838,76	2,20%
22 OBRAS ESPACIO PARCELA	25.405,60	2,62%
TOTAL PRESUPUESTO DE EJECUCION MATERIAL	2.992.580	100%

ESTRUCTURA
Se intenciona la relación entre forma y esqueleto estructural, evitando caer en dar una solución visualmente estructural. Se diseña una sección en Y maciza desde su arranque por encima de la cota del ruedo. A la cota +145, a la que se ubica la plaza pública, se apunta por su horizontalidad la inclinación de las gradas que se apoyarán sobre ella todo el cuerpo de las plantas de sótano, hasta llegar al nivel de agua, lo mas alto de la localidad donde las gradas en los elementos estructurales del ruedo.

CUBIERTA
Teniendo presente la ubicación geográfica de Blanca y el buen clima que goza la mayor parte del año. No se considera el hecho de cerrar permanentemente la nueva plaza de toros-auditorio de Blanca, y si, el dejar abierta la posibilidad de adquirir una localidad de Sol o Sombra. Por ello el programa de uso taurino se dispone pensando en ello. La propuesta de cubierta genera una estructura flexible para recubrir una cubierta permanente o una cubierta desmontable y portátil. Un conjunto de cables en horquilla, pretensores de la corona circular, que permiten ser desplazados en el espacio del ruedo y girarlos en la zona de los horneros hasta llegar a los elementos verticales de fachada que llevan sus cargas hasta el terreno. La corona circular se zumba con un anillo metálico (en el circuito interior de la misma). Las disposición de los cables y el anillo de zinco metálico permiten apoyar cubierta ligera, bien de toldos, puentes, etc. En su lugar a la vez cubriendo el espacio de la plaza y su entorno, el escenario, bien colocar placas metálicas de policloruro de alta resistencia, con el fin de aportar la luz del sol, o plantear resolver el anillo central con una estructura neumática (aire invertido) del ruedo del ruedo. El planteamiento de la propuesta de concurso es un sistema de toldos enrollable por ruedas.

AHORRO ENERGETICO SALUD MEDIOAMBIENTAL
Continuando con la cubierta, nuestra opción de cables a diferentes alturas permite la colocación de toldos que se solapan en la medida de los posibles para evitar el paso de agua de lluvia, pero al mismo tiempo permitir la circulación del aire, con el fin de obtener una ventilación continua y crear en el interior un espacio de confort.
La necesidad de climatizar el interior de la plaza es una posibilidad de ubicación de placas fotovoltaicas para suministro de energía y autosabecimiento de la plaza, auditórium, y a la vez canalizar todas las aguas de lluvia hacia una misma, pendiente, con el fin de ubicar un depósito para usos del propio edificio y mantenimiento de las zonas de jardín de la plaza pública.

PLANTA PRIMERA cota +150 / +152,50 escala 1/500

